


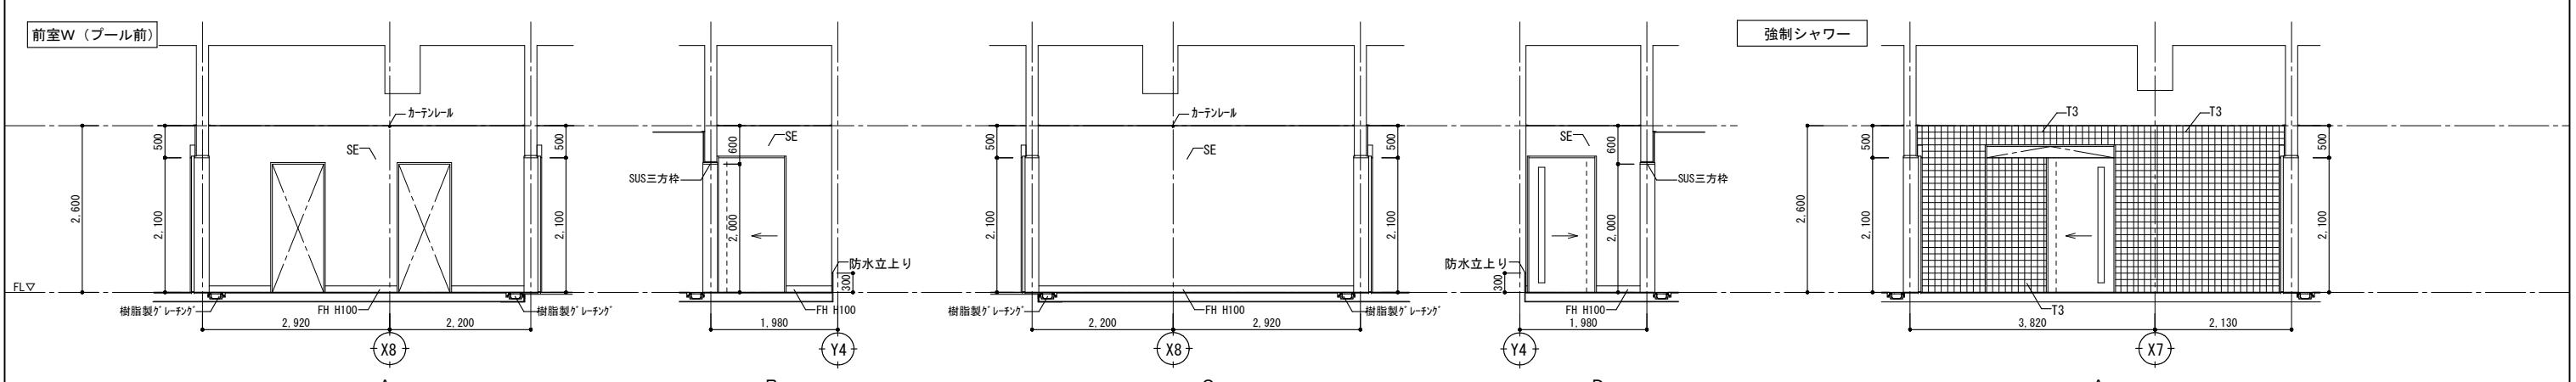
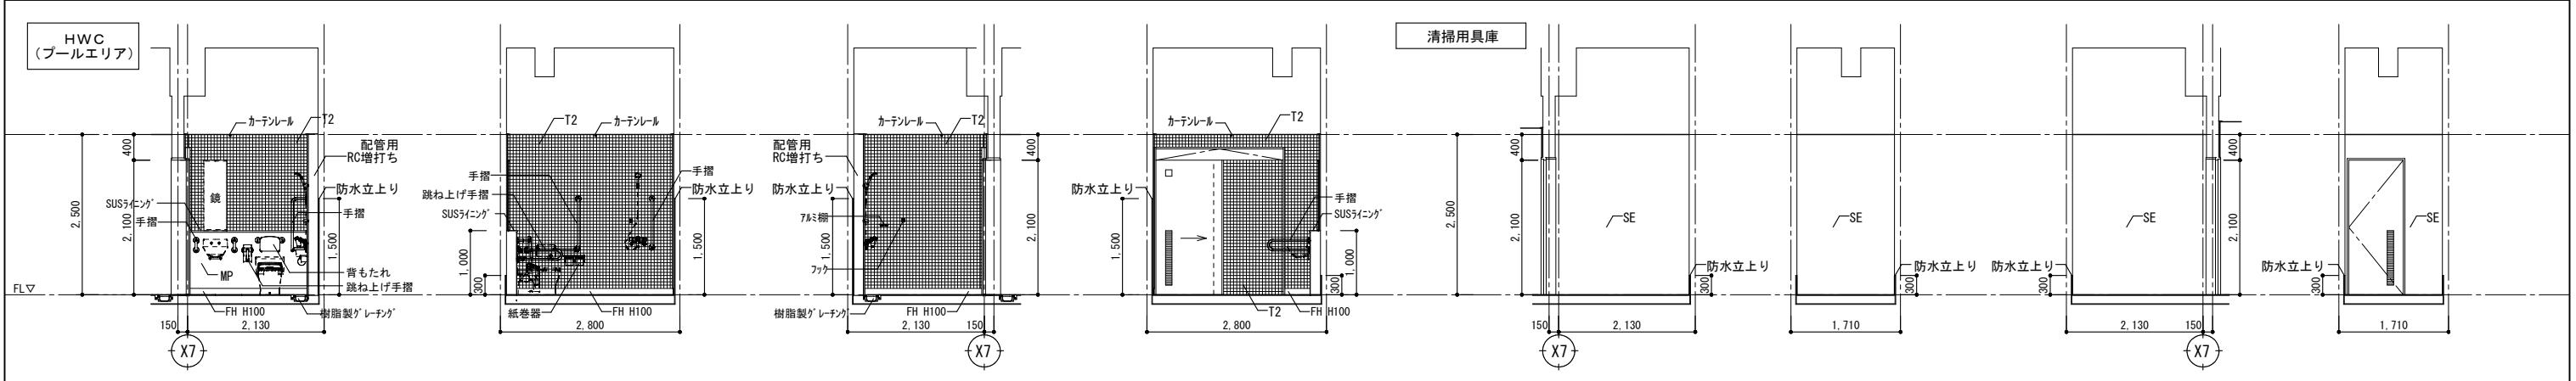
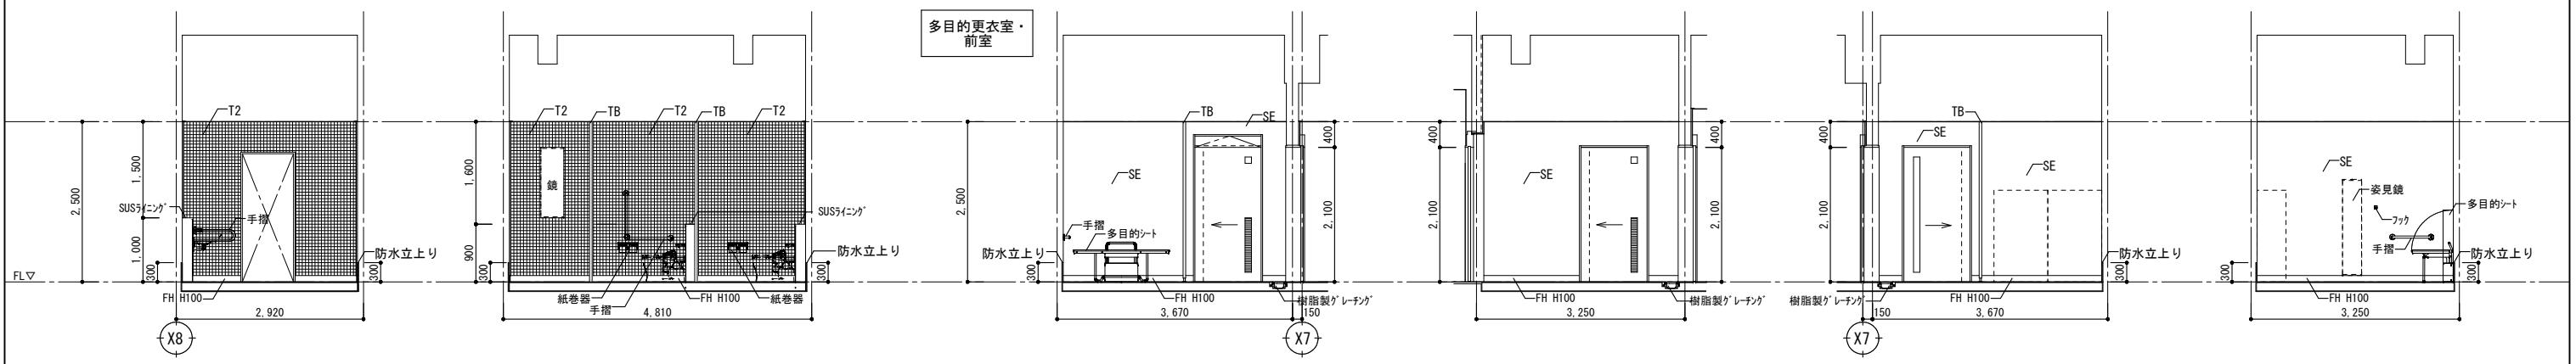


壁				巾木		コーナーガード		その他				
EP	エマルジョンペイント 1	T3	タイル 3	VH	ビニル巾木	CG (A)	樹脂製コーナーガード	▽	ボード目地(一般)	T	手摺	
MG	マグネットペイント	SE	防水型複層塗材E	FH	床材立上げ	CG (D)	木製コーナーガード	S6	セーフティガード			
KK	化粧ケイ酸カルシウム板t6.0	CO	コンクリート打放A種	SUSH	ステンレス製巾木			BB	ブライドボックス(SOP塗装指定色)			
MP	不燃メラミン化粧板t3.0	GW	ガラスクロス化粧吸音板t50									
T2	タイル2	TB	トイレベース									
				春日部市 学校教育部 教育施設課			縮 尺		工事名称		図 名	
							A1 1:50	春日部市学校温水プール建設工事		展開図 (4)	A-1306	
							A3 1:100					

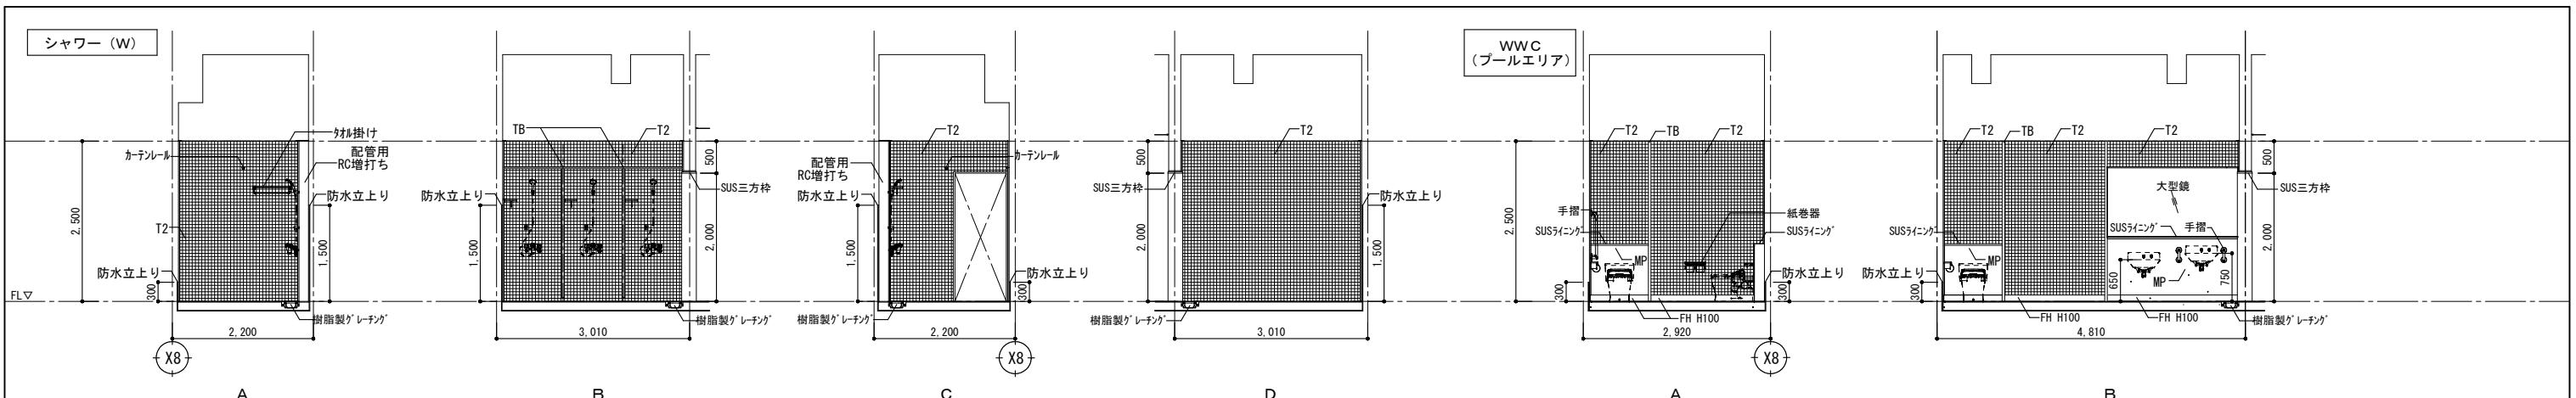


壁			巾木		コーナーガード			その他			
EP	エマルジョンペイント 1	T3	タイル3	VH	ビニル巾木	CG (A)	樹脂製コーナーガード	▽	ボード目地(一般)	T	手摺
MG	マグネットペイント	SE	防水型複層塗材	FH	床材立上げ	CG (D)	木製コーナーガード	SG	セーフティガード		
KK	化粧ケイ酸カルシウム板t6.0	CO	コンクリート打放A種	SUSH	ステンレス製巾木			BB	プライドホワイト(SOP塗装指定色)		
MP	不燃メラミン化粧板t3.0	GW	ガラスクロス化粧吸音板t50				<th></th> <td></td> <td></td> <td></td>				
T2	タイル2	TB	トライプレース				<th></th> <td></td> <td></td> <td></td>				

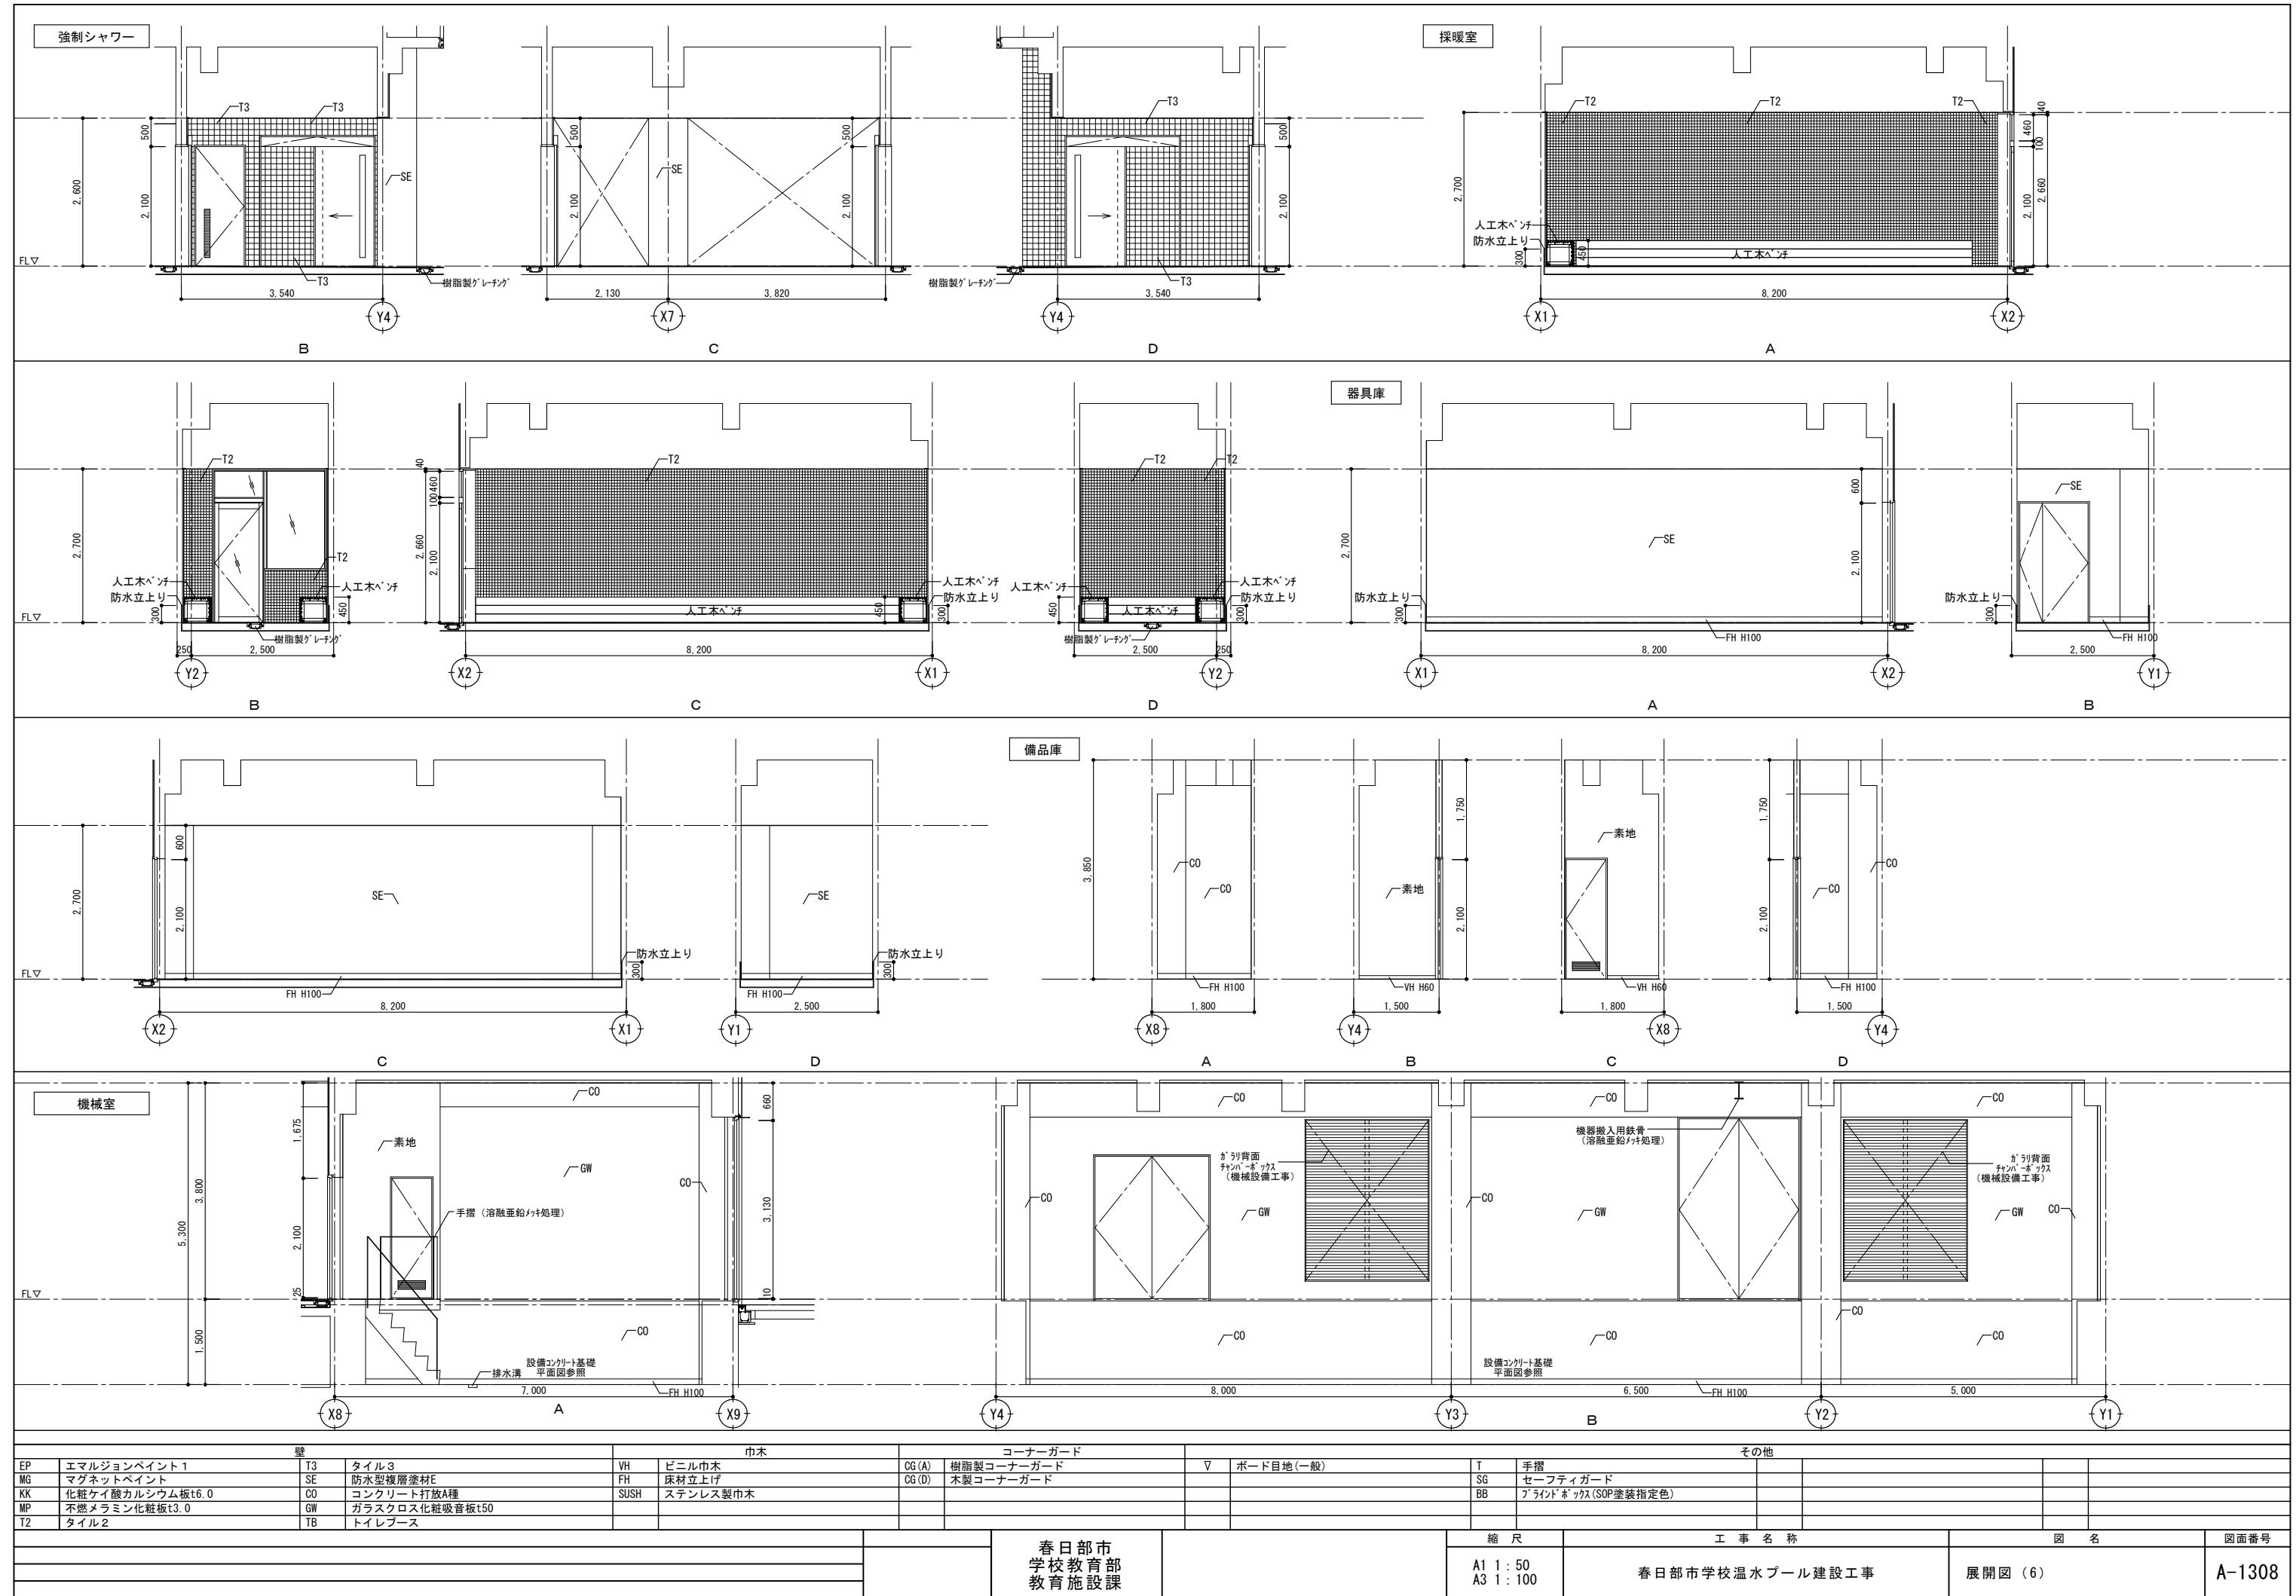

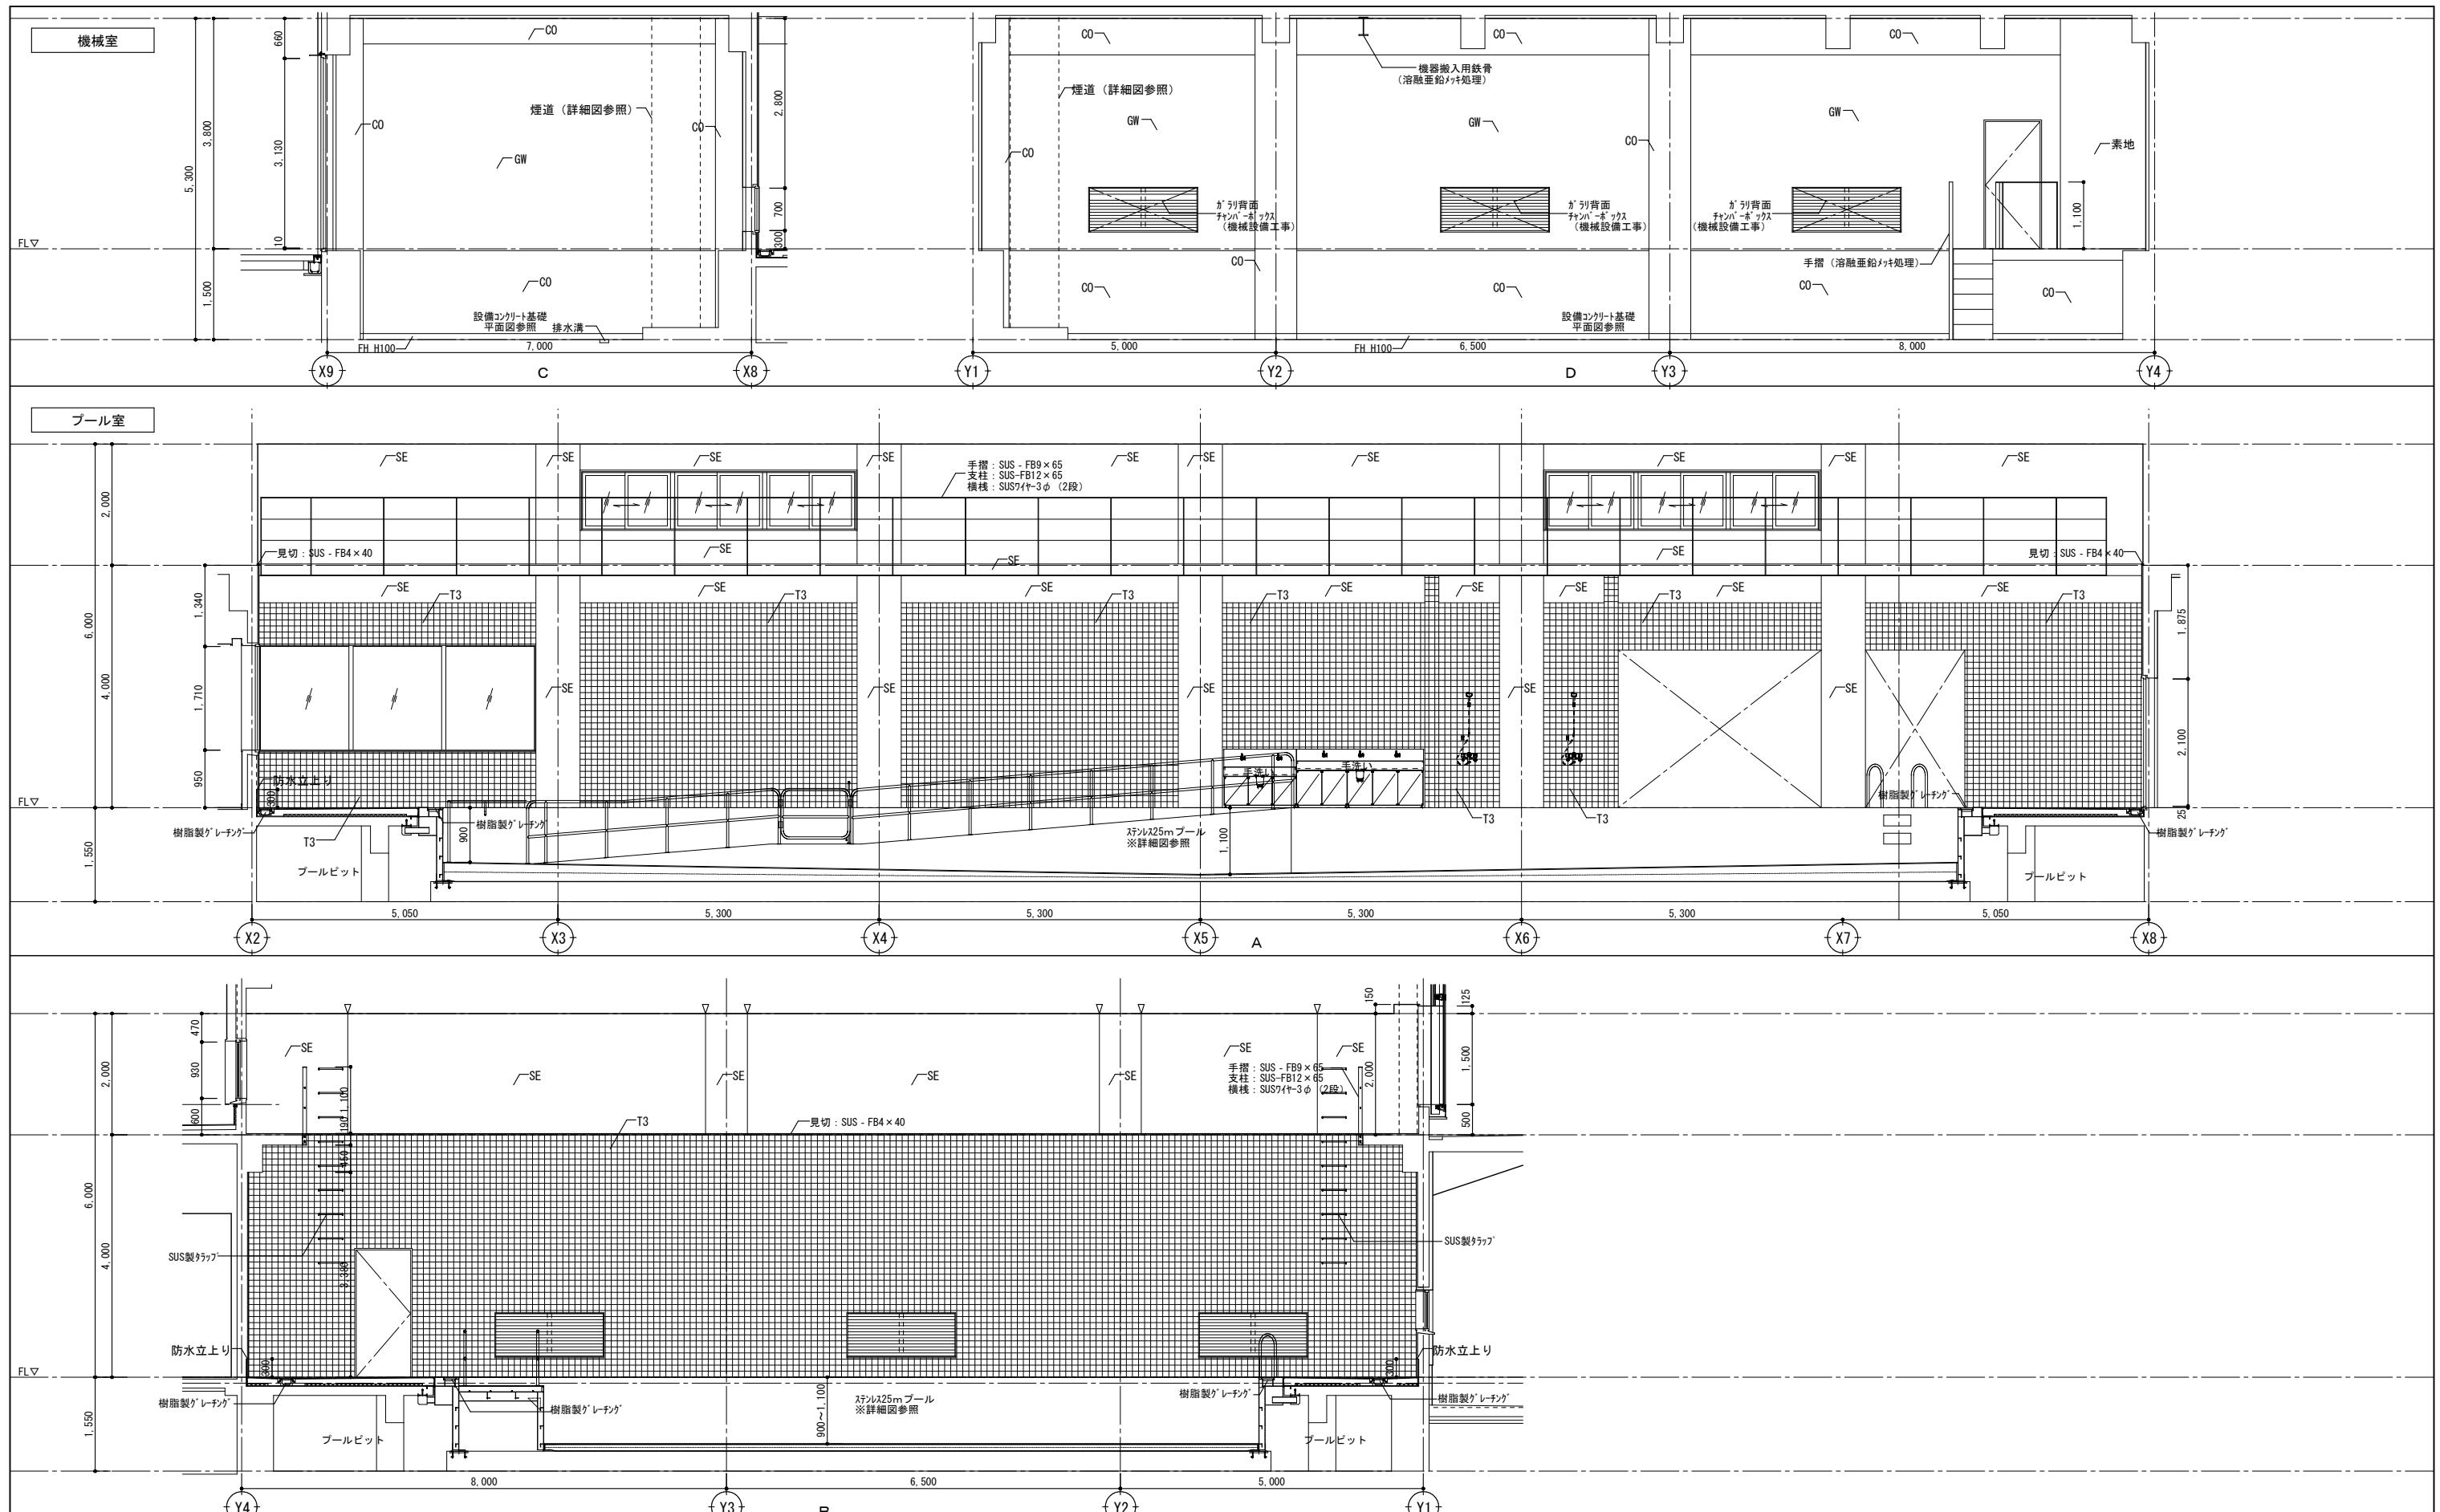

壁			巾木		コーナーガード		その他							
EP	エマルジョンペイント 1	T3	タイル 3	VH	ビニル巾木	CG (A)	樹脂製コーナーガード	▽	ボード目地(一般)	T	手摺			
MG	マグネットペイント	SE	防水型複層塗材	FH	床材立上げ	CG (D)	木製コーナーガード			S6	セーフティガード			
KK	化粧ケイ酸カルシウム板t6.0	CO	コンクリート打放A種	SUSH	ステンレス製巾木					BB	アライドボックス(SOP塗装指定色)			
MP	不燃メラミン化粧板t3.0	GW	ガラスクロス化粧吸音板t50											
T2	タイル 2	TB	トイレブース											
						春日部市 学校教育部 教育施設課			縮 尺	工事名称			図 名	
							A1 1:50 A3 1:100		春日部市学校温水プール建設工事			展開図 (7)	A-1309	

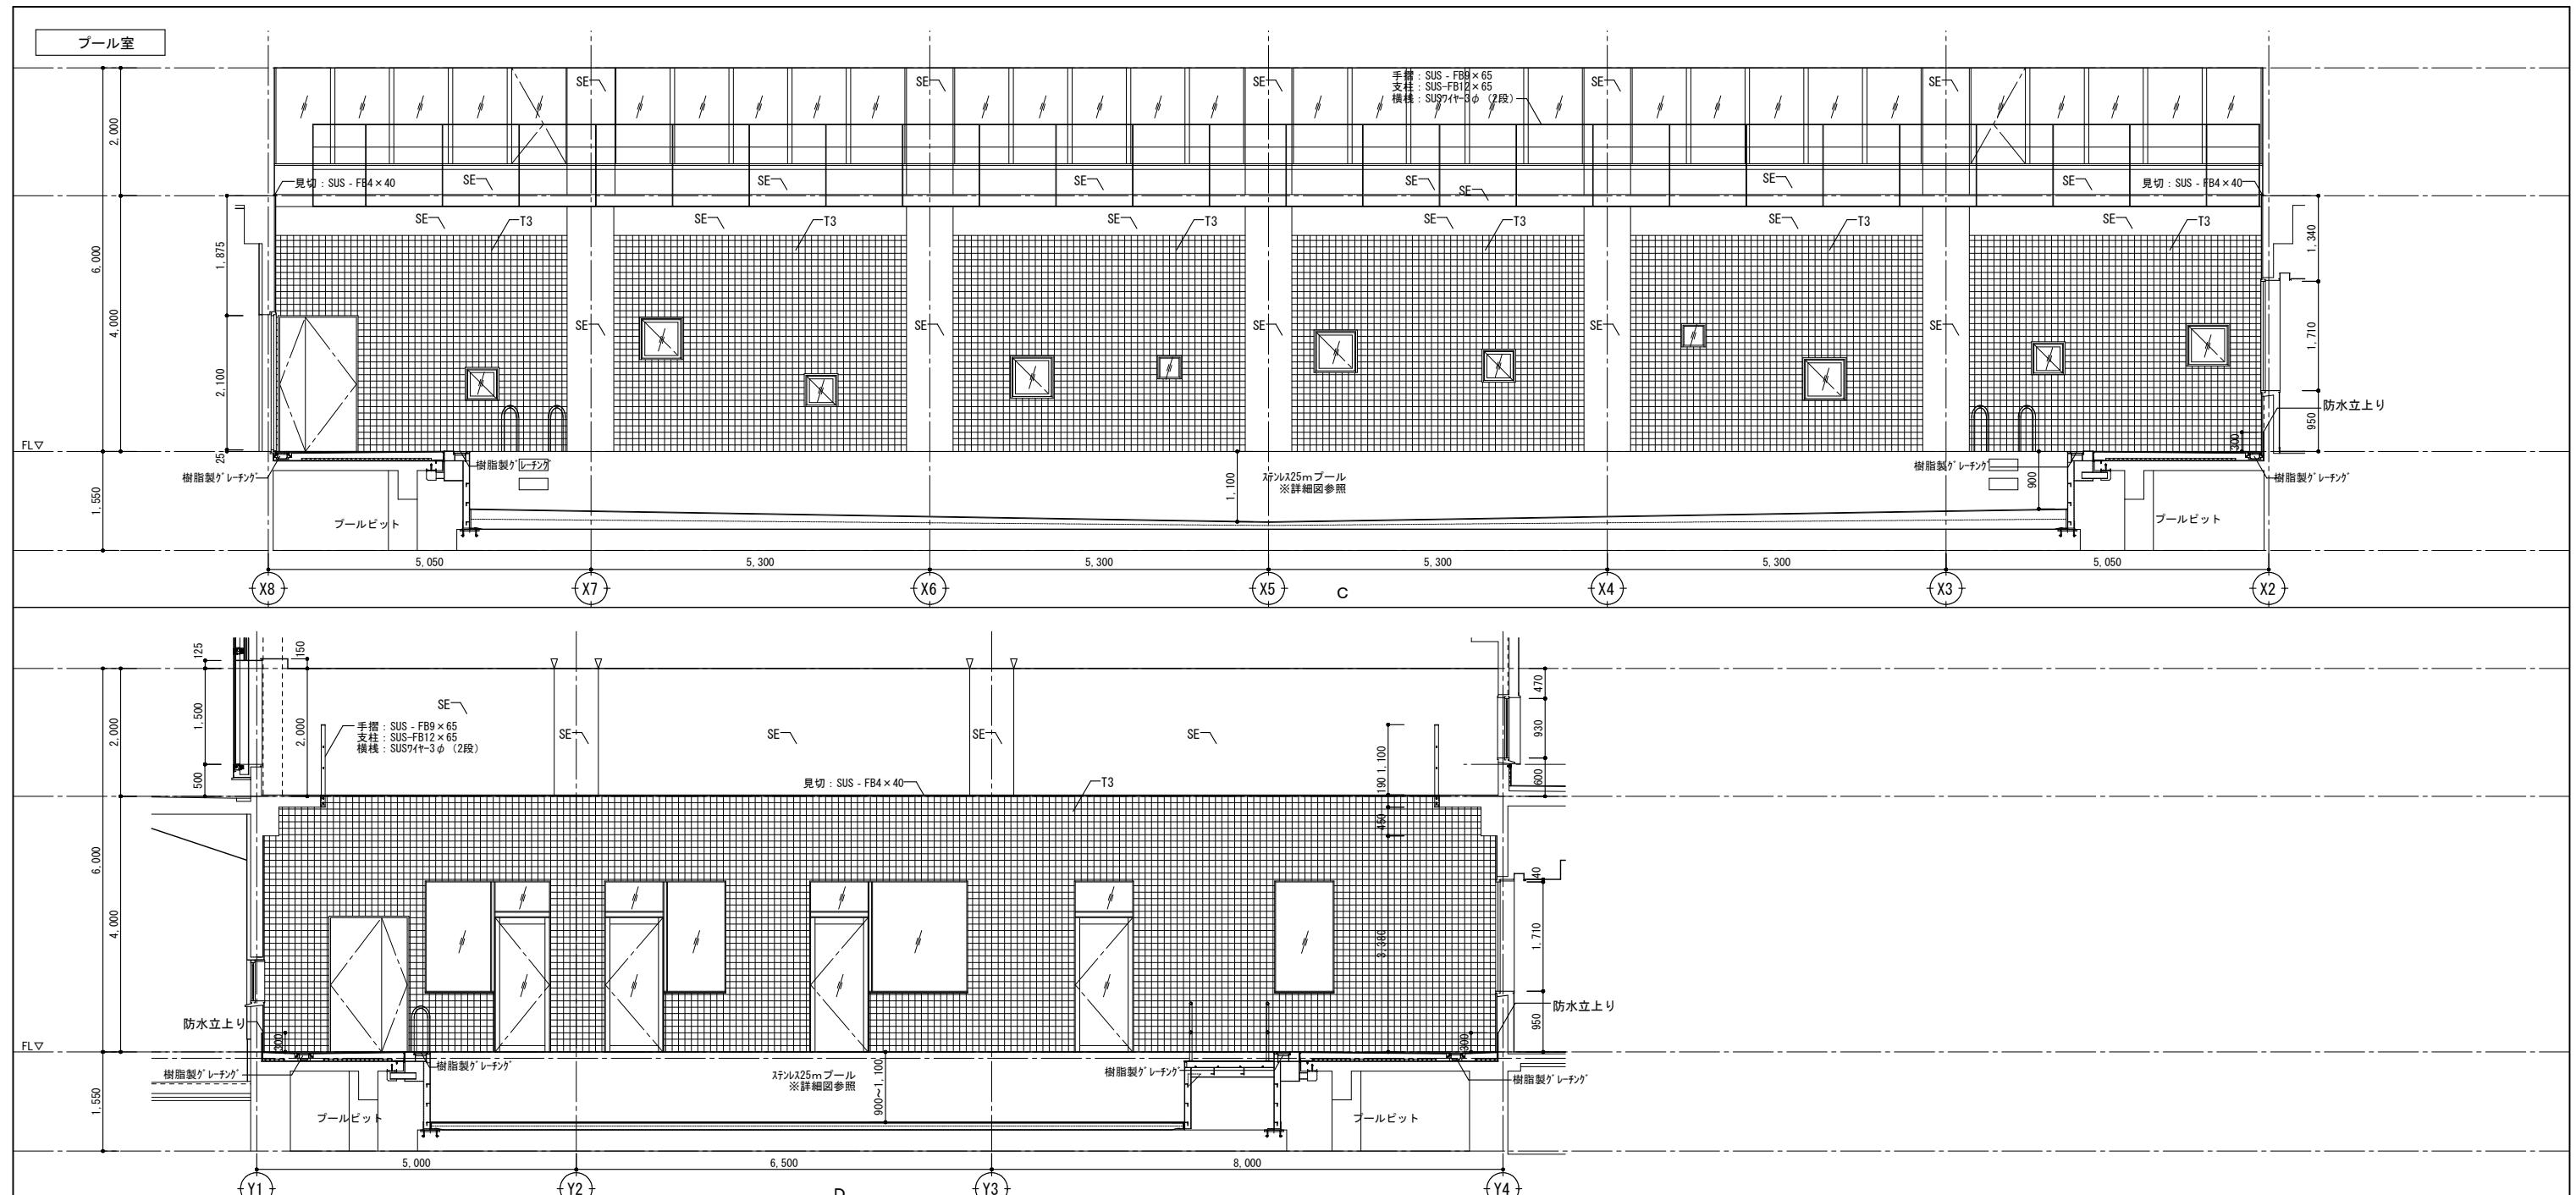

壁			巾木		コーナーガード		その他						
EP	エマルジョンペイント1	T3	タイル3	VH	ビニル巾木	CG(A)	樹脂製コーナーガード	V	ボード目地(一般)	T	手摺		
MG	マグネットペイント	SE	防水型複層塗材E	FH	床材立上げ	CG(D)	木製コーナーガード			SG	セーフティガード		
KK	化粧ケイ酸カルシウム板t6.0	CO	コンクリート打放A種	SUSH	ステンレス製巾木					BB	ブライド・ボックス(SOP塗装指定色)		
MP	不燃メラミン化粧板t3.0	GW	ガラスクロス化粧吸音板t50										
T2	タイル2	TB	トイレフース										
					春日部市 学校教育部 教育施設課			縮 尺	工事名称		図 名		
								A1 1:50	春日部市学校温水プール建設工事		展開図 (8)		
								A3 1:100					
											A-1310		

## 建具表特記共通事項

## 1. 一般事項

1. 特記なき事項は公共建築工事標準仕様書（最新版）による
2. 標準的材には戸戸引を設ける設置場所は監督員の承諾を得ること
3. ガラス押えは特記なき限りシール押えとする
4. LSDは特記なき限り指定色とし、枠：焼付塗装、扉：鋼板t=0.6焼付塗装とする  
切窓及びガラリを設ける場合、枠なしを標準とする
5. 对・M部位は特記なき限り内部SOP、外部2-FUE、各指定色とする（扉見込40、両面カット）
6. 1級防音建具の仕様は、防衛施設周辺防音事業工事標準仕様書（最新版）に則ることとする。  
又、端部についてはモルタルを重点すること。
7. パガード7は特記なき限り手動開閉、自動閉鎖、閉鎖時アラーム付、引手付、ドアノブ機構付とする
8. 外壁に面するSDは躯体による抱きを設ける屋内に設ける枠は特記なき場合大枠とする
9. シーリングは次によるコンクリートと金属：変成シリコン系シーリング材金属とガラス、ガラスとガラス：シリコンシーリング材
10. 排煙口手動開放装置のうち、手で操作する部分は壁面の床から0.8mから1.5mの範囲に設け、設置場所については監督員の承諾を得ること使用方法を示す標識を設けること
11. ガラス厚の合計が10mmを超す建具の下枠内部でモルタル強めること
12. 回転窓、外側窓の回転角度は60°以上とする
13. 電気錠は火災報知器連動とする。（※建具キーパーラン AL表記部参照）
14. 曲面部分の枠、カーテンBOX、水切りは曲面加工とする
15. オペレーターは埋め込み隠蔽式とし、ハンドル等取付位置は床1,350を標準とし800以上1,500以下とする
16. 衝突防止は建具表面により、SUS 304両面貼りとする。
17. 全ての吹き抜けに面するガラス及びH2000以上のガラス面には飛散防止フィルム貼とする
18. 外部の開閉可能なサッシについては全て鍵付とする（排煙窓を除く）
19. LSDの木口はステールエッジレスタイプとする
20. 目隠しフィルム（飛散防止フィルム）は住友スリーエム（株） ファサラグラデーションイルミナ 同等品とする
21. スチール製枠およびスチール製カーテンボックスは特記なき限りSOP塗装とする
22. 引き違い窓、片引き扉、開き扉には指詰め防止策を講ずること
23. 逃煙扉は沓刷り等を含む戸四周を隙間が生じない仕様とする
24. アルミ建具は特記なき限りアルミニウム二次電解着色・マット処理 色：ブラックとする

## 2. 扉、戸

- 1) 戸  
 a. 施チール扉 : 鋼板 t=1.6両面、力骨 t=2.3  
 b. 軽量スチール扉 : ボンディング鋼板 t=0.8以上両面 芯材防炎加工バー／ハニカムコア フレームレスタイプ  
 c. ステンレス扉 : SUS 304 t=1.5 コーナー処理 深角出 普通曲  
 d. 木製扉 : シナ合板 t=4以上、両面 芯材木製またはベーバーハニカムコア

- 2) 引戸  
 a. 軽量スチール戸 : ボンディング鋼板 t=0.8以上、両面、芯材防炎加工バー  
 b. 横間ケーシング : ボンディング鋼板 t=0.8以上  
 c. 閉鎖方式 : パランサー／ウェイト式・スプリング／クローザー式 ○傾斜レール式  
 d. 付属品 制動装置、開放ストップバー、ステンレス引手 (L=600×2)、施錠装置、指詰防止フック  
 e. 作動性能 閉鎖一始動時水平反力 700g以下とし、両引き分け扉は、左右運動とする  
 f. 特記無き引戸はLGS壁収納タイプとする

- 3) 防火戸 : a. 付属品 : 両開または親子扉には、各扉共自動閉鎖装置および閉鎖順位調整器付（隠れタイプ）とする

- b. 壁埋戸 : 隨時閉鎖式煙感知器連動扉は壁埋込式、スチール製3方枠付とする

- c. 子 戸 : 3m²を超える防火戸は子戸付とする（下枠なしタイプ）

- 4) 枠 : a. 形状 : 特記のない場合、大枠とする  
 b. 施チール扉 : 施チール製 t=1.6 (H1,820) t=2.0 (H>1,820)  
 c. 軽量スチール扉 : ボンディング鋼板 t=1.6  
 d. ステンレス扉 : SUS 304 t=1.5コーナー処理は扉に同じとする  
 e. 木製扉 : t=1.6鋼板 特記なき限りOP塗装  
 f. 外部扉、戸 : 屋外に面する扉、戸は特記のない場合セミエアタイト仕様、ステンレス製水切り板付及び、枠下端より立ち上り100mまで、ステンレス製枠とする

- 5) 番 摺 : a. 形状 : 特記のない場合、開き戸・引き戸はCタイプとする  
 但し、仕上厚が異なる床材の場合は、テーパー目地棒にて対処する

- 6) 扉ガラリ : a. 材質 : 特記のない場合、扉、戸と同材とする  
 b. 形状 : アルミ、スチール、ステンレス製は山型、木製は単葉型、外部に面するものは水返し付ルーバー型とする  
 防火戸に設けるガラリはヒューズ付きスチール製回転ガラリとする

- 7) 自動扉 : a. エンジン形式 : ※電動式 (JIS A 4722) ・電動油圧式 ・圧縮空気式 ・リニアモーター式  
 b. スイッチ形式 : 特記のない場合、無目内蔵し、無目がない場合は天井埋込センサー式とする  
 c. 上部ケーシング : 無戸、戸に同じ ・ステンレスヘアライン仕上  
 d. 電源工事 : 2次工事以降本工事に含む  
 e. 開放安全装置 : ※光線遮断式 なし  
 f. ハイコントローラー装置 : 煙感・熱感連動（ナブコシステム（株）EOS型 同等品）とする

## 3. シャッター

- 1) 重量シャッター a. 性能 : 特定防火設備戸、防煙シャッター 一は各性能基準を満たすものとする
- 2) 部材 a. 材質 : 特記のない場合、ガイドレール、まぐさはステンレスヘアライン仕上とする
- 3) その他 a. 電源工事 : 電動の場合、電源工事は2次側以降を本工事に含む（3点押印付、SUS埋込ボックスタイプ）  
 b. 手動復帰 : 電動以外の場合、特記なき限り復帰は上部手動式とする  
 c. 操作盤（制御盤）は建築工事とし、シャッターワークの一次配管、配線工事は電気工事とする（運転表示接点付）  
 d. 電動シャッターには全て、障害物検知装置及び座標スイッチ及び残留者検知機（熱線式）付きとする

## 4. ガラリ

- 1) 一般ガラリ a. 形式 : 特記のない場合、有効開口率35~40%の水平固定ガラリとし補強が必要な場合は裏側補強とする  
 b. 形状 : アルミ、スチール、ステンレス製は山型、木製は単葉型  
 外部に面するものは水返し付ルーバー型とする  
 c. その他 : 外部に面するガラリで給気に用いるものはステンレス製防虫網付きとし、排気に用いるものはステンレス製防鳥網付きとする又、開口面積は風量、風速により現場にて確認する
- 2) 可動ガラリ a. 形式 : 防火戸に設けるガラリはヒューズ付きスチール製回転ガラリとする
- 3) 外部に面するガラリは、PL2、3加工裏ボックス付きとし、断熱材（発泡ウレタン t50）吹付とする（建築工事）

## 5. 外部建具

1. 外部に面するアルミ建具は全て網戸を設ける。
2. 特記なき限り、アルミ建具（AN）には結露受を設ける結露計算を行い確認すること
3. ハンドル等：引違窓・片引窓等には引寄せハンドル回転窓、開き窓等にはハンドル及びステンレス製煽り止めを設ける
4. RC納まりの建具は防水モルタル口詰めの上、断熱材（発泡ウレタン）充填する
5. 外部に面する建具には特記なき限り、水切り、水返しを設けること（アルミサッシュ：アルミ製水切り、鋼製建具：SUS製水切り）
6. アルミ建具は特記なき限り、以下の仕様とする。  
 一般窓：表面処理：B（パラカ）、耐風圧：S-5(2400Pa)、気密性：A-4(2等級)、水密性：W-5、遮音性：T-1(25等級)
7. 外部建具の水切りは両サイドからの水漏れを防止する為、20mmの立上りを設けること又コンクリートとの隙間をコーキングすること
8. アルミサッシュ以外の金属建具の枠縫りは、外部：防水モルタル内部：モルタル詰めの上、断熱材（発泡ウレタン）充填する
9. シーリングは次によるコンクリートと金属：変成シリコン系シーリング材金属とガラス、ガラスとガラス：シリコンシーリング材
10. 排煙口手動開放装置は隠蔽式とし、操作ボックスはハンドルとする
11. ガラス突きつけ部分はガラスと同厚のシリコンシーリングを行う
12. 回転窓、外側窓の回転角度は60°以上とする
13. 電気錠は火災報知器連動とする。（※建具キーパーラン AL表記部参照）
14. 曲面部分の枠、カーテンBOX、水切りは曲面加工とする
15. オペレーターは埋め込み隠蔽式とし、ハンドル等取付位置は床1,350を標準とし800以上1,500以下とする
16. 衝突防止は建具表面により、SUS 304両面貼りとする。

建 具 記 号		建 具 尺 法	査 摘
SD 鋼製扉（戸）	AW アルミ製窓	◎ 鋼製・軽量鋼製建具寸法	■査摺形式
SW 鋼製窓	AD アルミ製扉（戸）	1. 開き戸	A: なし
SF 鋼製三方枠	ACW アルミ製ガラリ	2. 引き戸	B: SUS製 FB t=5 H=20
SWD 鋼製枠木製扉（戸）	AG アルミ製ガラリ		C: 内部一般（戸当たり） SUS製 t=2.0 W=40
SS 鋼製重量シャッター	AS アルミ製シャッター		D: 内部一般（戸当たり） SUS製 t=2.0
SG 鋼製ガラリ	WD 木製扉（戸）		E: 内部簡易気密
LSD 軽量鋼製扉（戸）	WF 木製三方枠		F: 外部一般 SUS製 t=2.0
LSS 軽量鋼製引戸	WW 木製窓		G: 外部簡易気密 SUS製 t=2.0
LHD 軽量鋼製引き戸	WG 木製ガラリ		
SSD ステンレス製扉（戸）	NW 鉛入鋼製窓		
SSF ステンレス製三方枠	ND 鉛入鋼製扉（戸）		
SSW ステンレス製窓	TP トップライト		
SSG ステンレス製ガラリ	GB ガラスブロック		
SSS ステンレス製シャッター	BG 固定式防煙垂壁 網入りガラス t=6.8		
SSOW ステンレス製カーテンウォール	BS ロール式防煙垂壁		
H ふすま	SLW 移動間仕切り		
P 紙障子	TB トイレブース		
PT 可動間仕切り	FWD 木製防火扉		
TGD 強化ガラス扉（戸）	WGP 木製ガラスパーティション		
SP スチール製ガラスパーティション			
			※枠の上端高さを示す
仕 上		鏡	
SOP 合成樹脂調合ペイント塗	CS クロス貼	L レバーハンドル付本締錠	
FE フタル酸樹脂エナメル塗	WV 天然木練付UC塗装	H 握玉付本締錠	
FB フッ素樹脂焼付塗装	MB メラミン化粧板貼	M ユニット旋（モノロック）	
AB アクリル樹脂焼付塗装（特注色）	ST 石貼	D 本締錠	
UE ウレタン樹脂エナメル塗	TT タイル貼	O 空錠（ローラー空錠）	
UC ウレタン樹脂クリヤー塗	TP 新鳥の子紙貼	E 非常解錠装置付本締錠	
CL クリヤラッカー塗	DL ステンレスダル仕上	U 引戸錠	
OS オイルステイン塗	FV フッ素樹脂塗装（常温）	G ゲレモン錠	
HL ヘアライン仕上	AP アクリル樹脂ブラスター塗（ヘラ仕上）	B 浴室錠	
BF バフ仕上	I 表示錠（非常解錠装置付）		
BS ピーズショット仕上	SF シルバーファインマット仕上	C ケースハンドル錠	
SS バイプレーション仕上	HDZ55：鉄の溶融亜鉛めっき板 (550 g/m²以上)	F 錠錠	
A0 無着色陽極酸化被膜仕上	HDZ45：鉄の溶融亜鉛めっき板 (450 g/m²以上)	T 点検錠	
EC 電解着色による陽極酸化被膜仕上	HDZ35：鉄の溶融亜鉛めっき板 (350 g/m²以上)	X 電気錠	
CA 無着色陽極酸化被膜+フッ素樹脂塗	VV 塩ビ化粧板貼	Y カードロック	
CA 無着色陽極酸化被膜+フッ素樹脂塗	VS 化粧塗ビント貼	Z 特殊錠（備考欄による）	
OF オイル塗りワックス吹き	EFG : 常温乾燥形フッ素樹脂ケル	K クレセント・レバーハンドル	
EPG 艶あり合成樹脂オイルペイント			
付属金物		ガ ラ ス	
把手・引手	自動閉鎖装置	FL フロート板ガラス	
L レバーハンドル	DC ドアクローザー	P 磨き板ガラス	
H 握玉	AS アームストッパー	F 型板ガラス	
C ケースハンドル	FS リーストッパー（半自動式引戸）	A 熱線吸収ガラス	
G ゲレモンハンドル	HC ヒンジクローザー	R 熱線反射ガラス	
S ドアハンドル（引手）		T1 耐熱強化ガラス（バイクロア）	
P 押板		T2 耐熱ガラス（ファイアライト）	
T 彫込引手	A 自動ドア	T 強化ガラス	
吊金物	L 電磁式（埋込マット）	IG 複層ガラス	
H T番	S 静電式	X 鉛入ガラス	
PH ピボットヒンジ	I 赤外線式	B ガラスブロック	
AH オートヒンジ	R 光線遮断式（タッチ式）	N 織入	
FH フロアヒンジ	F 光線遮断式（フット式）	W 網入	
S 引戸用ハンガーレール	P 押出し式（ワイヤレス）	E エッティング加工	
T 点検用ピボットヒンジ	B 押釦式（身障者用）	PC ポリカーボネート樹脂板	
LH ラバトリヒンジ	M ゴムマット式	AC アクリル樹脂板	
AP オートピボット	K 光線スイッチ（反射型）	Low-E Low-Eガラス（日射遮蔽型）	
		※ +記号は、複層ガラスを示す	

縮 尺	工 事 名 称	図 名	図面番号
A1 一 A3 一	春日部市学校教育施設課 春日部市学校温水プール建設工事	建具表特記仕様書	A-1311




符号・数量	(201) ACW	数量 : 1
使用箇所	R階プール室	
姿図(外観)		
形式	カーテンウォール (FIX+縦にり出し窓)	
扉材質・仕上げ(見込)	B-2種、着色陽極化塗装複合皮膜 (100)	
枠材質・仕上げ(見込)	アルミEC (350)	
ガラス	Low-E複層ガラス Low-E6+A12+FL6	
建具金物・備考	附属金物一式、飛散防止フィルム、鍵付、ケイ酸カルシウム板t8EP塗装 (スパンドレル部) (詳細図参照)	
符号・数量	(101) SD	数量 : 1
使用箇所	1階機械室	
姿図(外観)		
形式	フラッシュ両開き扉 (外部用)	
扉材質・仕上げ(見込)	鋼製t=1.6 FUE指定色 (40)	
枠材質・仕上げ(見込)	鋼製t=1.6 FUE指定色 (100)	
ガラス	—	
建具金物・備考	丁番、レバーハンドル、シリングー錠、DC 戸当、音摺：G、順位調整器、外部上部SUS水切付	
符号・数量	(102) SD	数量 : 1
使用箇所	1階空調機械室	
姿図(外観)		
形式	フラッシュ片開き扉 (外部用)	
扉材質・仕上げ(見込)	鋼製t=1.6 FUE指定色 (40)	
枠材質・仕上げ(見込)	鋼製t=1.6 FUE指定色 (100)	
ガラス	—	
建具金物・備考	丁番、レバーハンドル、シリングー錠、DC 戸当、音摺：G、順位調整器、外部上部SUS水切付	
符号・数量	(103) LSD	数量 : 1
使用箇所	1階機械室	
姿図(外観)		
形式	フラッシュ片開き扉 (外部用)	
扉材質・仕上げ(見込)	鋼製t=1.6 FUE指定色 (40)	
枠材質・仕上げ(見込)	鋼製t=1.6 FUE指定色 (100)	
ガラス	—	
建具金物・備考	丁番、レバーハンドル、シリングー錠、DC 戸当、音摺：G、順位調整器、外部上部SUS水切付	
符号・数量	(104) SD	数量 : 2
使用箇所	1階機械室	
姿図(外観)		
形式	フラッシュ片開き扉 (外部用)	
扉材質・仕上げ(見込)	鋼製t=1.6 FUE指定色 (40)	
枠材質・仕上げ(見込)	鋼製t=1.6 FUE指定色 (100)	
ガラス	—	
建具金物・備考	丁番、レバーハンドル、シリングー錠、DC 戸当、音摺：G、順位調整器、外部上部SUS水切付	
符号・数量	(105) LSD	数量 : 1
使用箇所	1階事務室	
姿図(外観)		
形式	両袖FIX引分け窓+FIX欄間	
扉材質・仕上げ(見込)	鋼製カーリル焼付塗装指定色 (10)	
枠材質・仕上げ(見込)	鋼製カーリル焼付塗装指定色 (80)	
ガラス	T1 t=5	
建具金物・備考	丁番、レバーハンドル、シリングー錠、DC、飛散防止フィルム 戸当、音摺：G、順位調整器、外部上部SUS水切付	
符号・数量	(106) LSD	数量 : 2
使用箇所	1階事務室	
姿図(外観)		
形式	片開きドア	
扉材質・仕上げ(見込)	鋼製 アクリル焼付塗装指定色 (40)	
枠材質・仕上げ(見込)	鋼製 アクリル焼付塗装 (130)	
ガラス	T5	
建具金物・備考	PH、レバーハンドル、シリングー錠、DC、飛散防止フィルム 戸当、音摺：B、他附属金物一式	
符号・数量	(107) LSD	数量 : 2
使用箇所	1階事務室	
姿図(外観)		
形式	片開きドア	
扉材質・仕上げ(見込)	鋼製 アクリル焼付塗装指定色 (40)	
枠材質・仕上げ(見込)	鋼製 アクリル焼付塗装 (130)	
ガラス	T5	
建具金物・備考	PH、レバーハンドル、シリングー錠、DC、飛散防止フィルム 戸当、音摺：B、他附属金物一式	
符号・数量	(108) LSD	数量 : 1
使用箇所	1階転手機械室	
姿図(外観)		
形式	自閉式片引きハンガードア	
扉材質・仕上げ(見込)	LGS内蔵自閉式片引きハンガードア	
枠材質・仕上げ(見込)	鋼製 アクリル焼付塗装指定色 (40)	
ガラス	T5	
建具金物・備考	ハンドル、エンドストップバー、戸当、 把手、自閉装置（上吊）、音摺：B、 他附属金物一式、ガリ、飛散防止フィルム	
符号・数量	(109) LSD	数量 : 2
使用箇所	1階医療室	
姿図(外観)		
形式	自閉式片引きハンガードア	
扉材質・仕上げ(見込)	LGS内蔵自閉式片引きハンガードア	
枠材質・仕上げ(見込)	鋼製 アクリル焼付塗装指定色 (40)	
ガラス	T5	
建具金物・備考	ハンドル、エンドストップバー、戸当、 把手、自閉装置（上吊）、音摺：B、 他附属金物一式、ガリ、飛散防止フィルム	
符号・数量	(110) LSD	数量 : 1
使用箇所	1階更衣室M・W (管理エリア)	
姿図(外観)		
形式	両開きスライドパネルドア	
扉材質・仕上げ(見込)	鋼製 アクリル焼付塗装指定色 (40)	
枠材質・仕上げ(見込)	鋼製 アクリル焼付塗装	
ガラス	—	
建具金物・備考	ハンドル、エンドストップバー、戸当、 把手、自閉装置（上吊）、音摺：A、 防煙垂壁パネルH500	
符号・数量	(111) LSD	数量 : 2
使用箇所	1階廊下 (廊下)	
姿図(外観)		
形式	片開きドア	
扉材質・仕上げ(見込)	LGS内蔵自閉式片引きハンガードア	
枠材質・仕上げ(見込)	鋼製 アクリル焼付塗装指定色 (40)	
ガラス	T5	
建具金物・備考	ハンドル、エンドストップバー、戸当、 把手、自閉装置（上吊）、音摺：B、 他附属金物一式、ガリ、飛散防止フィルム	
符号・数量	(112) LSD	数量 : 1
使用箇所	1階HWC (ブルーエリア)	
姿図(外観)		
形式	片開きドア	
扉材質・仕上げ(見込)	LGS内蔵自閉式片引きハンガードア	
枠材質・仕上げ(見込)	鋼製 アクリル焼付塗装指定色 (40)	
ガラス	T5	
建具金物・備考	ハンドル、エンドストップバー、戸当、 把手、自閉装置（上吊）、音摺：A、 防煙垂壁パネルH500	
符号・数量	(113) LSD	数量 : 1
使用箇所	1階廊下 (廊下)	
姿図(外観)		
形式	両開きパネルドア	
扉材質・仕上げ(見込)	LGS内蔵自閉式片引きハンガードア	
枠材質・仕上げ(見込)	鋼製 アクリル焼付塗装指定色 (40)	
ガラス	—	
建具金物・備考	ハンドル、エンドストップバー、戸当、 把手、自閉装置（上吊）、音摺：B、 他附属金物一式、ガリ、飛散防止フィルム	
符号・数量	(114) LSD	数量 : 1
使用箇所	1階更衣室M・W	
姿図(外観)		
形式	自閉式片引きハンガードア	
扉材質・仕上げ(見込)	LGS内蔵自閉式片引きハンガードア	
枠材質・仕上げ(見込)	鋼製 アクリル焼付塗装指定色 (40)	
ガラス	T5	
建具金物・備考	ハンドル、エンドストップバー、戸当、 把手、自閉装置（上吊）、音摺：A、 防煙垂壁パネルH500	
符号・数量	(115) LSD	数量 : 1
使用箇所	1階HWC (ブルーエリア)	
姿図(外観)		
形式	自閉式片引きハンガードア	
扉材質・仕上げ(見込)	LGS内蔵自閉式片引きハンガードア	
枠材質・仕上げ(見込)	鋼製 アクリル焼付塗装指定色 (40)	
ガラス	T5	
建具金物・備考	ハンドル、エンドストップバー、戸当、 把手、自閉装置（上吊）、音摺：C、 他附属金物一式、ガリ、飛散防止フィルム	
符号・数量	(116) LSD	数量 : 1
使用箇所	1階廊下 (廊下)	
姿図(外観)		
形式	両開きスライドパネルドア	
扉材質・仕上げ(見込)	鋼製 アクリル焼付塗装指定色 (40)	
枠材質・仕上げ(見込)	鋼製 アクリル焼付塗装	
ガラス	—	
建具金物・備考	ハンドル、エンドストップバー、戸当、 把手、自閉装置（上吊）、音摺：A	
符号・数量	(117) LSD	数量 : 1
使用箇所	1階更衣室M・W	
姿図(外観)		
形式	自閉式片引きハンガードア	
扉材質・仕上げ(見込)	LGS内蔵自閉式片引きハンガードア	
枠材質・仕上げ(見込)	鋼製 アクリル焼付塗装指定色 (40)	
ガラス	T5	
建具金物・備考	ハンドル、エンドストップバー、戸当、 把手、自閉装置（上吊）、音摺：A	
符号・数量	(118) LSD	数量 : 1
使用箇所	1階廊下 (廊下)	
姿図(外観)		
形式	両開きパネルドア	
扉材質・仕上げ(見込)	LGS内蔵自閉式片引きハンガードア	
枠材質・仕上げ(見込)	鋼製 アクリル焼付塗装指定色 (40)	
ガラス	—	
建具金物・備考	ハンドル、エンドストップバー、戸当、 把手、自閉装置（上吊）、音摺：B	
符号・数量	(119) LSD	数量 : 1
使用箇所	1階廊下 (廊下)	
姿図(外観)		
形式	両開きスライドパネルドア	
扉材質・仕上げ(見込)	鋼製 アクリル焼付塗装指定色 (40)	
枠材質・仕上げ(見込)	鋼製 アクリル焼付塗装	
ガラス	—	
建具金物・備考	ハンドル、エンドストップバー、戸当、 把手、自閉装置（上吊）、音摺：A	
符号・数量	(120) LSD	数量 : 1
使用箇所	1階廊下 (廊下)	
姿図(外観)		
形式	両開きパネルドア	
扉材質・仕上げ(見込)	LGS内蔵自閉式片引きハンガードア	
枠材質・仕上げ(見込)	鋼製 アクリル焼付塗装指定色 (40)	
ガラス	—	
建具金物・備考	ハンドル、エンドストップバー、戸当、 把手、自閉装置（上吊）、音摺：B	
符号・数量	(121) LSD	数量 : 1
使用箇所	1階廊下 (廊下)	
姿図(外観)		
形式	両開きスライドパネルドア	
扉材質・仕上げ(見込)	鋼製 アクリル焼付塗装指定色 (40)	
枠材質・仕上げ(見込)	鋼製 アクリル焼付塗装	
ガラス	—	
建具金物・備考	ハンドル、エンドストップバー、戸当、 把手、自閉装置（上吊）、音摺：C	
符号・数量	(122) LSD	数量 : 1
使用箇所	1階廊下 (廊下)	
姿図(外観)		
形式	両開きス	


符号・数量	(01) SSD 数量: 1	(02) SSD 数量: 1	(03) SSD 数量: 3	(04) SSD 数量: 1	(05) SSD 数量: 1
使用箇所	1階器具庫	1階機械室	1階前室(男女)・多目的更衣室	1階清掃用具庫	1階プール室
姿図(外観)					
形式	親子開きドア	片開きドア	自閉式片引きハンガードア	片開きドア	親子開きドア
扉材質・仕上げ(見込)	SUS HL (40)	SUS HL (40)	SUS HL (40)	SUS HL (40)	SUS HL (40)
枠材質・仕上げ(見込)	SUS HL (100)	SUS HL (100)	SUS HL (300)	SUS HL (100)	SUS HL (100)
ガラス	—	—	T5	—	—
建具金物・備考	PH.レバーハンドル、シリング一鍵、DC 音搭: C.他附属金物一式	PH.レバーハンドル、シリング一鍵、DC 音搭: C.他附属金物一式	ハンドル、レバーハンドル、シリング一鍵、DC.ホーリー 把手、自閉装置(上部)、音搭: C. 他附属金物一式、飛散防止フィルム	PH.レバーハンドル、シリング一鍵、DC 音搭: G.他附属金物一式	PH.レバーハンドル、シリング一鍵、DC 音搭: G.他附属金物一式、外部上部SUS水切付
符号・数量	(101) SF (102) SF 数量: 2	(103) SF (104) SF 数量: 2	(105) SF 数量: 1		
使用箇所	1階更衣室M・W(ブルーエリア)	1階前室(男女)	1階更衣W		
姿図(外観)					
形式	鋼製 三方枠	鋼製 フラットバー三方枠	鋼製 フラットバー一方枠		
扉材質・仕上げ(見込)	—	—	—		
枠材質・仕上げ(見込)	鋼製 アクリル焼付塗装(130)	鋼製 フラットバー6t アクリル焼付塗装(130)	鋼製 フラットバー6t アクリル焼付塗装(130)		
ガラス	—	—	—		
建具金物・備考	—	—	—		
符号・数量	(101) SSF 数量: 4				
使用箇所	1階シャワー・MNC・WNC				
姿図(外観)					
形式	ステンレス製 三方枠				
扉材質・仕上げ(見込)	—				
枠材質・仕上げ(見込)	SUS HL (250)				
ガラス	—				
建具金物・備考	—				
符号・数量	(101) AG 数量: 3	(102) AG 数量: 2	(103) AG 数量: 2		
使用箇所	1階機械室	1階機械室	1階機械室		
姿図(外観)					
形式	アルミガラリ	アルミガラリ	アルミガラリ		
扉材質・仕上げ(見込)	B-2種:着色陽極酸化塗装複合皮膜(70)	B-2種:着色陽極酸化塗装複合皮膜(70)	B-2種:着色陽極酸化塗装複合皮膜(70)		
枠材質・仕上げ(見込)	アルミEC (150)	アルミEC (150)	アルミEC (150)		
ガラス	—	—	—		
建具金物・備考	附属金物一式、アルミ製水切	附属金物一式、アルミ製水切、SUS防虫網	附属金物一式、アルミ製水切、SUS防虫網		
春日都市 学校教育部 教育施設課			縮 尺	工事名称	図名
			A1 1:200 A3 1:400	春日都市学校温水プール建設工事	建具表(3) SSD、SF、SSF、AG A-1314

This figure contains several technical drawings and cross-sections related to the construction of a water pool:

- D01-01**: Parapet detail drawing (1:10 A1, 1:20 A3) showing the parapet wall structure with dimensions and material specifications.
- D01-02**: Drainage detail drawing (1:10 A1, 1:20 A3) showing the drainage system and waterproofing layers.
- D01-03**: Surrounding detail drawing (1:10 A1, 1:20 A3) showing the connection between the parapet and the surrounding structure.
- D01-04**: Small base detail drawing (1:5 A1, 1:10 A3) showing the base foundation detail.
- D01-05**: Tower trap detail drawing (1:10, 20 A1, 1:20, 40 A3) showing the tower trap structure and dimensions.
- D01-06**: External wall slit and base detail drawing (1:10, 20 A1, 1:20, 40 A3) showing the external wall slitting and base details.
- D01-07**: Foundation detail drawing (1:15 A1, 1:30 A3) showing the foundation and base details.

The drawings include various components such as parapet walls, drainage pipes, concrete structures, and foundation details, with specific dimensions and material specifications like "SUSオーバーフロー管45φ", "アルミ笠木既製品W300", "塩ビ被覆鋼板 FLA-13N", and "アルミ小庇D300". The drawings also show various types of sealants, waterproofing membranes, and insulation materials used in the construction.

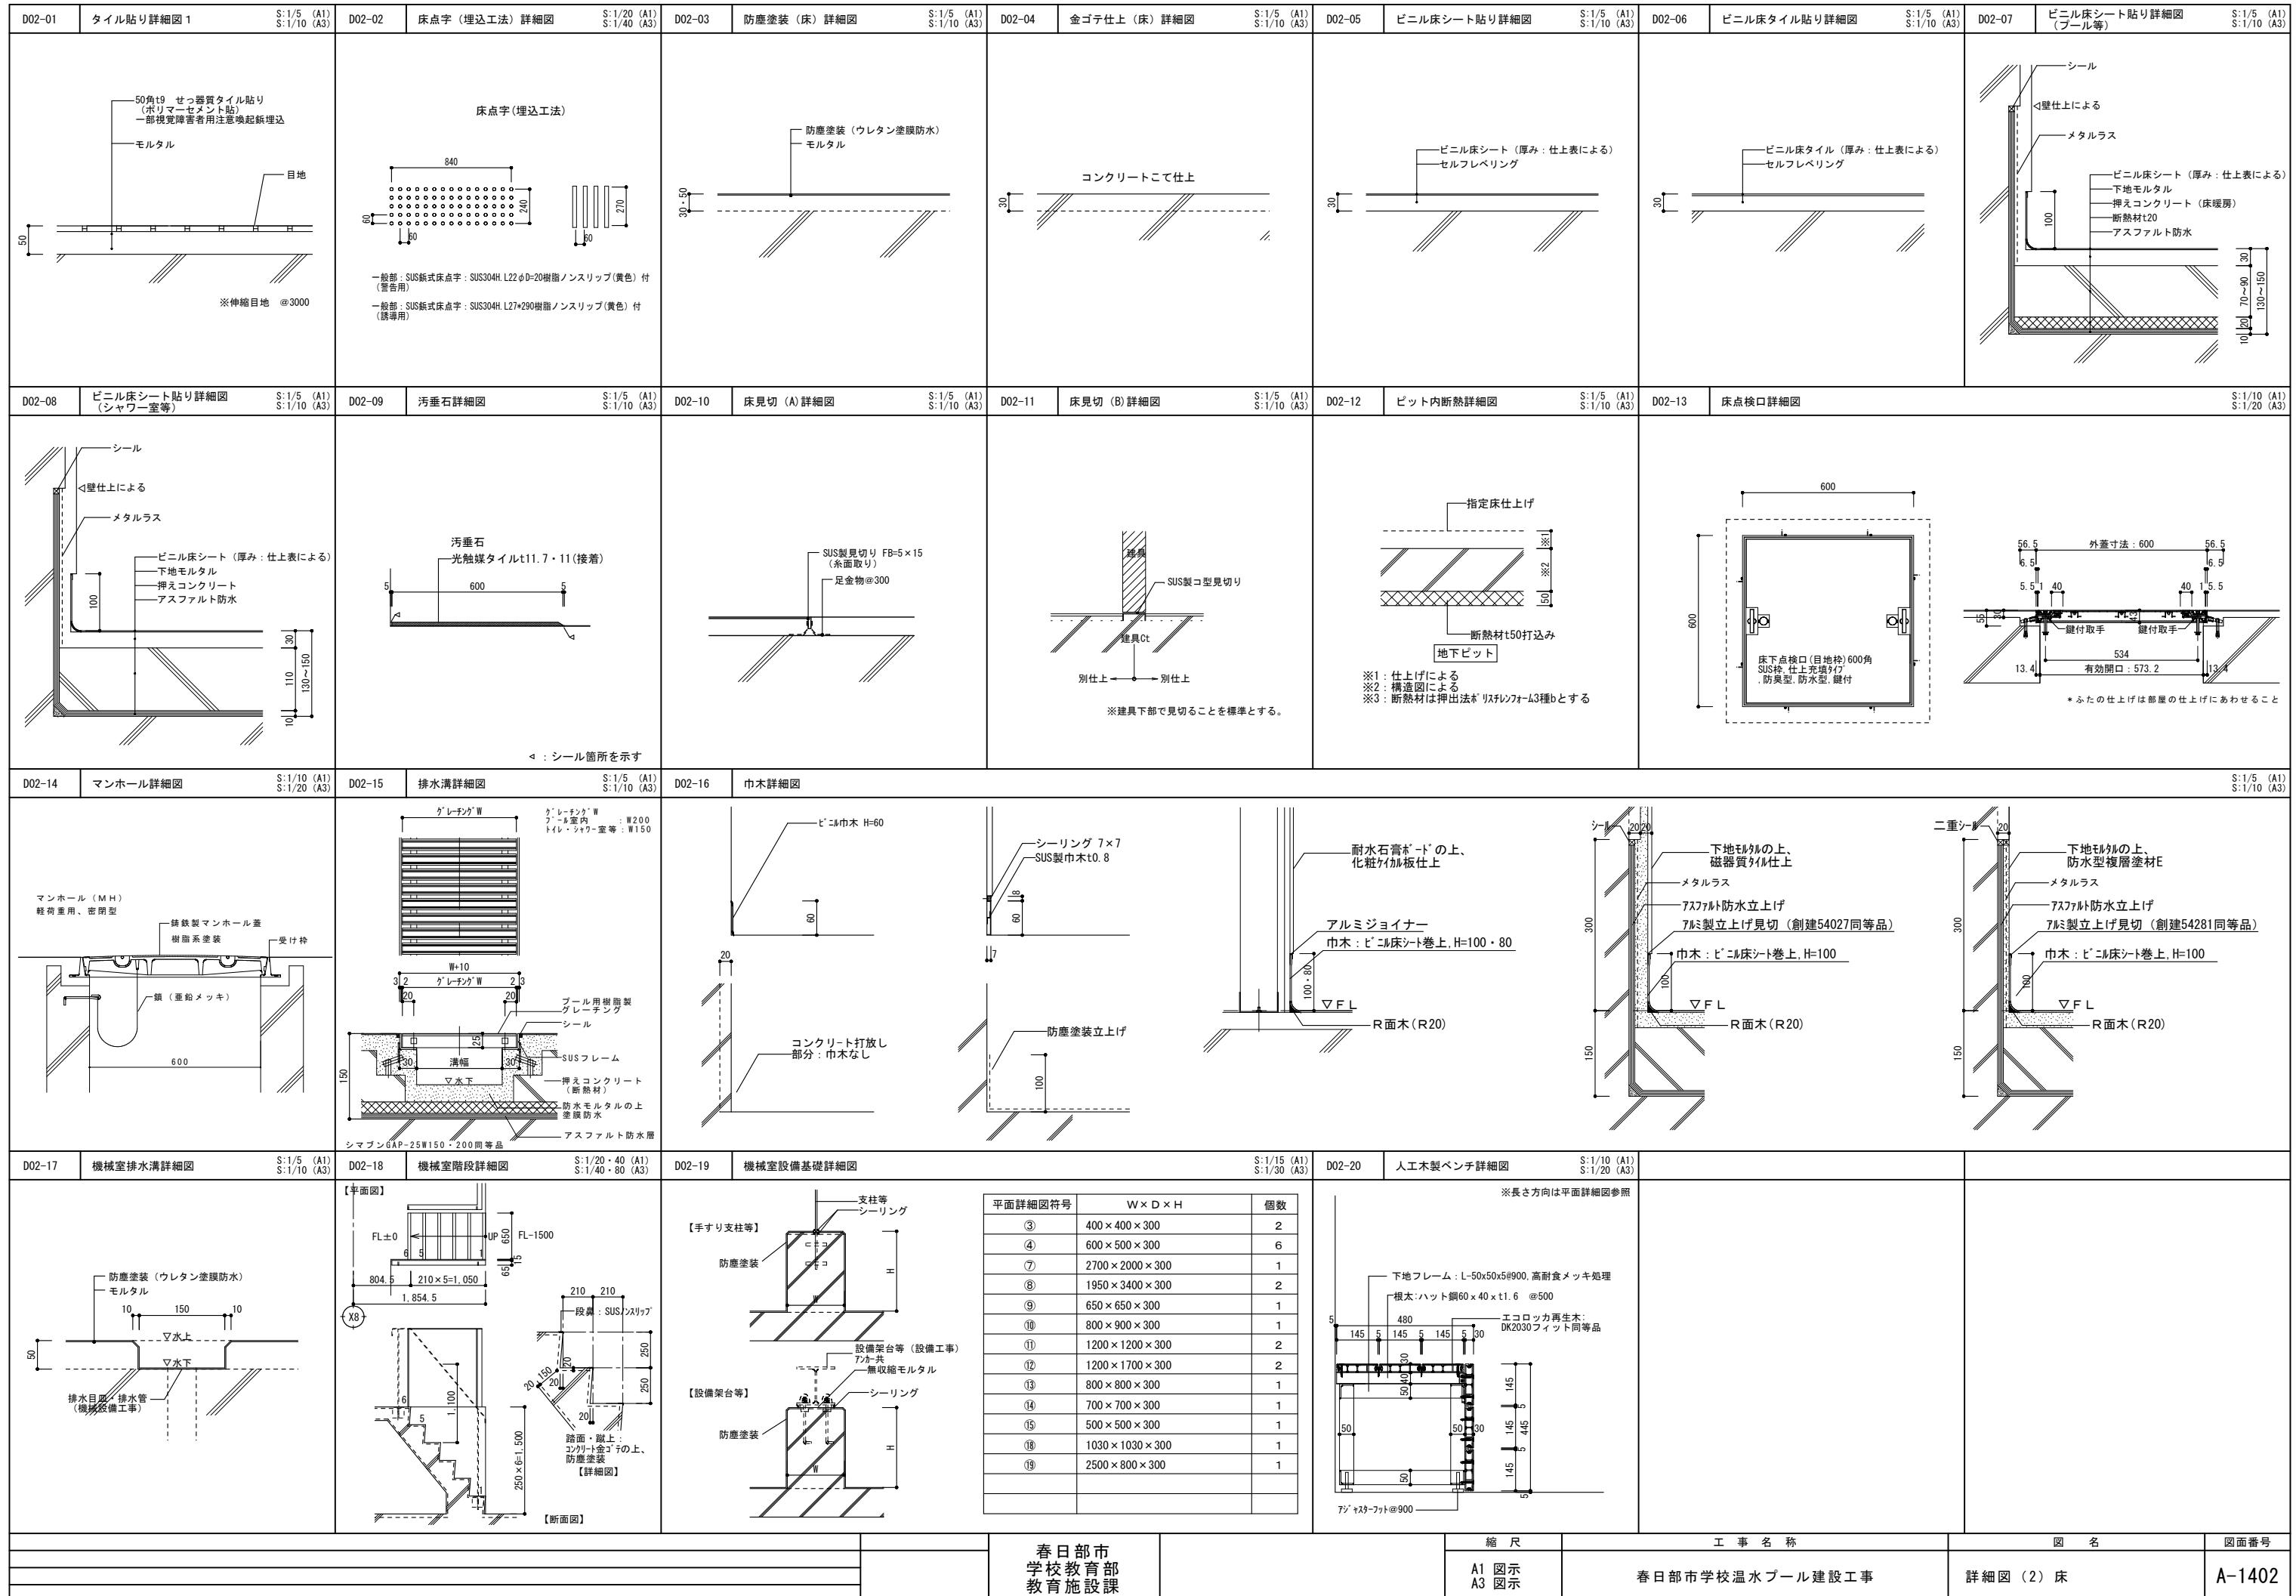


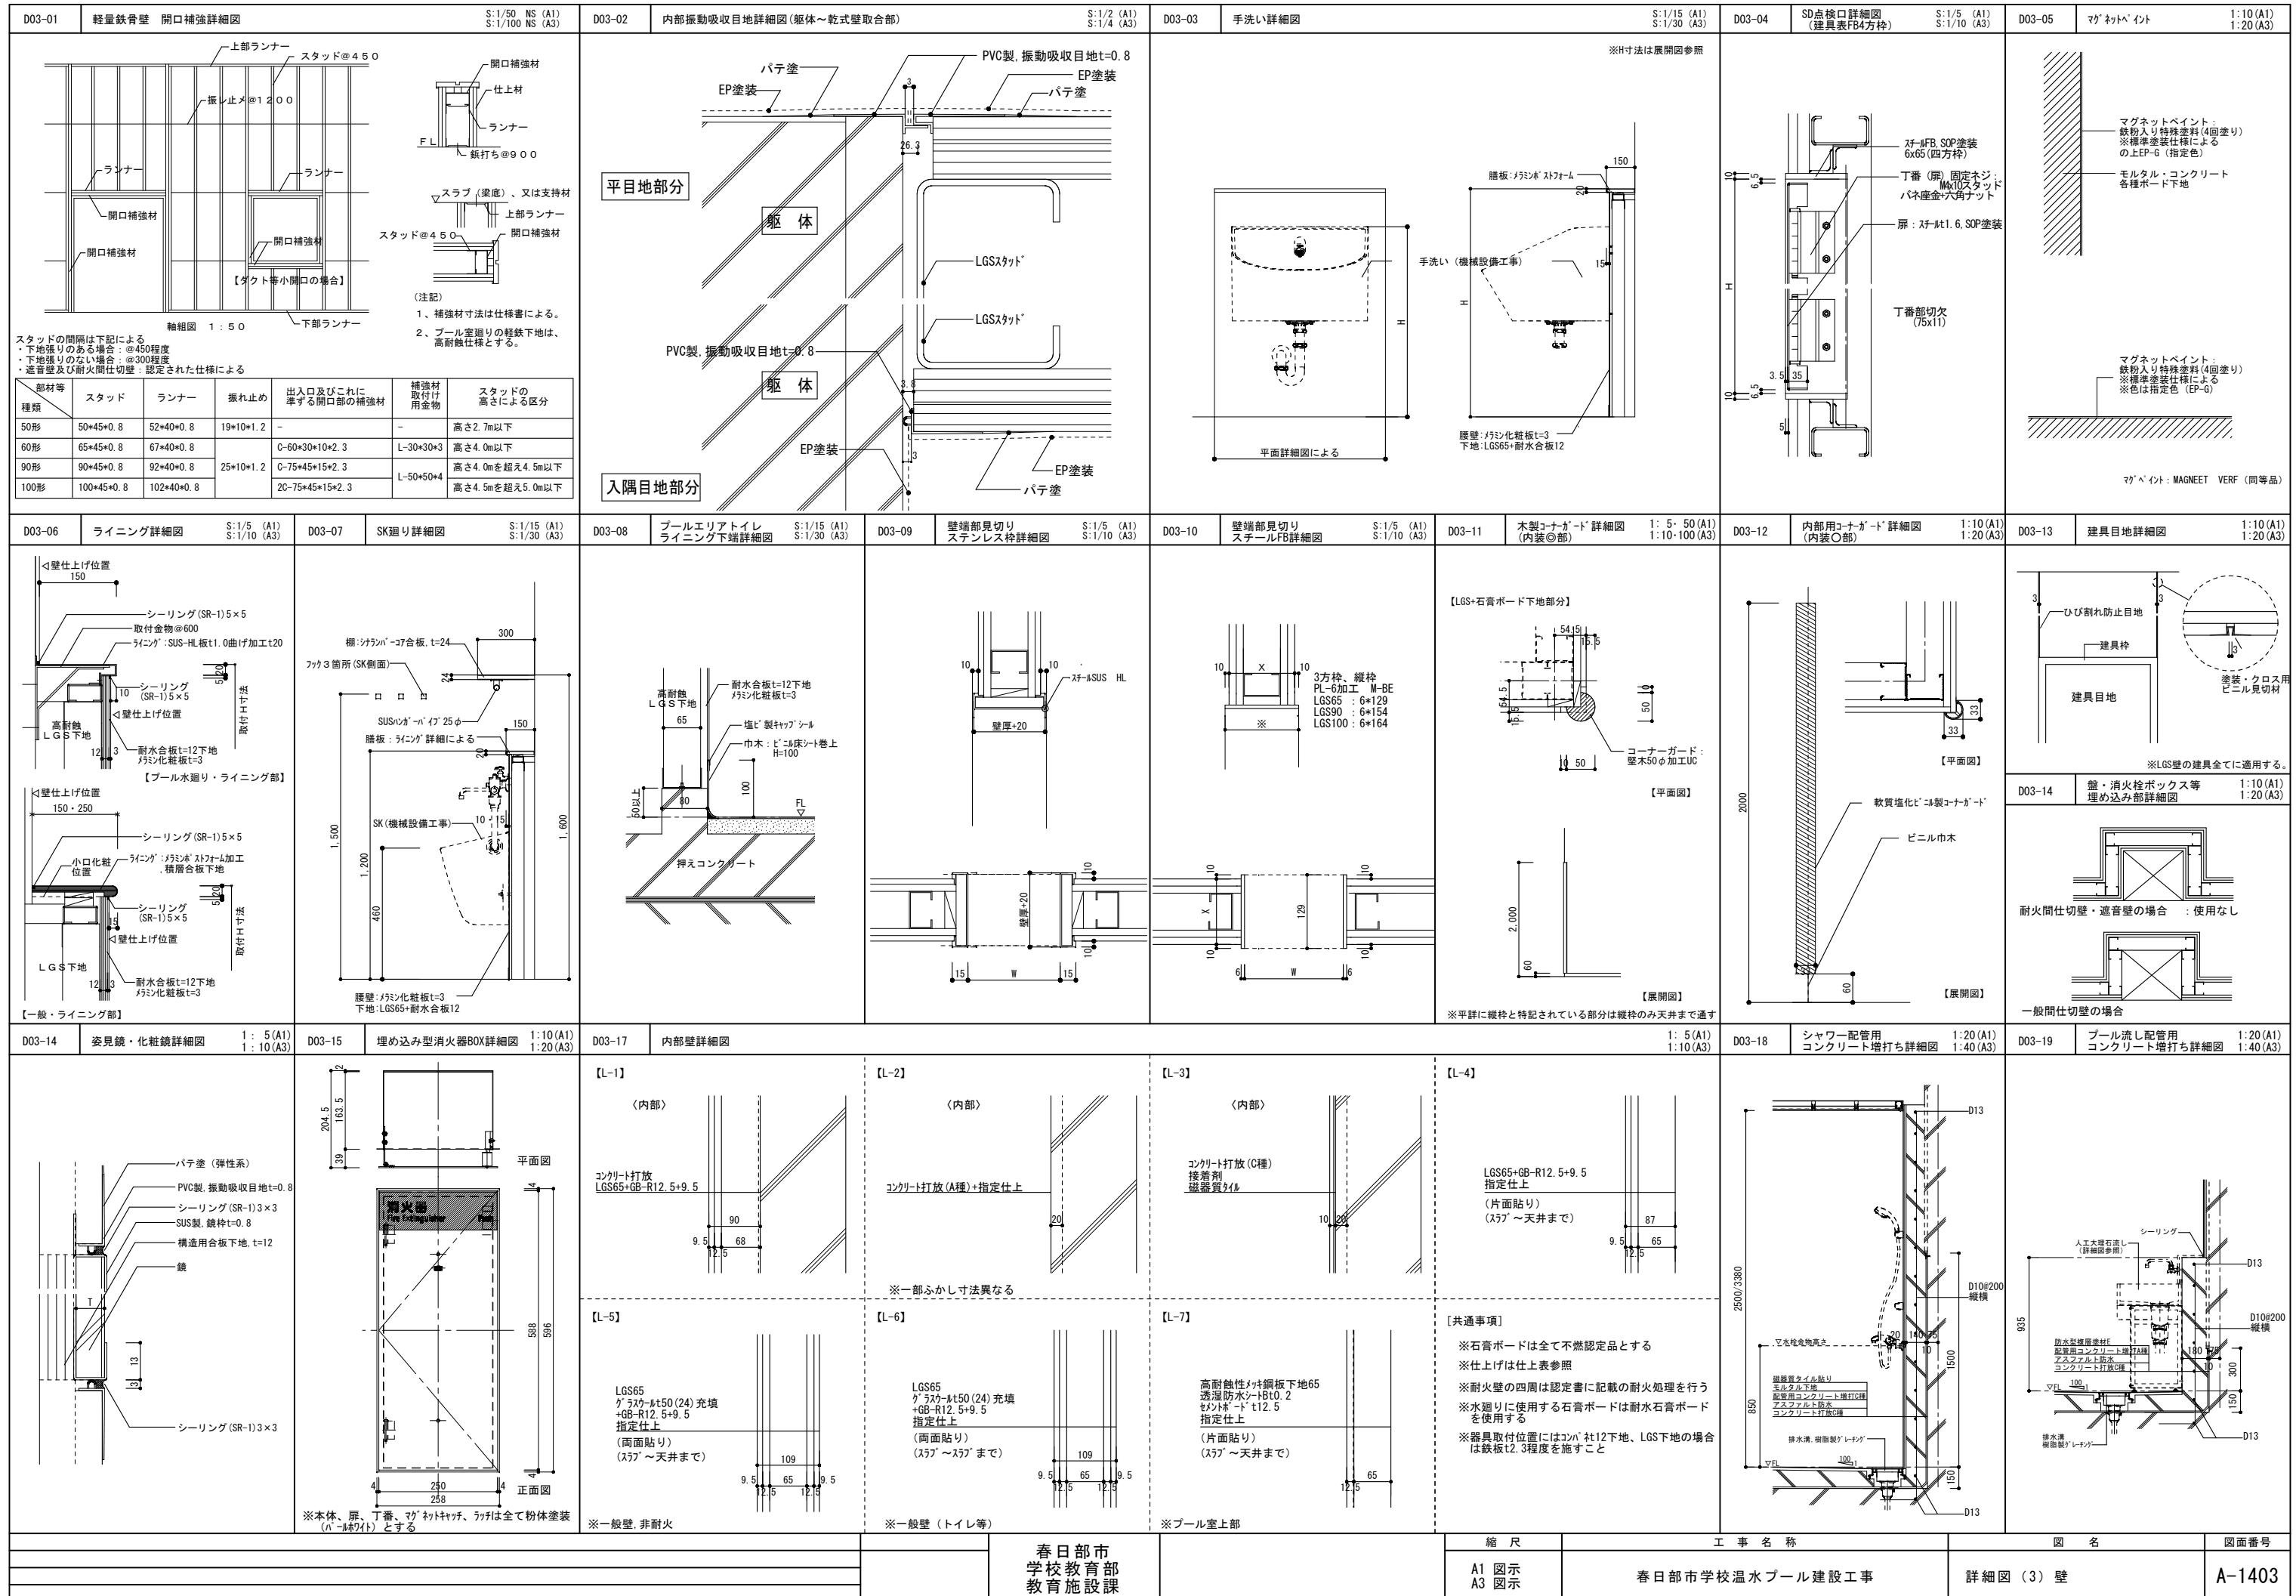


Detailed description of the technical drawing:


- D04-01:** Bik Chiarrelle detail (S:1/2 (A1), S:1/4 (A3))
- D04-02:** Ceiling point inspection port detail (S:1/4 (A1), S:1/8 (A3))
- D04-03:** Drop ceiling detail (S:1/5 (A1), S:1/10 (A3))
- D04-04:** RC beam connection detail (S:1/5 (A1), S:1/10 (A3))
- D04-05:** Retractable track detail (S:1/5 (A1), S:1/10 (A3))
- D04-06:** Ceiling underlay detail (S:1/5 (A1), S:1/10 (A3))
- D04-07:** Curtain blind box detail (S:1/5 (A1), S:1/10 (A3))
- D04-08:** Ceiling surface detail (S:1/5 (A1), S:1/10 (A3))
- D04-09:** Insulation detail (S:1/5 (A1), S:1/10 (A3))
- D04-10:** Natural wood paneling detail (S:1/5 (A1), S:1/10 (A3))
- D04-11:** Ceiling opening reinforcement detail (S:1/20 (A1), S:1/40 (A3))

The drawing includes numerous callouts, tables, and notes describing specific components like bik chiarrelle, ceiling points, RC beams, retractable tracks, curtain boxes, ceiling surfaces, insulation, wood paneling, and ceiling opening reinforcements.

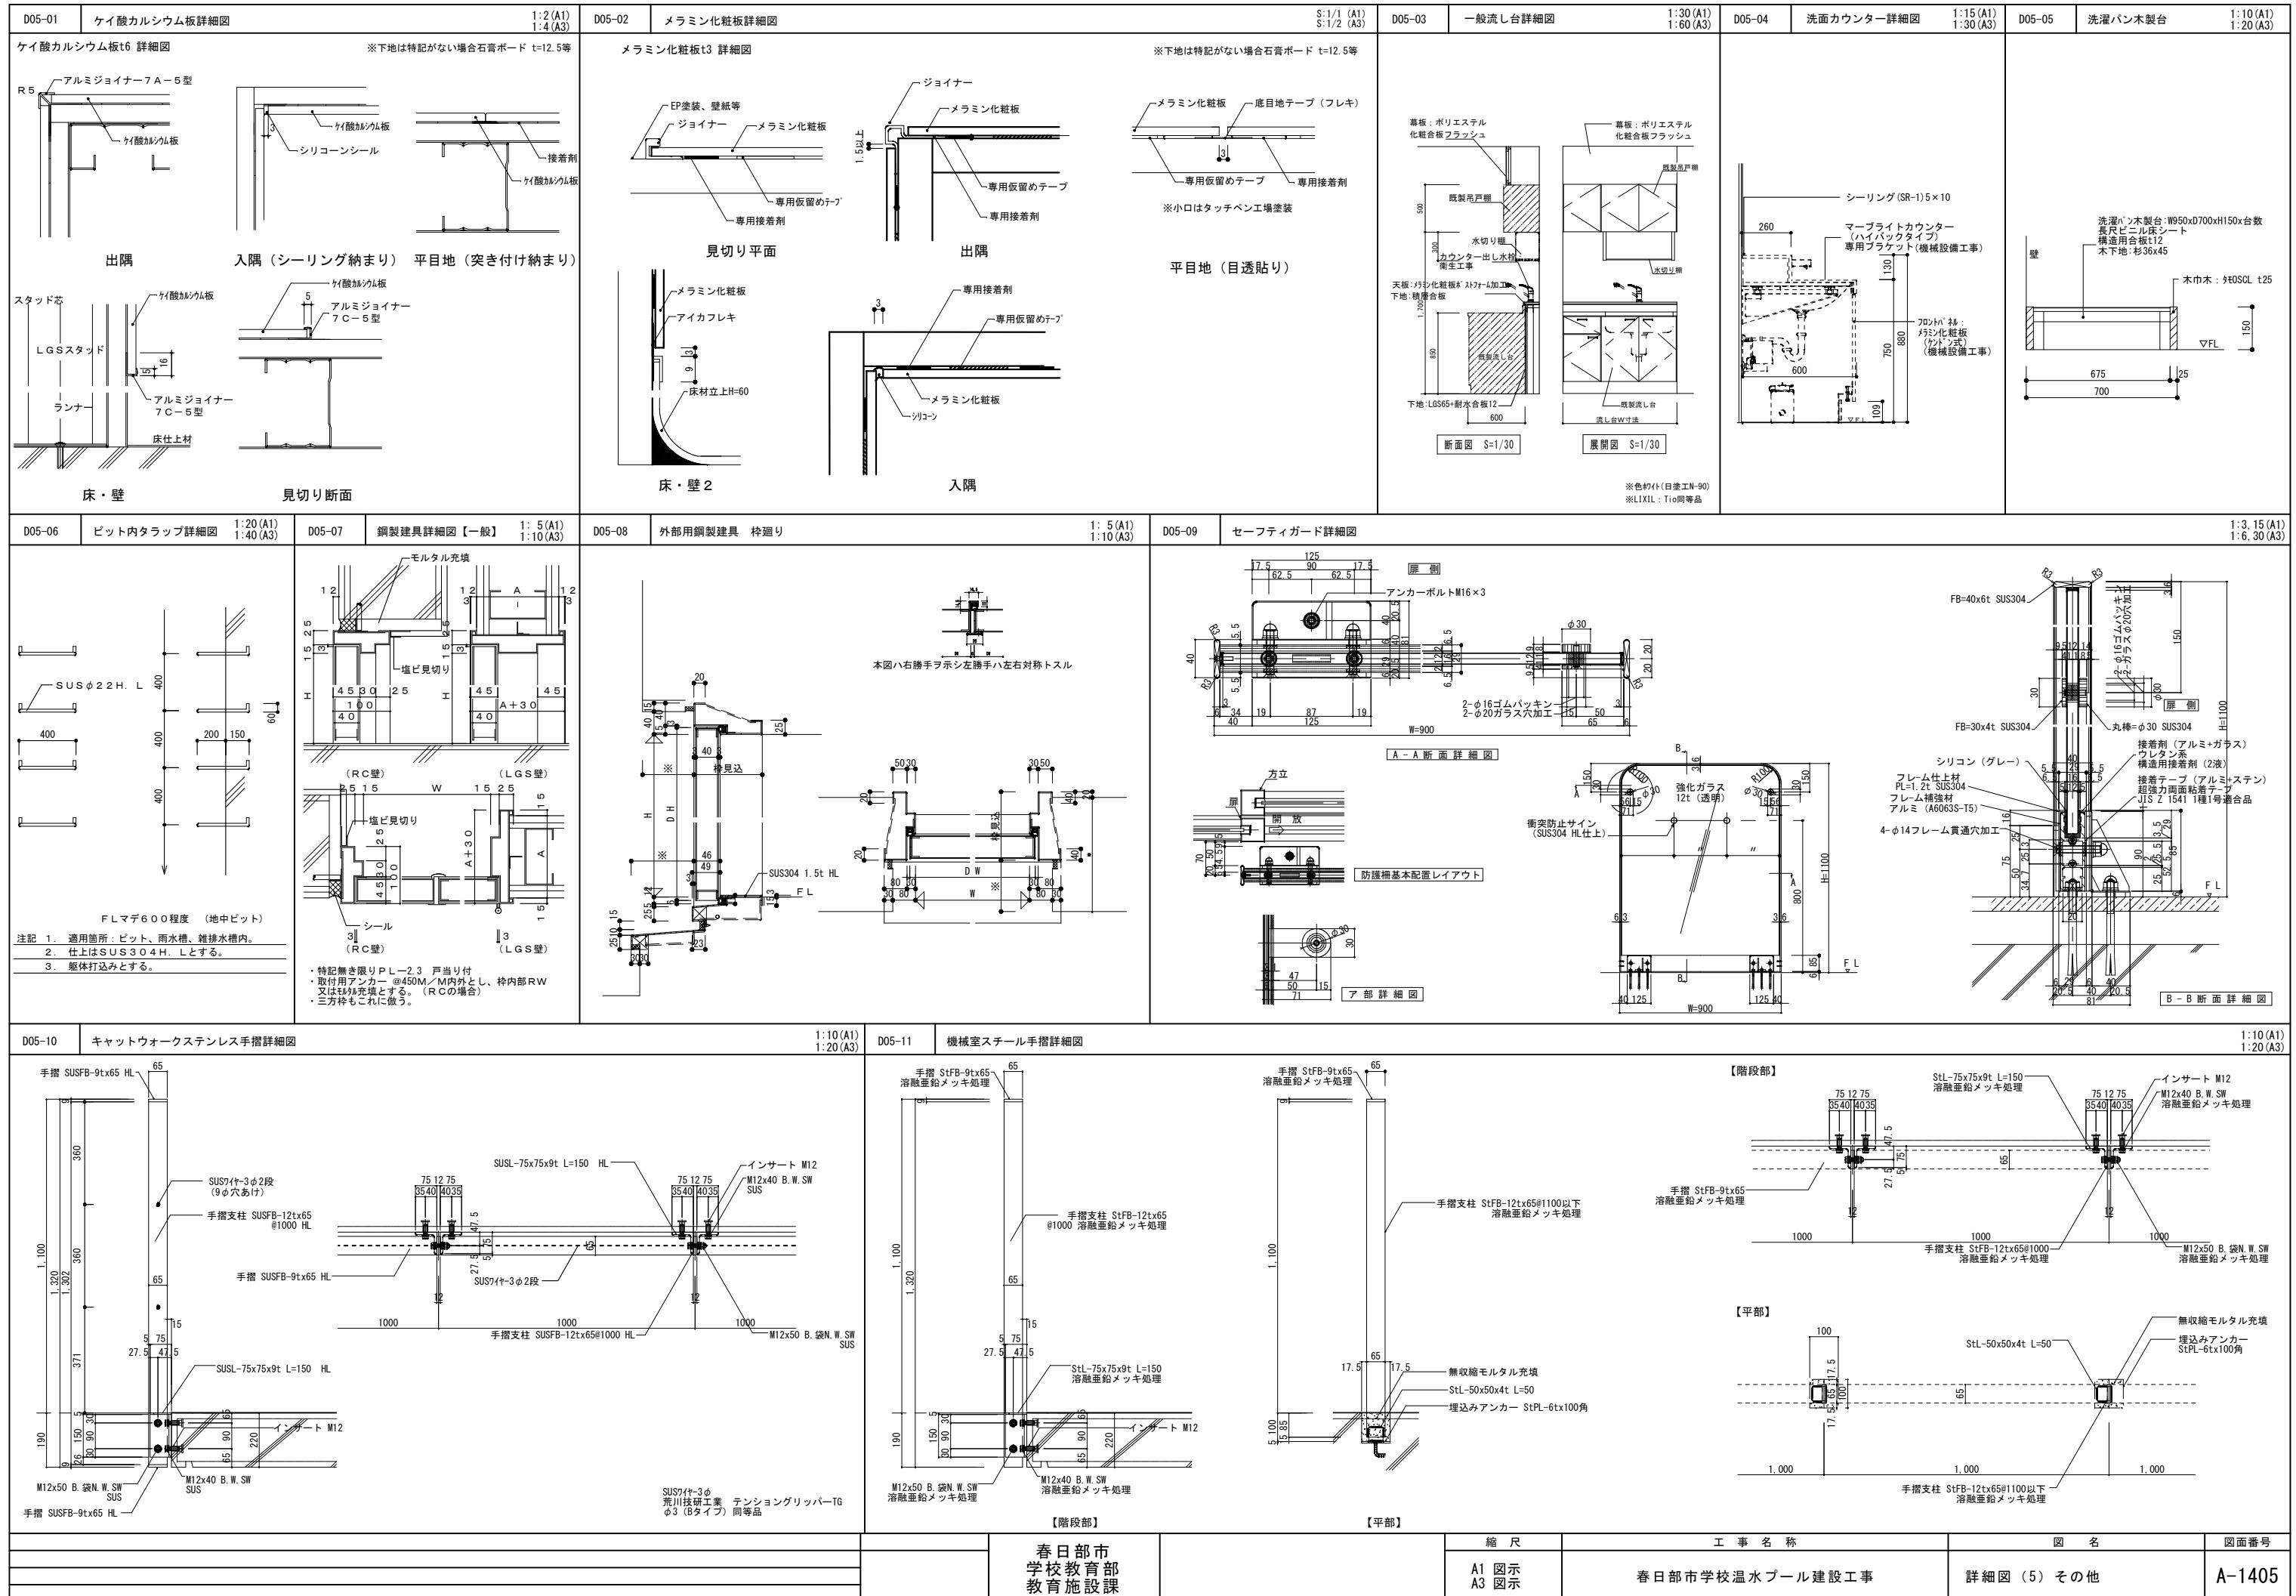

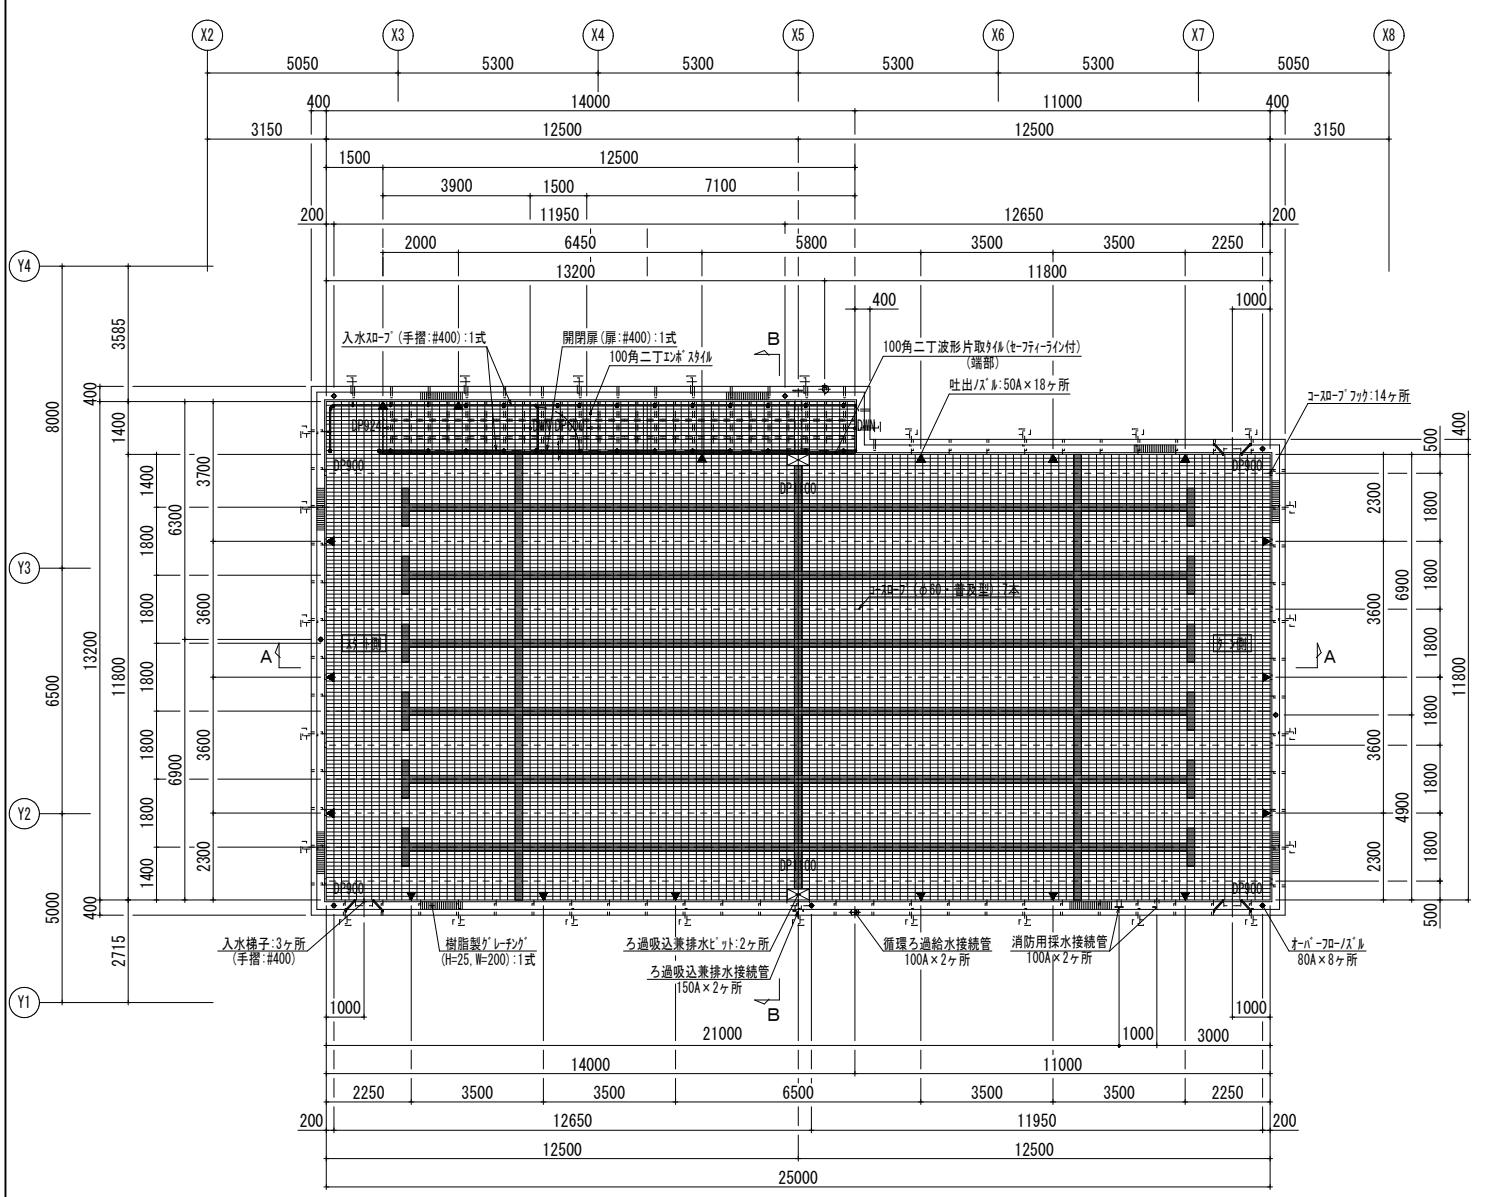

プール 平面図 S=1:100

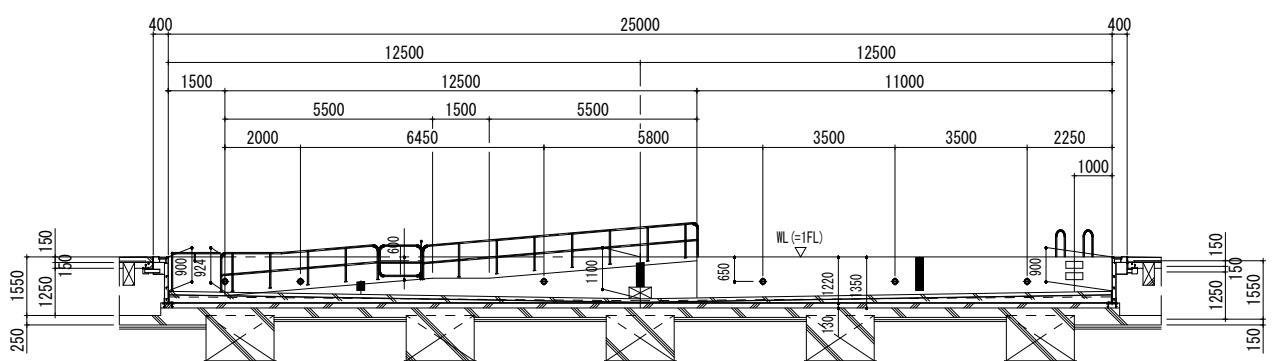

A-A 断面図 S=1:100

注記：特記なき材質は、すべてSUS304とする。  
注記：プール表面の角は面取り(R1以上)とする。  
注記：□印は、シーリング材(建築工事)を示す。


プール本体工事特記仕様書						
構造	ステンレススチール製全溶接構造	循環ダクト仕様	無塗装仕上(天端及び一部フッ素塗装仕上)	床面:セラミックタイル貼り仕上	オーバーフロー水回収タイプ	温水プール
	プールサイズ	25.00M × 11.80M	コース幅: 1.80M × 6コース	入水スロープ: 12.50M × 1.40M		
	プール水深	0.90M ~ 1.100M ~ 0.90M	プール缶体水深: 1.22M			
	プール水面積 : 314.60m <sup>2</sup>	プール水量 : 305.01m <sup>3</sup>				
材料	側板	t2.5mm		SUS304	ステンレススチール製	
	底板	t1.5mmmm		SUS304	ステンレススチール製	
	オーバーフロー側溝	t2.0mm		SUS304	ステンレススチール製	
	補強材	t2.0mm・t2.5mm・t3.0mm・t4.0mm		SUS304	ステンレススチール製	
附属部品	アンカーブレート	t2.0mm		SUS304	ステンレススチール製	
	ろ過吸込兼排水ビット	2ヶ所		SUS304	ステンレススチール製	
	入水梯子(手摺:#400)	3ヶ所		SUS304	ステンレススチール製	
	入水スロープ(手摺:#400)	1式		SUS304	ステンレススチール製	
配管部品	コースローブラック	14ヶ所		SUS304	ステンレススチール製	
	コースロープ(φ60・普及型)	7ヶ所			樹脂製	
	樹脂製グレーティング(H=25,W=200)	1式			樹脂製	
	吐出ノズル(菊型目皿調整式)	50A × 18ヶ所			—	
配管部品	オーバーフローノズル(15A消音ノズル付き)	80A × 8ヶ所		JIS 10K	片フランジ付	
	ろ過吸込兼排水接続管	150A × 2ヶ所		JIS 10K	片フランジ付	
	循環ろ過給水管接続管	100A × 2ヶ所		JIS 10K	片フランジ付	
	消防用採水接続管	100A × 2ヶ所		JIS 10K	片フランジ付	
塗装仕様	プール表面塗装部	プール天端、ライン及び標示、その他				
	素地調整・脱脂	清掃、脱脂、ケレン処理				
	下塗り	エポキシプライマー				
	防錆塗装	鋼板用プライマー(底板塗装範囲 溶接部のみ)				
	中塗り	エポキシ樹脂塗料				
	上塗り 1回目	フッ素樹脂塗料	指定色			
	ノンスリップ処理	珪砂6号、FB材				
	上塗り 2回目	フッ素樹脂塗料	指定色			
	各種ライン	フッ素樹脂塗料	指定色			
	各種標示	フッ素樹脂塗料	指定色			
プール裏面塗装部						
塗装色	白		※N-95	防錆塗装	変性エポキシ樹脂系塗料(溶接部のみ)	
				プール天端、入水梯子ステップ内踏面、コースNo.標示・手描き		
				オーバーフロー内アングルL-30全面		
				センターライン(側面のみ)、5Mライン(側面のみ)、クロスライン(側面のみ)		
マーキング	※発行年度記号は最新版を使用すること					
	黒文字	ピニールフィルム	水深標示			
寸法許容差	赤文字	ピニールフィルム	吸込口標示			
	センターライン(側面のみ)、5Mライン(側面のみ)、クロスライン(側面のみ)					
	コースNo.標示(12ヶ所)、水深標示(6ヶ所)、吸込口標示(2ヶ所)					
水平許容差	ノンスリップ塗装(珪砂6号)					
	プール天端(一部)、入水梯子ステップ内踏面					
	ノンスリップ塗装(FB材)					
寸法許容差	長さ	-0 ~ +20mm				
	幅	-0 ~ +20mm				
	水深	水深1m以上±1%以内・水深1m未満±1.5%以内				
水平許容差	オーバーフロー天端高さ計測の最高、最低の差±5mm以内。					
プールタイル工事特記仕様書						
構造	ステンレススチール製全溶接構造		床面:セラミックタイル貼り仕上			


## 一ルタイル工事特記仕様書

構 造	ステンレススチール製全溶接構造	床面：セラミックタイル貼り仕上	
	プール床面	100角二丁ノンスリップタイル	192×92×9
	入水スロープ踏面	100角二丁エンボスタイル	192×92×9
	入水スロープ踏面(端部)	100角二丁波形片取タイル(セーフティーライン付)	192×92×9


	建築工事	設備工事	プール本体工事	
工事用電源	○			200V 45kVA
荷揚用重機	○			底板 1ton梱包
プールサイド躯体工事	○			階下漏水対策のアスファルト防水工事
プール基礎工事	○			基礎天端仕上精度は、±5mm以内である事 尚、基礎天端の高さ寸法は、施工精度を考慮して水深寸法より15mm下げる値とする
SUSアンカーブレート埋設工事	○		支給	SUSアンカーブレートはプール工事支給品
据付用基礎墨出し工事	○			通り墨・プール位置墨・レベル基本墨
SUS本体工事			○	全溶接構造 手摺合む
プールタイル工事			○	床面部
プール下地コンクリート工事	○			床部、床部はSUS304メッシュ(100×100×φ6)敷設
プールタイル工事用副資材	○			砂、珪砂、セメント
伸縮目地用シリリング	○			プール床タイルの外周(-成分形シリコンシリリング)
同上用伸縮目地材工事	○			プール床タイルの外周(発泡ポリエチレン)
プールタイル基準墨出し工事	○			通り墨・プール位置墨・レベル基本墨
プール塗装工事			○	プール天端・その他(フッ素塗装仕上)
シリリング工事	○			各金属部品適り部、プールサイド取合部(-成分形シリコンコーキング)
配管工事		○		各ノズルの相フランジ、継手、パッキン、ボルト、ナット(SUS)の取付及び以降配管工事
酸洗い	○			
あく抜き用水	○			
引渡し用満水	○			

図面番号	図名	工事名称	縮 尺	
A-1406	プール平面図・仕様書	春日部市学校温水プール建設工事	A1 1:100 A3 1:200	春日部市 学校教育部 教育施設課

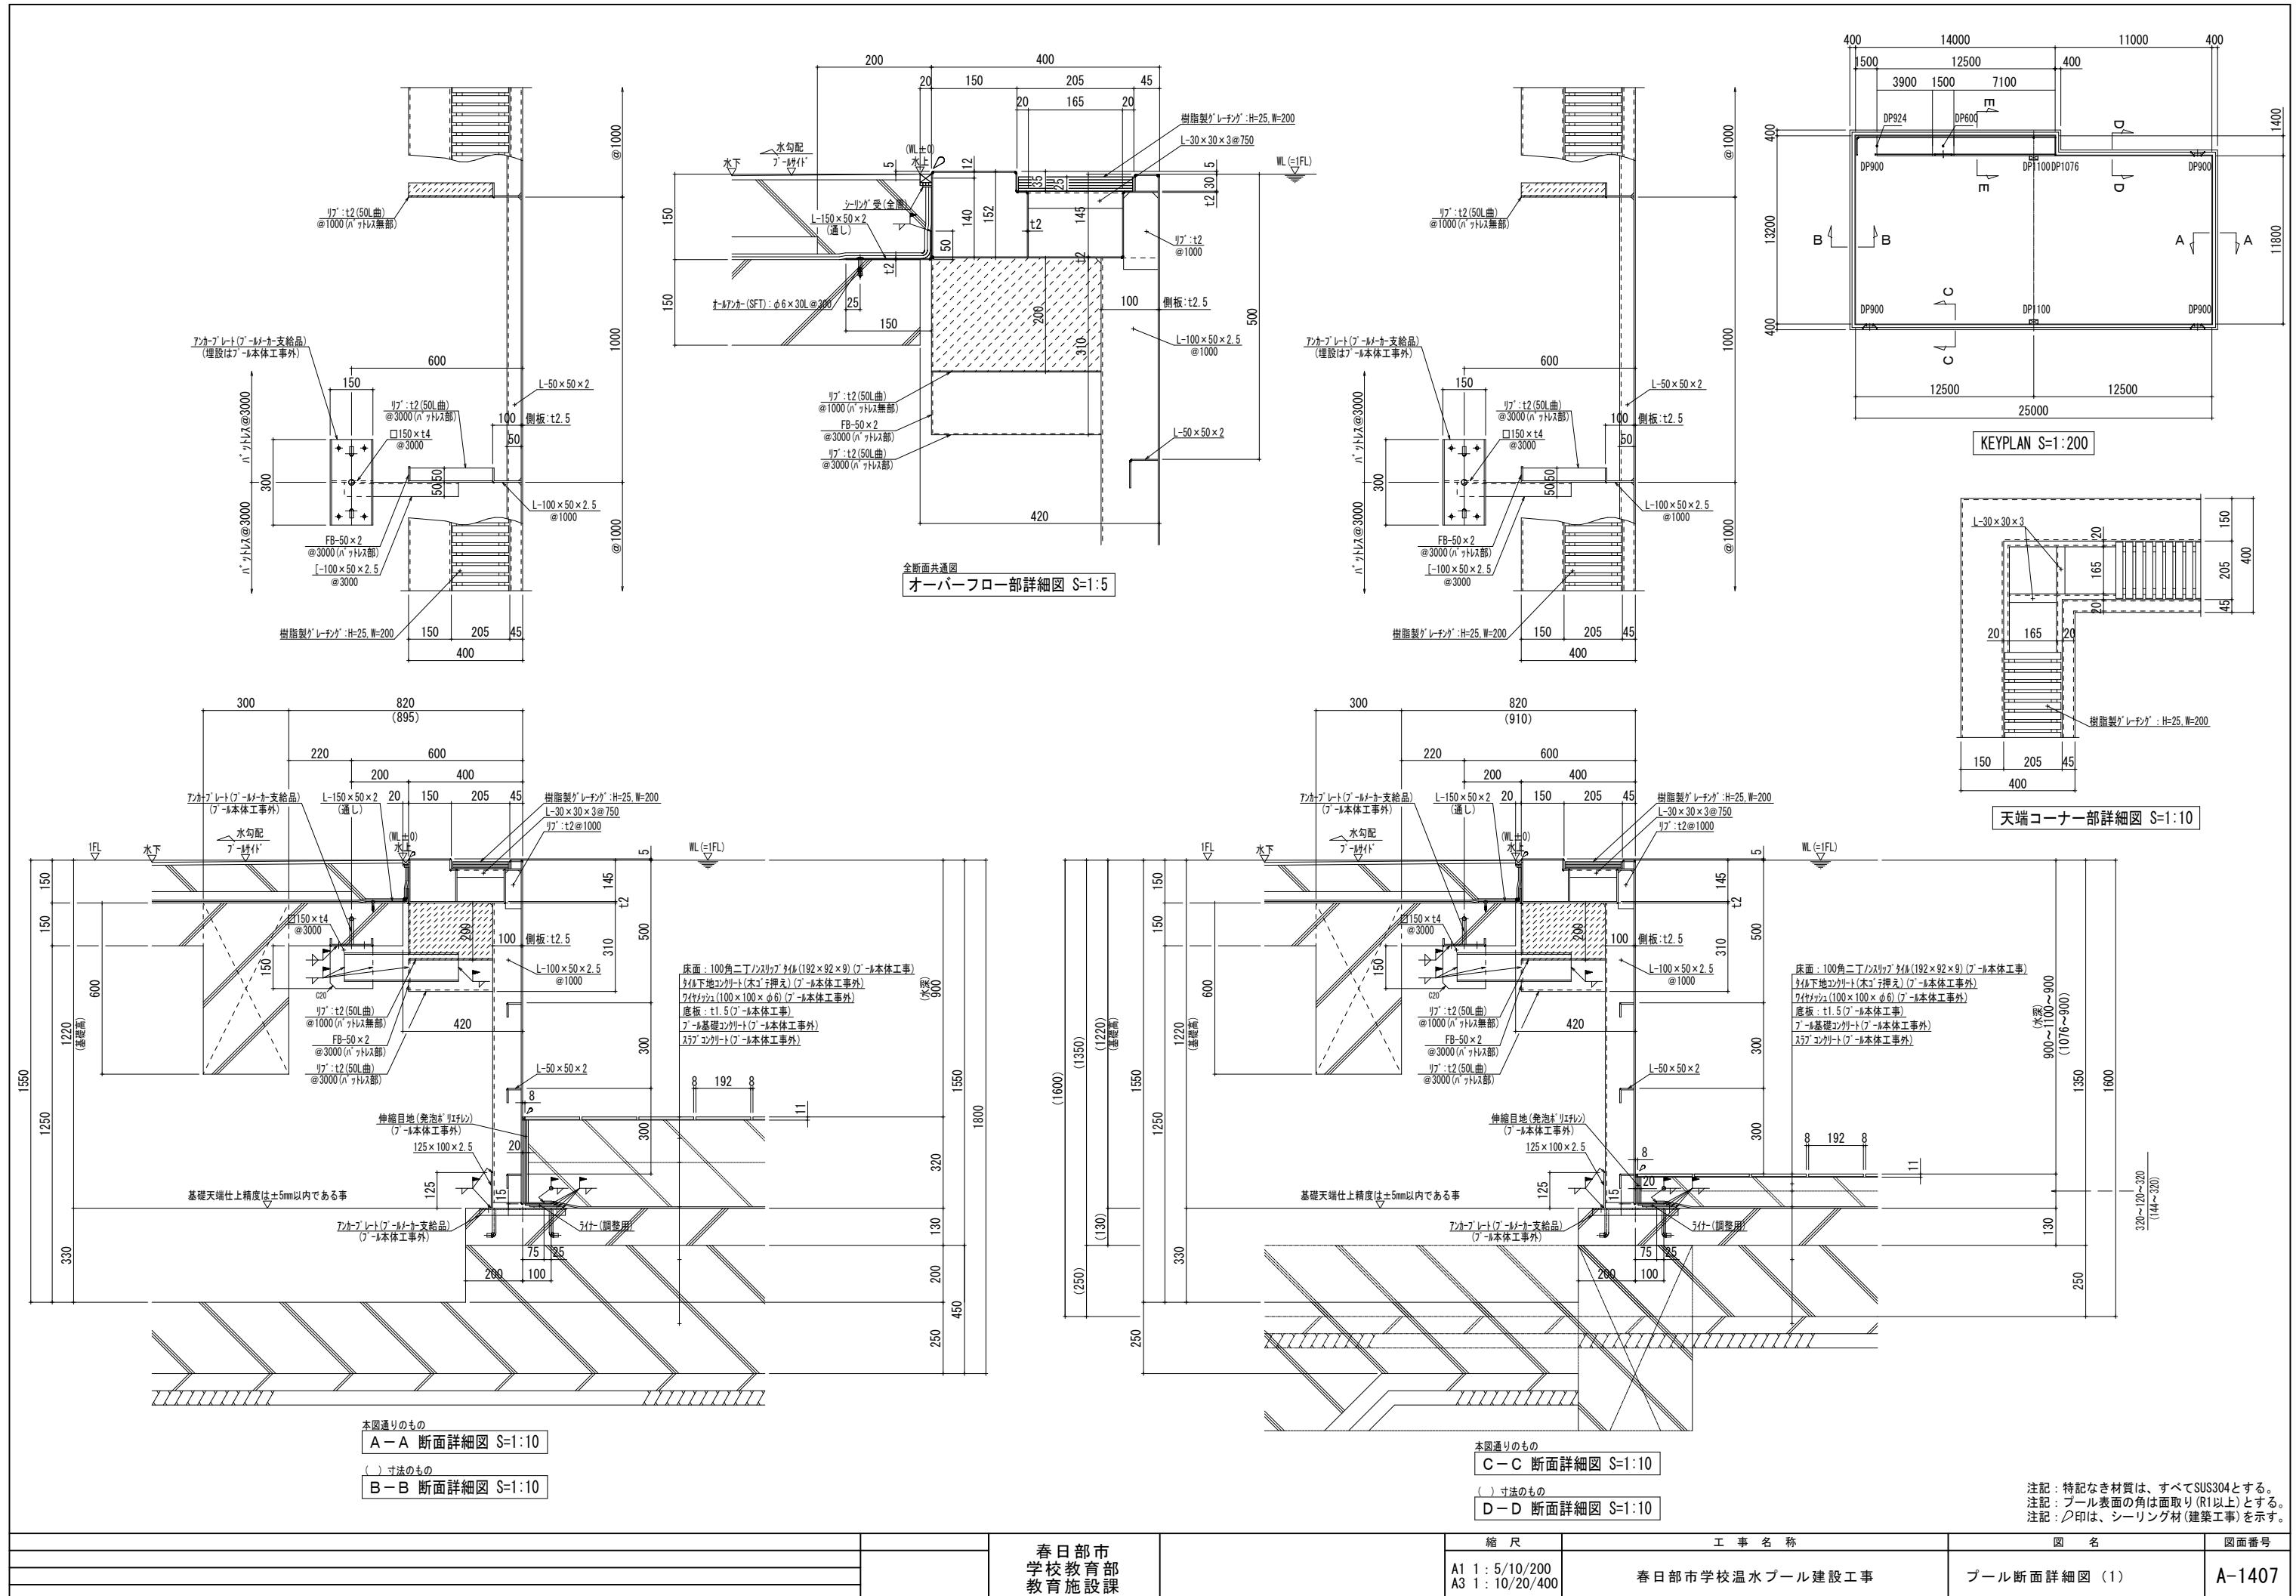


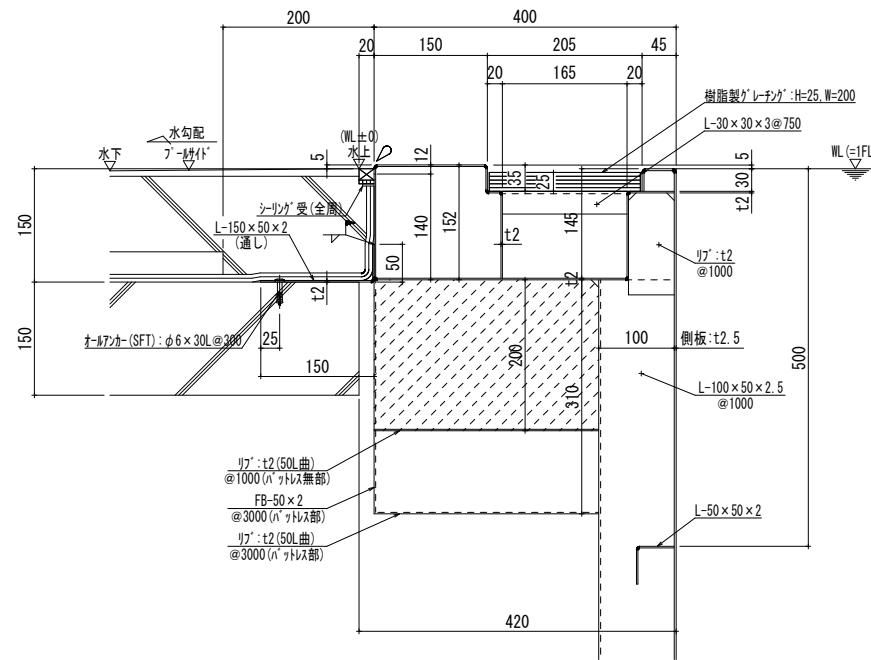


全断面共通図  
オーバーフロー部詳細図 S=1:5

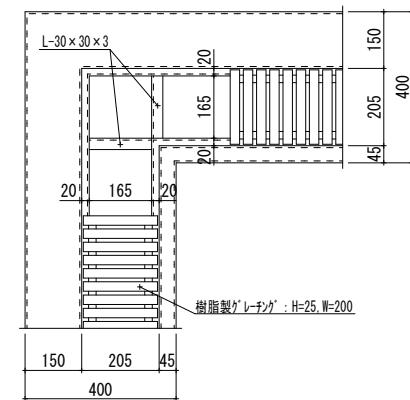

天端コーナー部詳細図 S=1:10

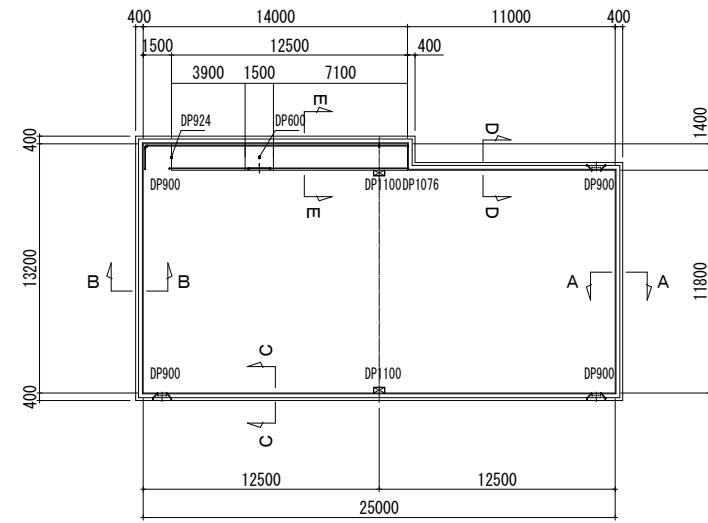


KEYPLAN S=1:200

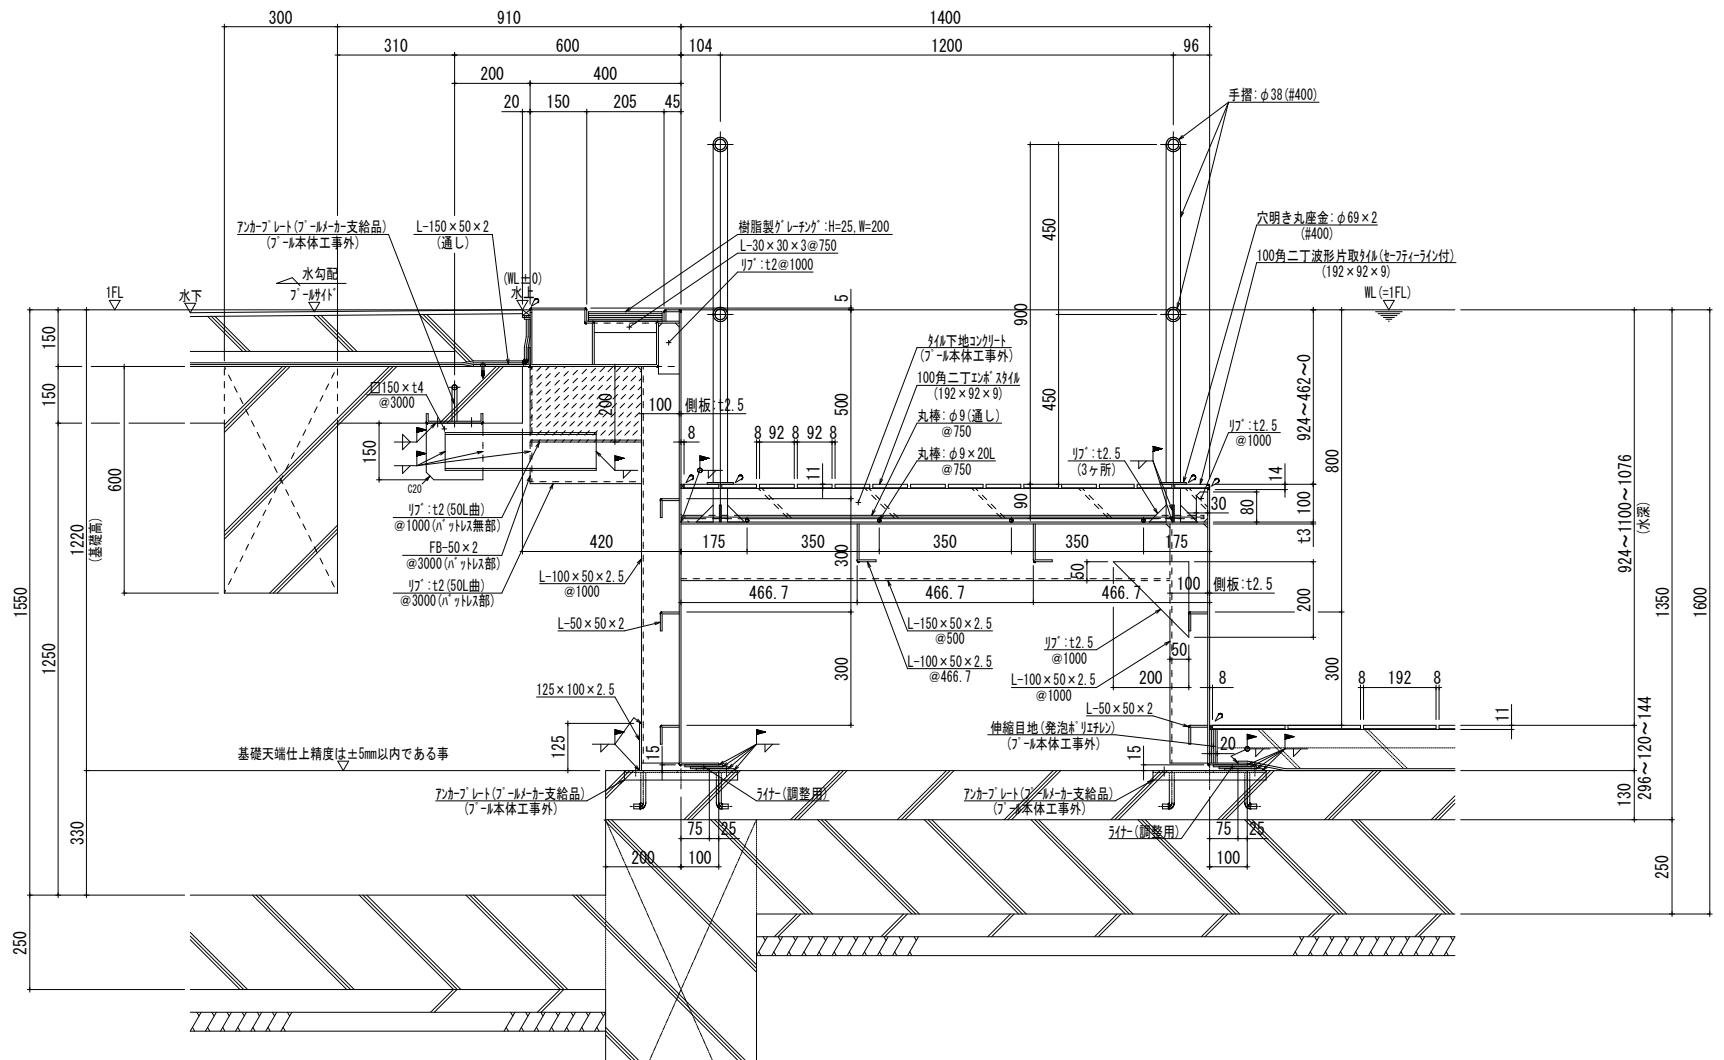


E-E 断面詳細図 S=1:10

注記：特記なき材質は、すべてSUS304とする。  
注記：プール表面の角は面取り(R1以上)とする。  
注記：印は、シーリング材(建築工事)を示す。


注記：△印は、ソーラン材(建築工事)を示す。						
図面番号	図名	工事名称	縮尺			
A-1408	プール断面詳細図（2）	春日部市学校温水プール建設工事	A1 1:5/10/200 A3 1:10/20/400			春日部市学校教育施設課

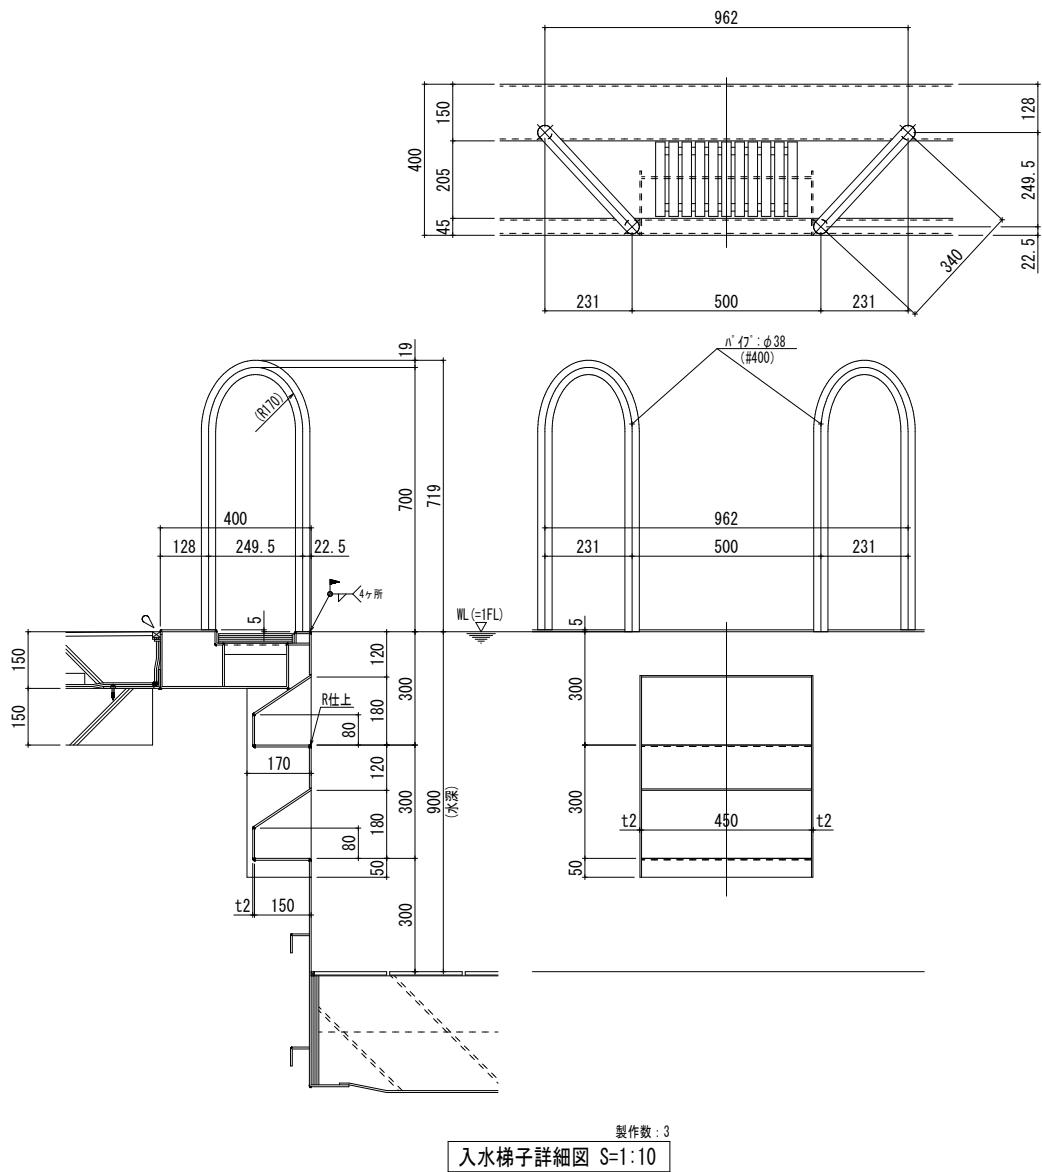


製作数：3

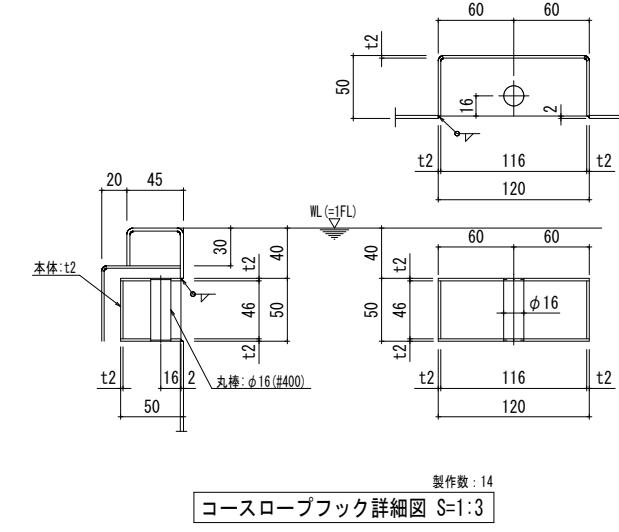


製作数：14

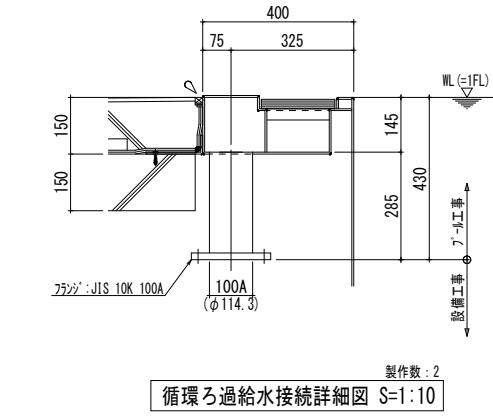


製作数 : 2

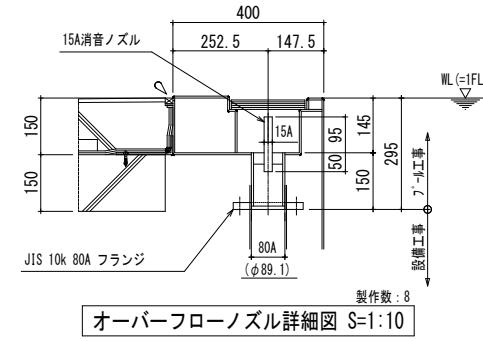


製作費

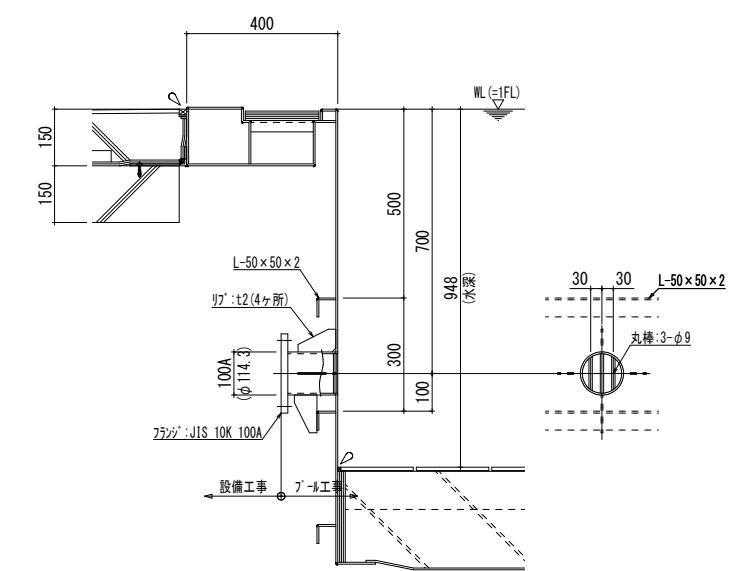

製作数:

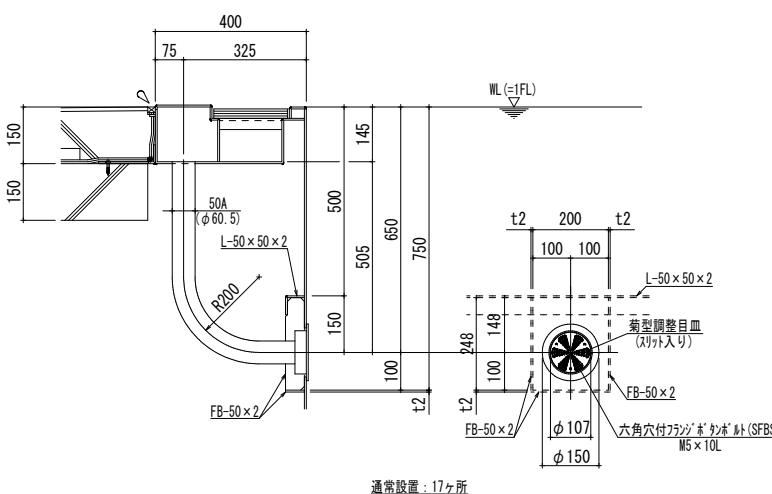

通常設置：17ヶ所

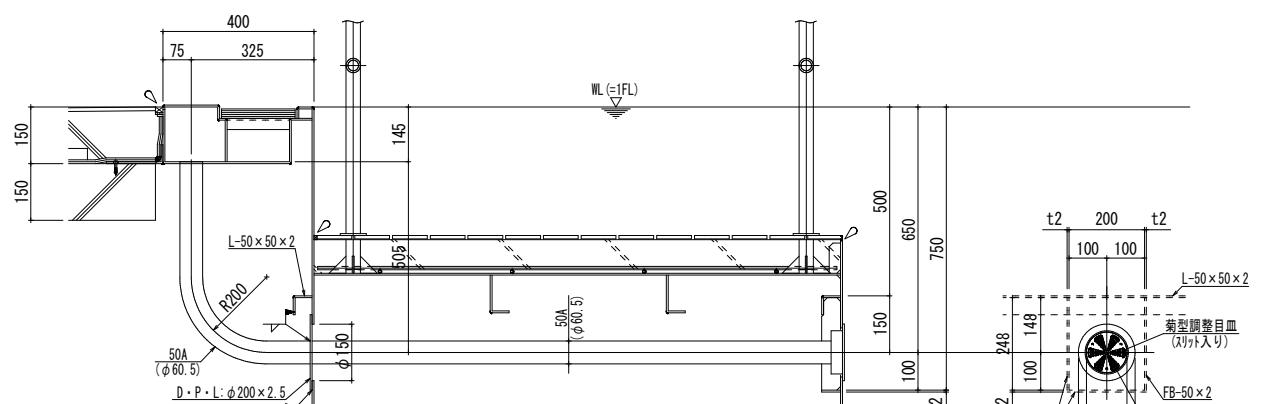


スローフ下設置：1ヶ所


製作数：18

注記：特記なき材質は、すべてSUS304とする。  
注記：プール表面の角は面取り(R1以上)とする。  
注記：△印は、シーリング材(建築工事)を示す。


注記：図は、アーチ構造（建築工事）を示す。						
図面番号	図名	工事名称	縮尺			
A-1409	プール部分詳細図（1）	春日部市学校温水プール建設工事	A1 1:3/10 A3 1:6/20			春日部市 学校教育部 教育施設課

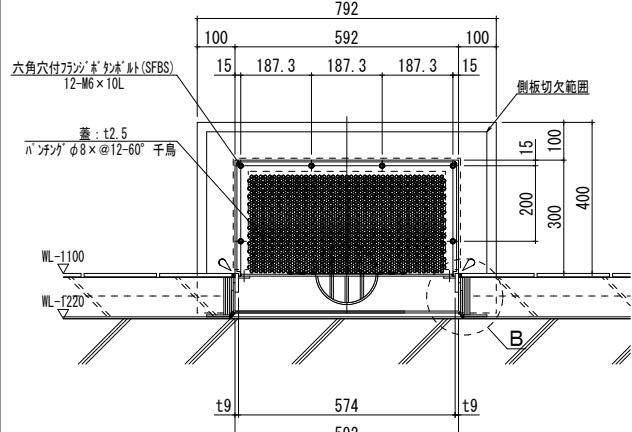


通常設置 : 14

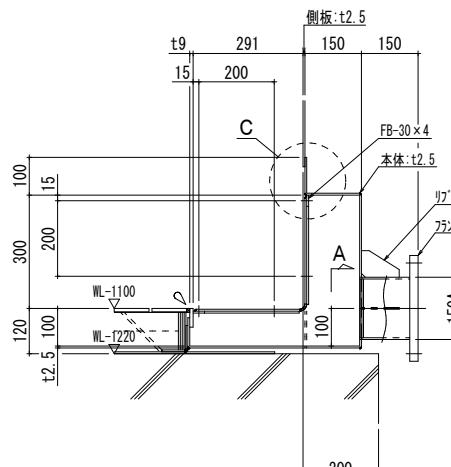


製作数：2

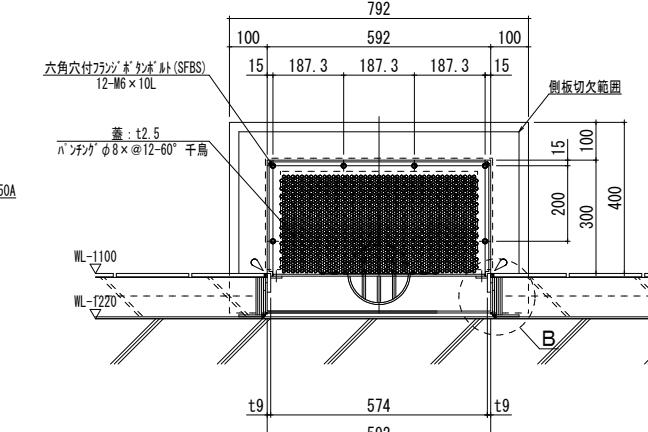


入口-フ<sup>°</sup>下設置：1ヶ

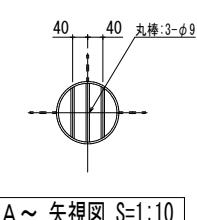

A ~ 矢視図 S=1:10

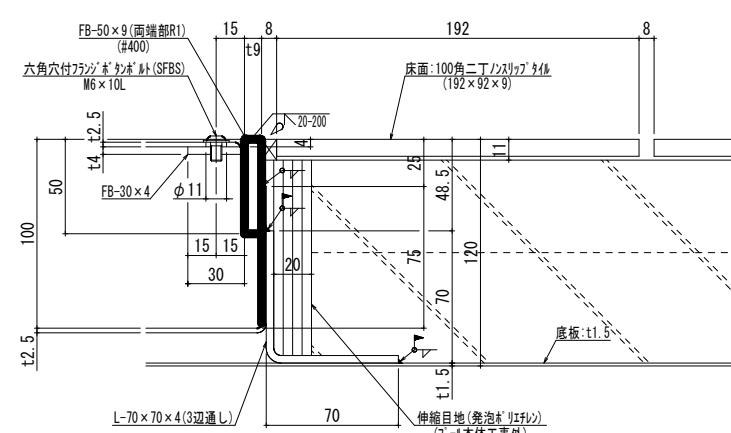


B部 詳細図 S=1:2

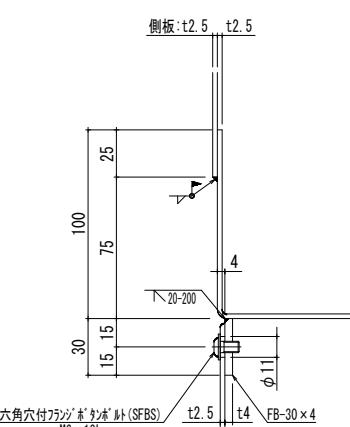


C部 詳細図 S=1:2

注記：特記なき材質は、すべてSUS304とする。  
注記：プール表面の角は面取り(R1以上)とする。  
注記：△印は、シーリング材(建築工事)を示す。


注記：△印は、ソーラン材(建築工事)を示す。						
図面番号	図名	工事名称	縮尺			
A-1410	プール部分詳細図（2）	春日部市学校温水プール建設工事	A1 1:2/10 A3 1:4/20			春日部市 学校教育部 教育施設課

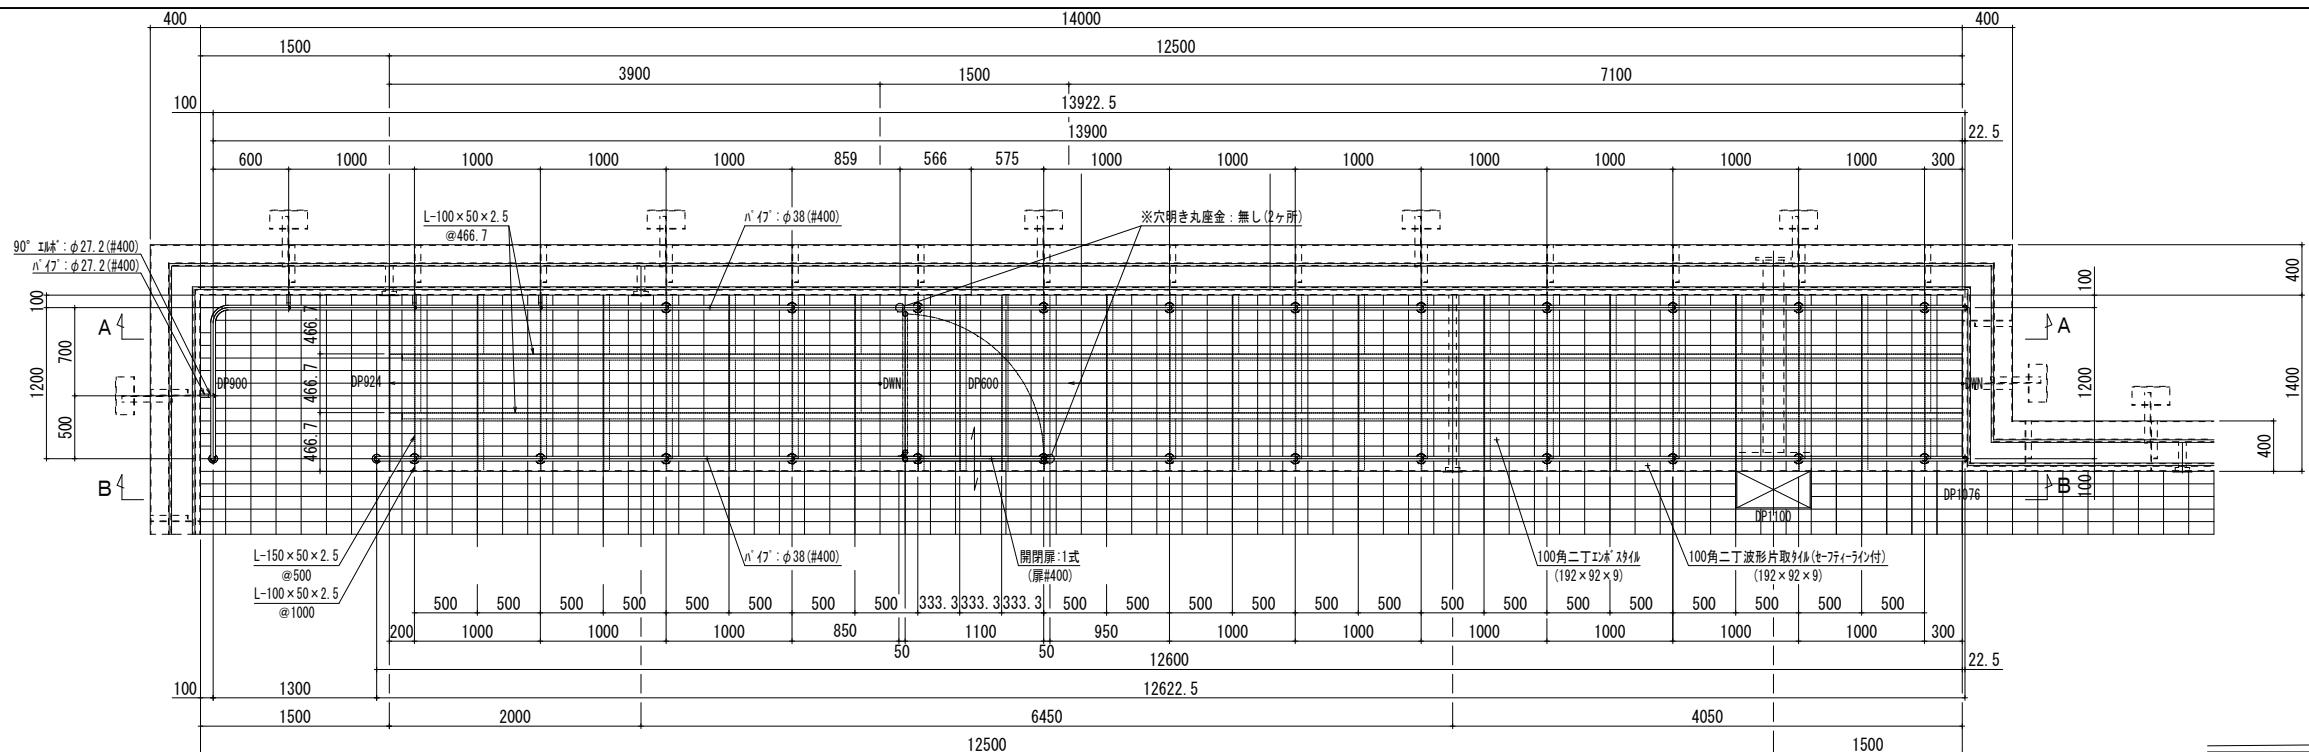

入水スロープ詳細図 S=1:30 製作数：1式

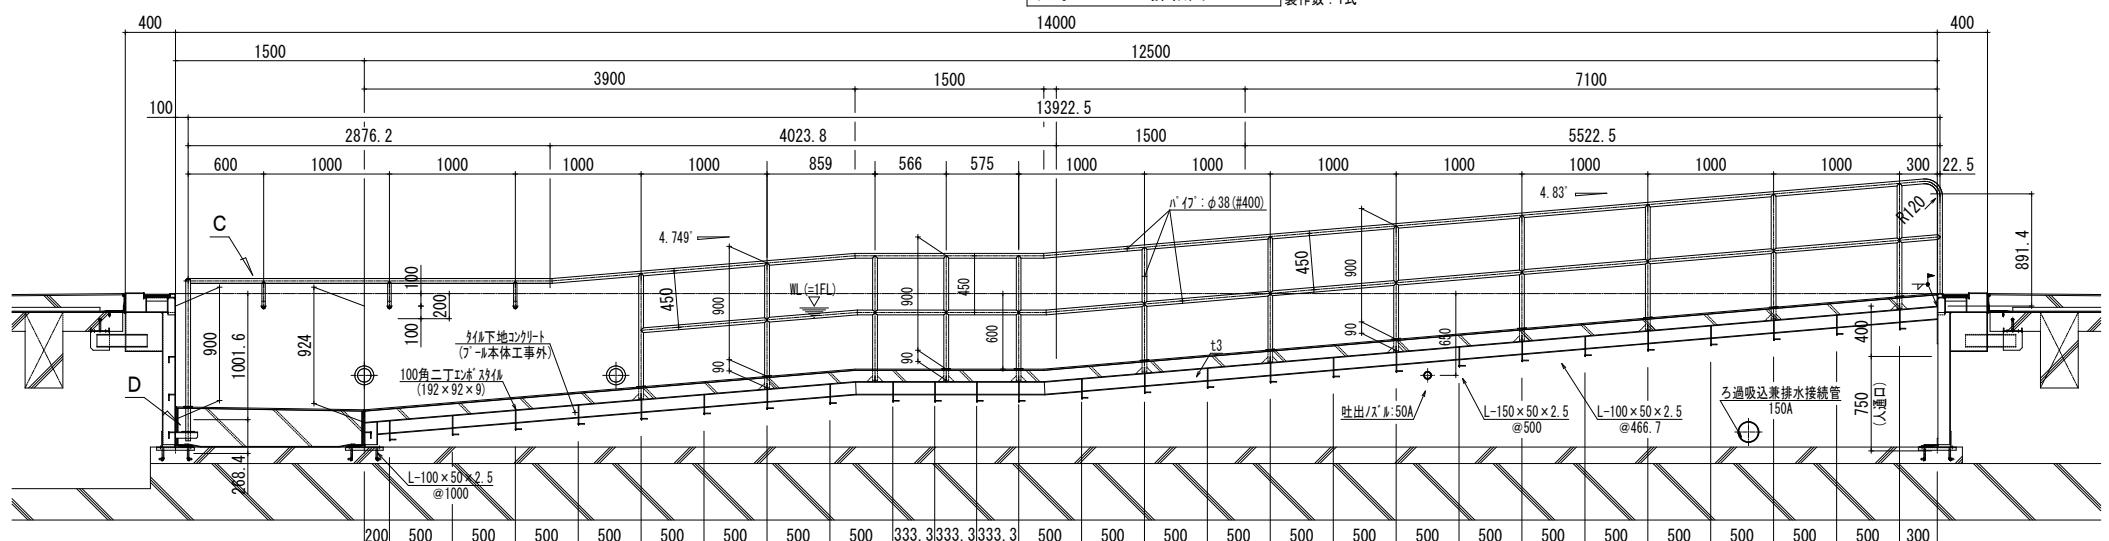

A-A 断面詳細図 S=1:30

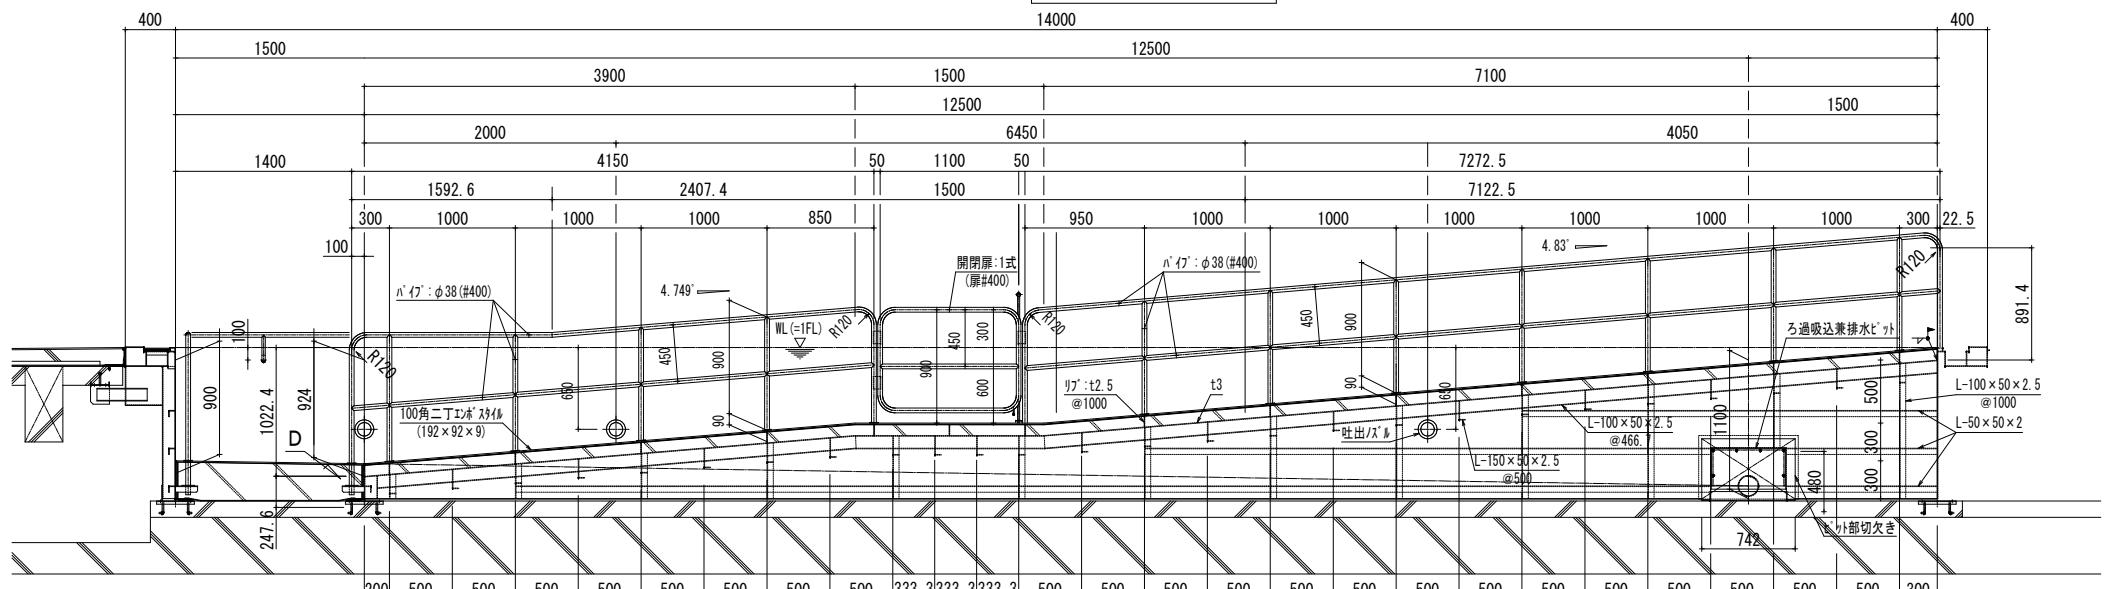










B-B 断面詳細図 S=1:30

注記：特記なき材質は、すべてSUS304とする。

注記：プール表面の角は面取り(R1以上)とする。


注記：△印は、シーリング材（建築工事）を示す。

B-B 断面詳細図 S=1:30					注記:△印は、シーリング材(建築工事)を示す。				
		春日部市 学校教育部 教育施設課			縮 尺	工 事 名 称	図 名	図面番号	
					A1 1 : 5/10/30 A3 1 : 10/20/60	春日部市学校温水プール建設工事	プール部分詳細図 (3)	A-1411	

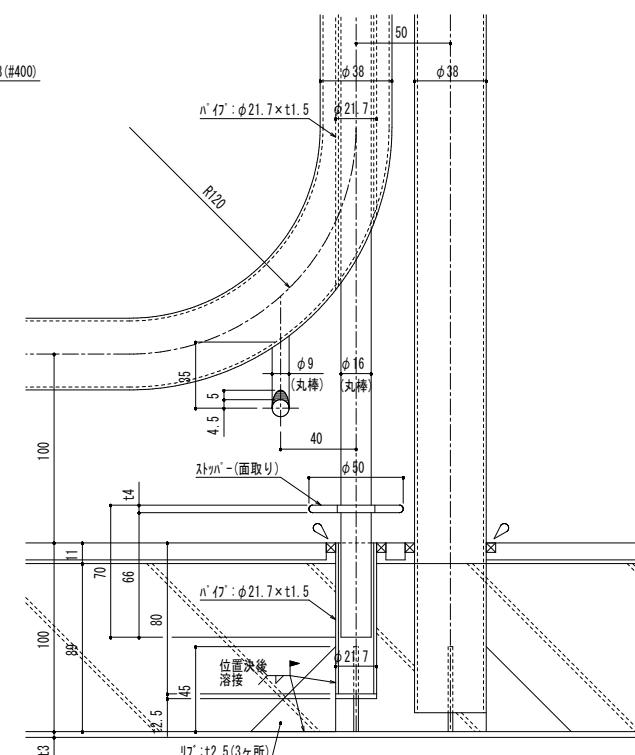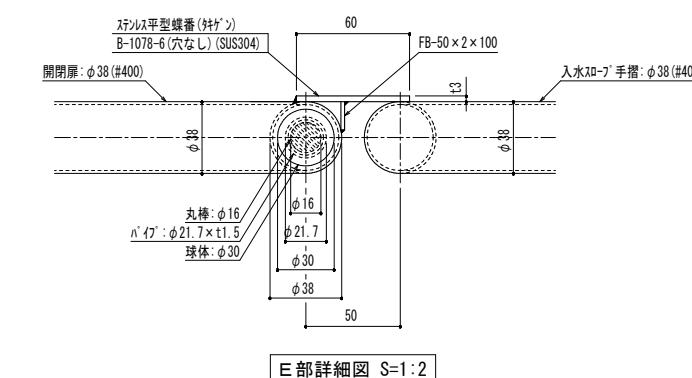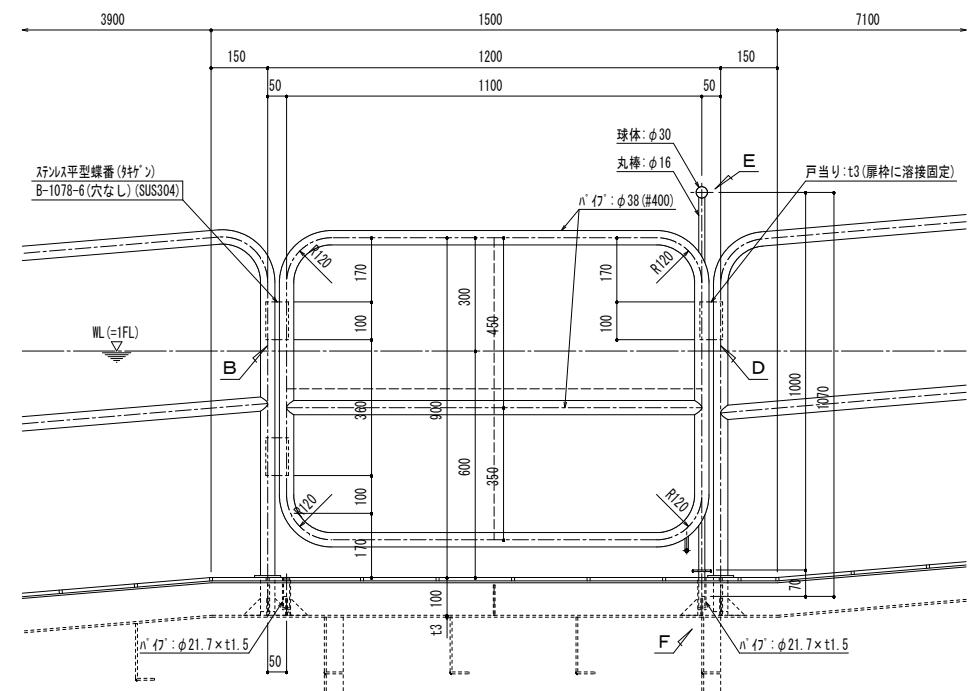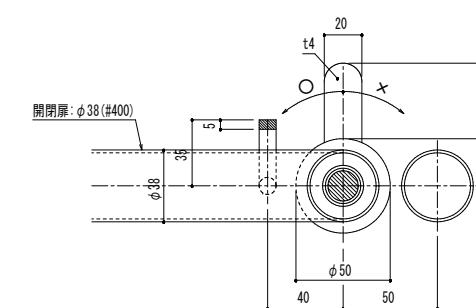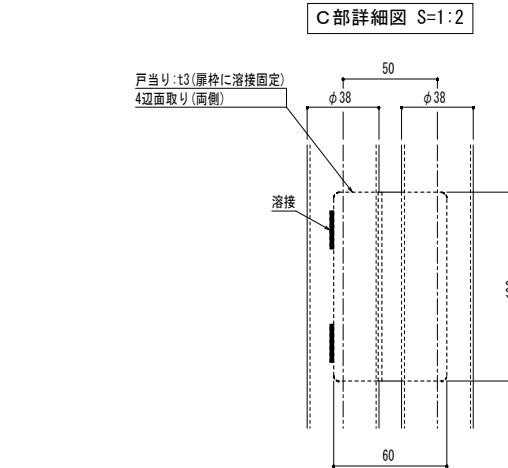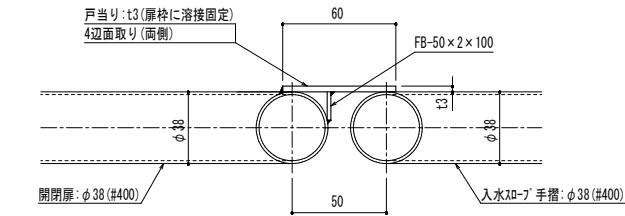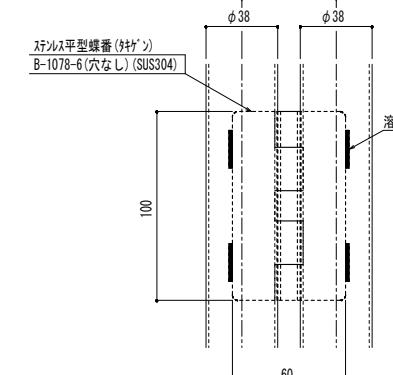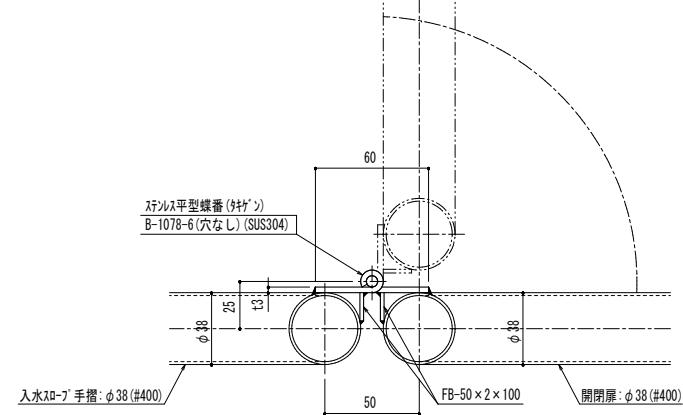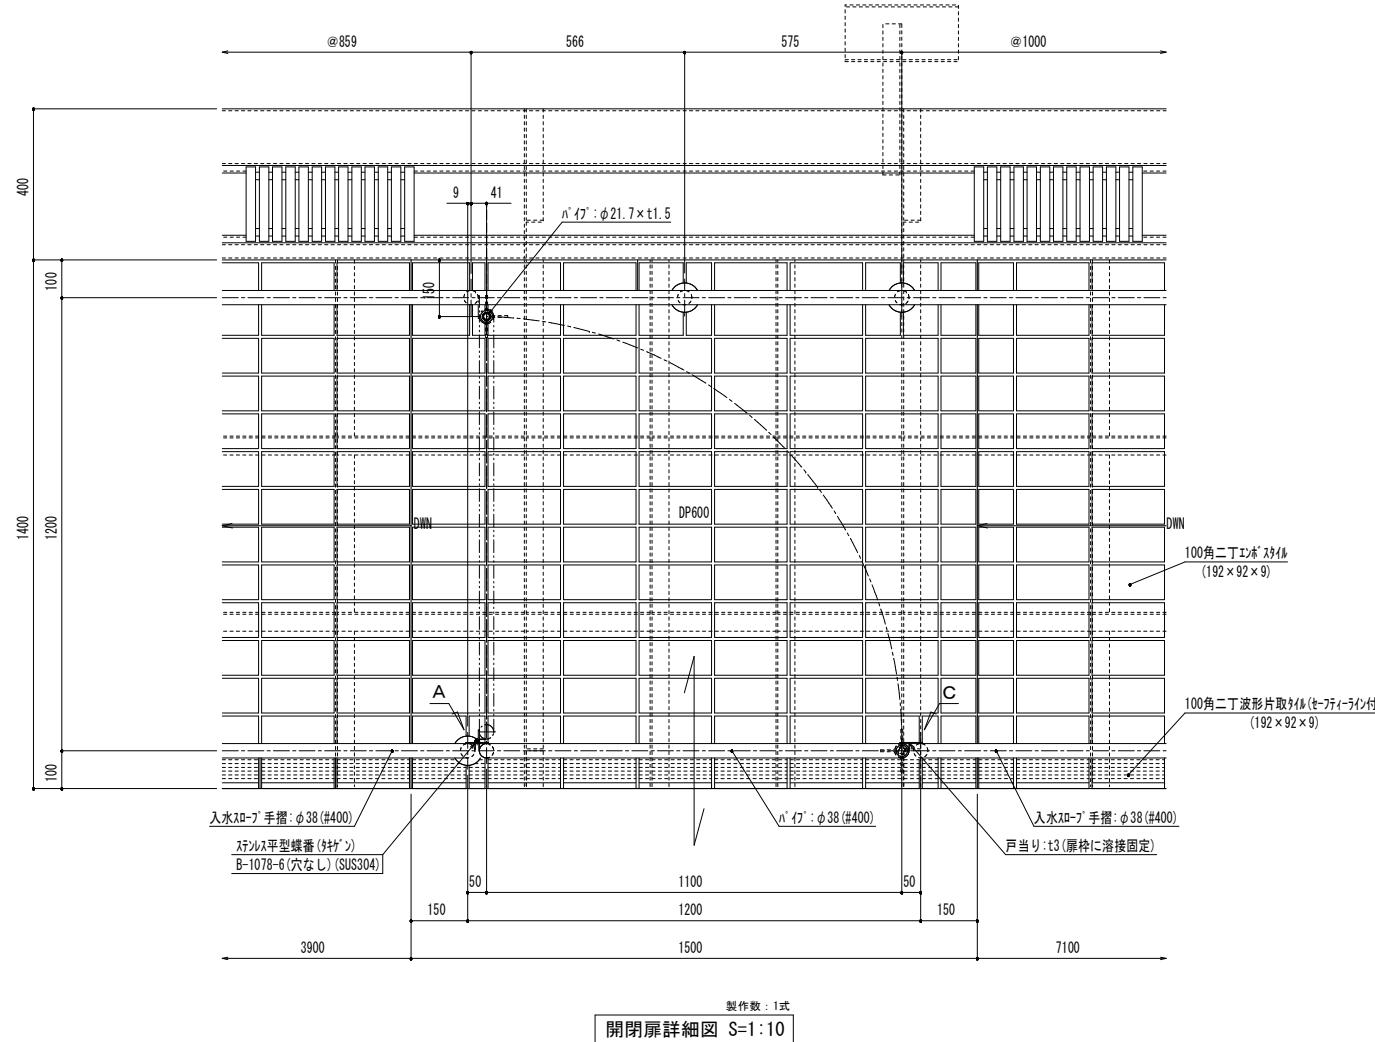


注記：特記なき材質は、すべてSUS304とする。  
注記：プール表面の角は面取り(R1以上)とする。  
注記：△印は、シーリング材(建築工事)を示す。


			縮 尺	工 事 名 称	図 名	図面番号
		春日部市 学校教育部 教育施設課	A1 1:2/10 A3 1:4/20	春日部市学校温水プール建設工事	プール部分詳細図 (4)	A-1412

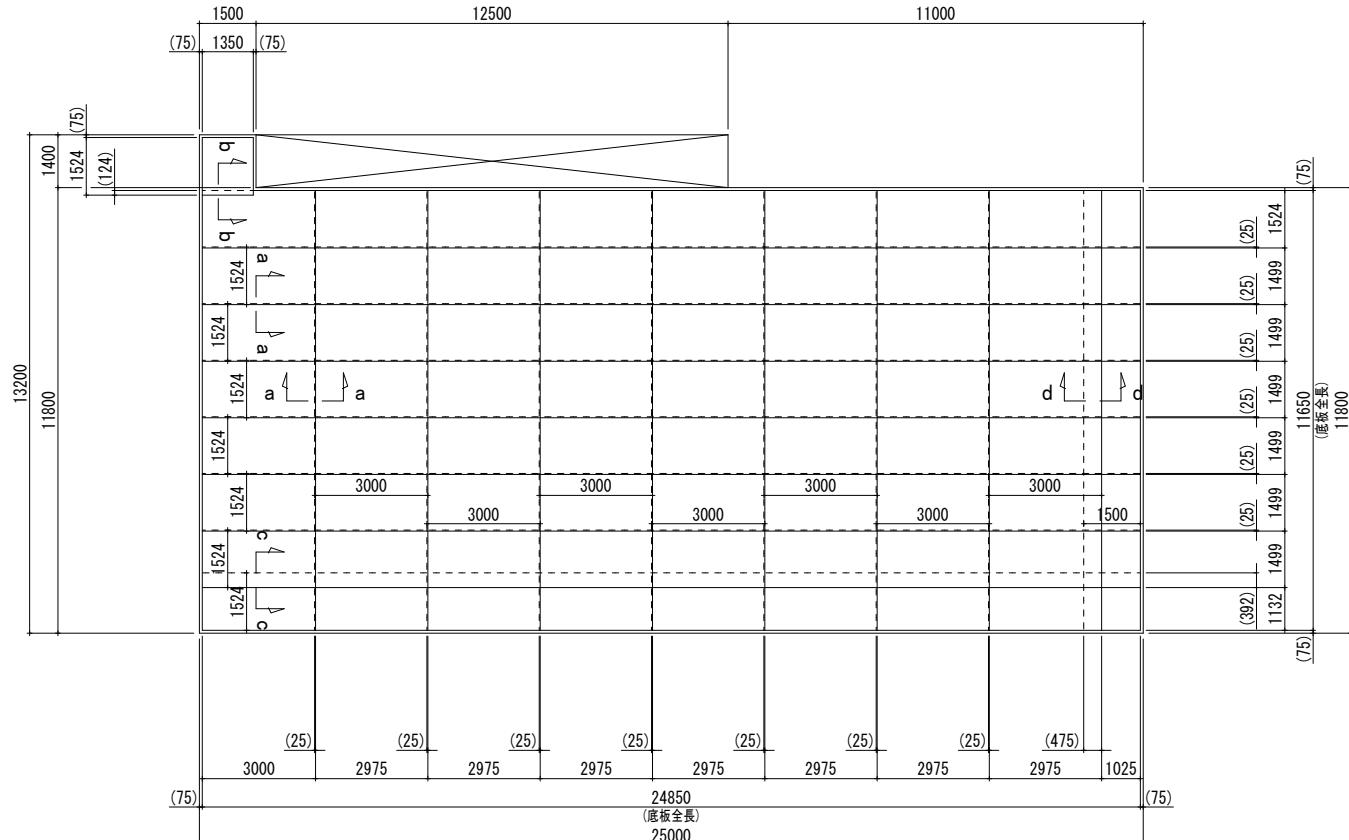


プール 底板割付図 S=1:100

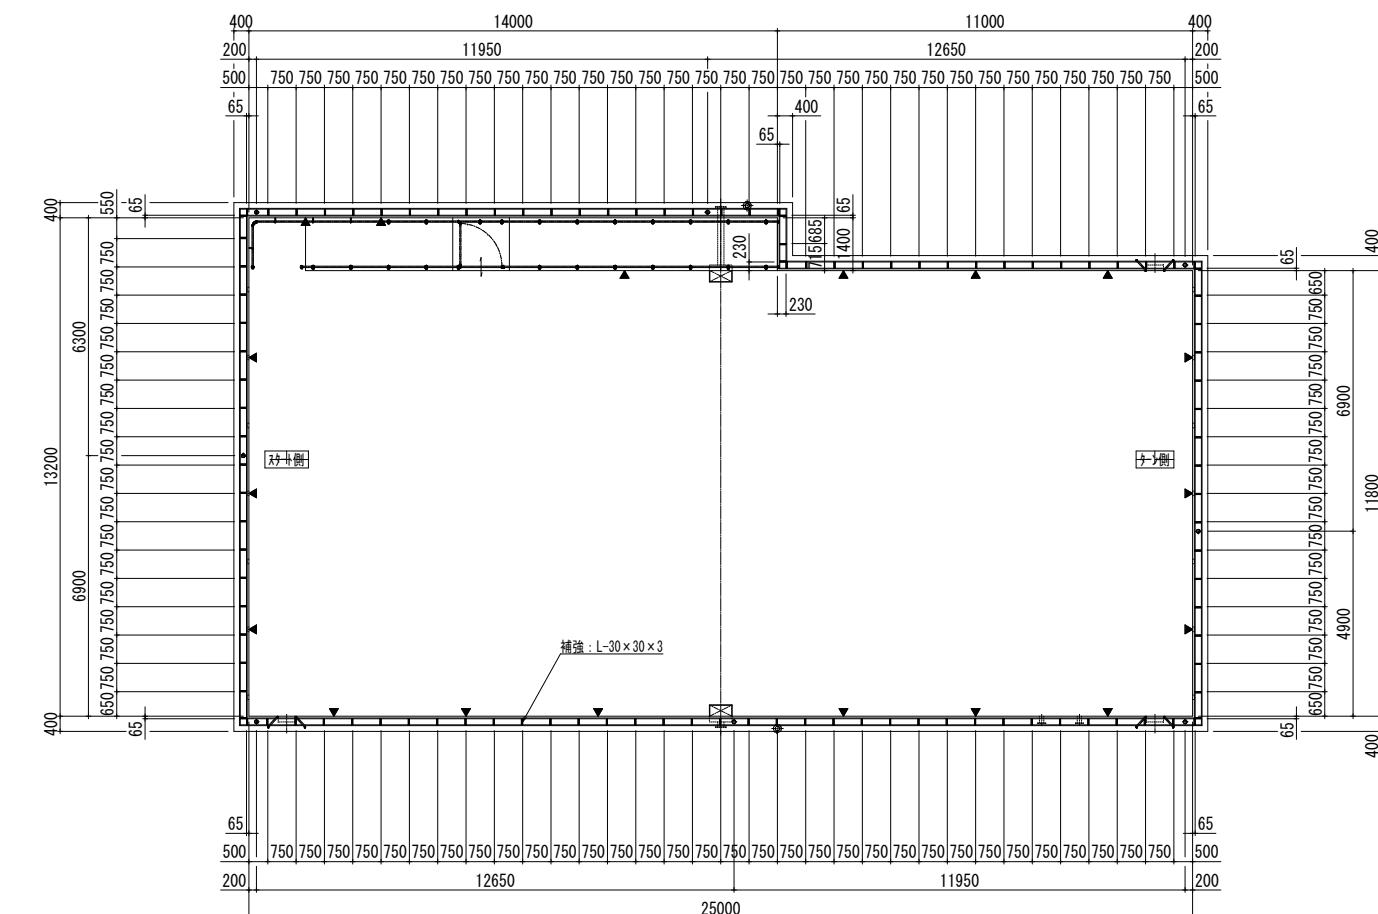


### プール オーバーフロー側溝補強配置図 S=1:100

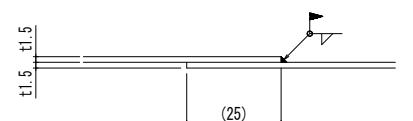


a-a 断面詳細図 S=1:1

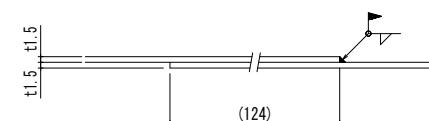

b-b 断面詳細図 S=1:1

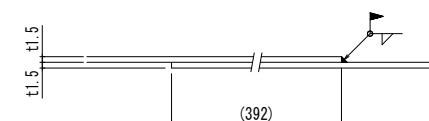


c-c 断面詳細図 S=1 : 1

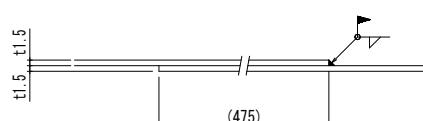


d-d 断面詳細図 S=1:1

注記：特記なき材質は、すべてSUS304とする。  
注記：プール表面の角は面取り(R1以上)とする。  
注記：印は、シーリング材(建築工事)を示す。

注記：印は、ノーウィン材(建築工事)を示す。									
		春日都市 学校教育部 教育施設課		縮 尺	工 事 名 称	図 名	図面番号		
				A1 1:1/100 A3 1:2/200	春日都市学校温水プール建設工事		プール底板割付図・ オーバーフロー側溝補強配置図		
							A-1413		

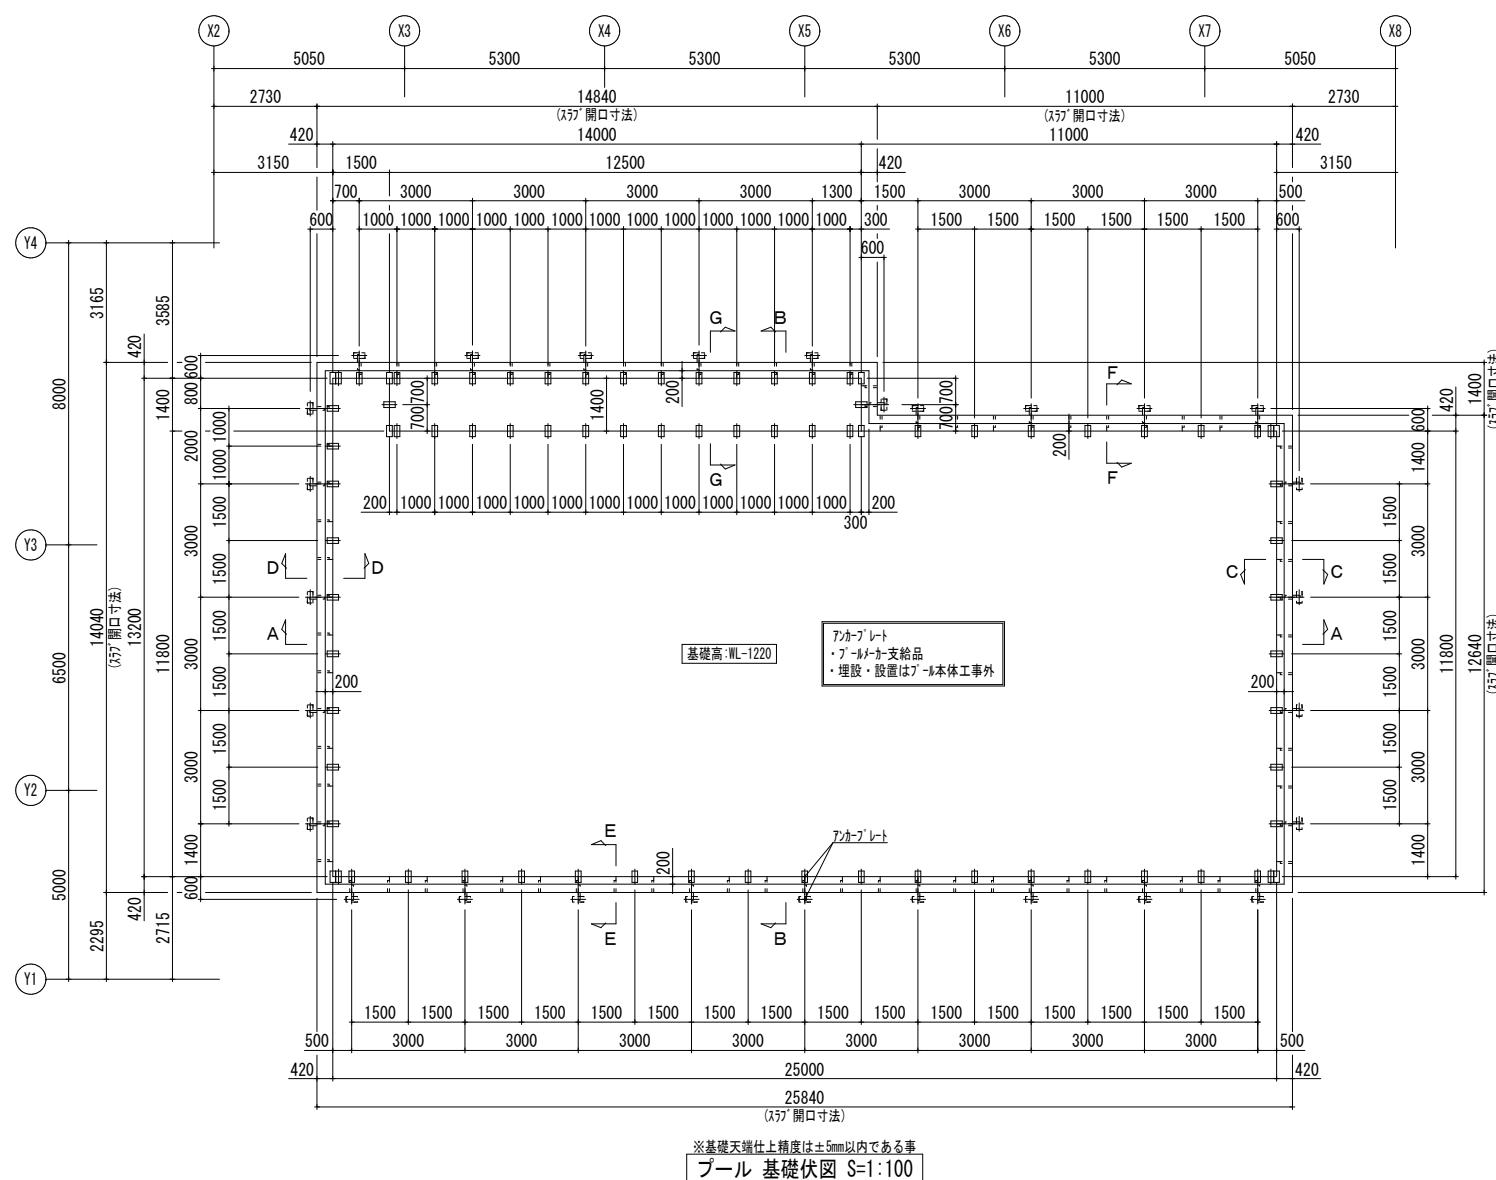


※基礎天端仕上精度は±5mm以内である  
プール 基礎伏図 S=1:10

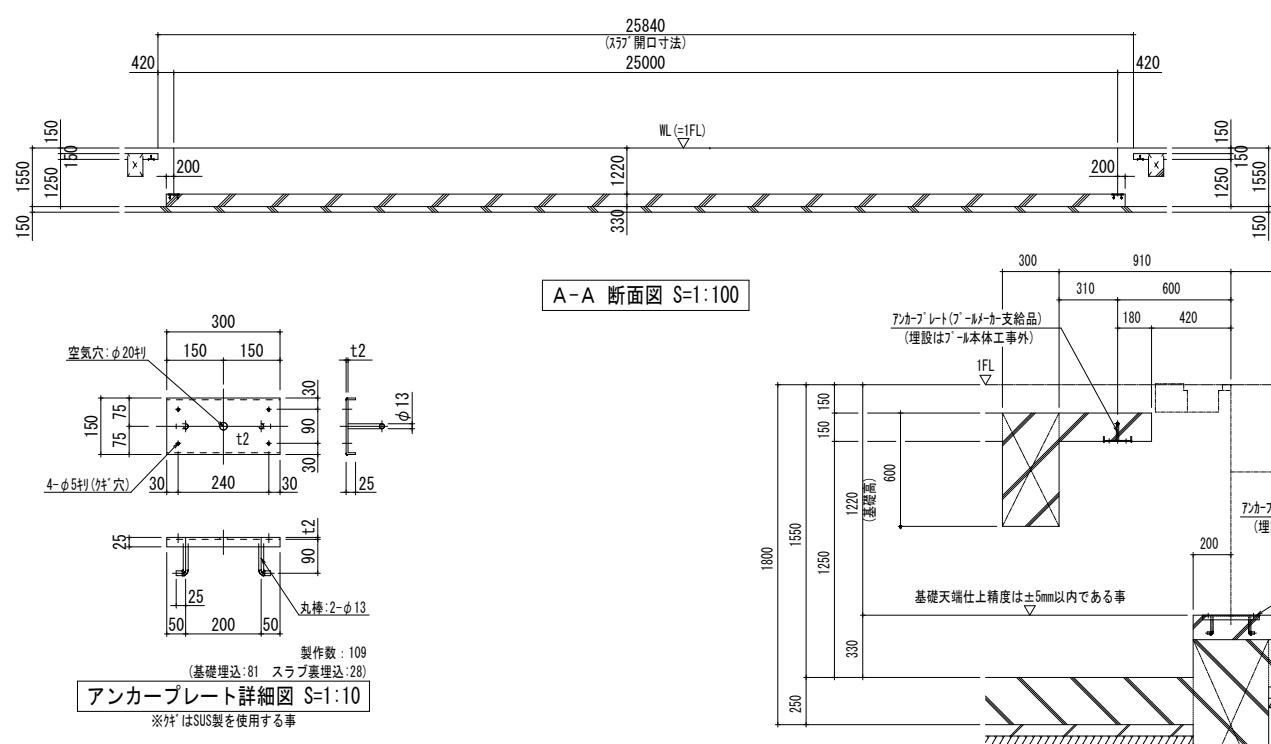


## アンカープレート詳細図 S=1:10

※<sup>外</sup>はSUS製を使用する


G-G 基礎断面詳細図 S=1:20

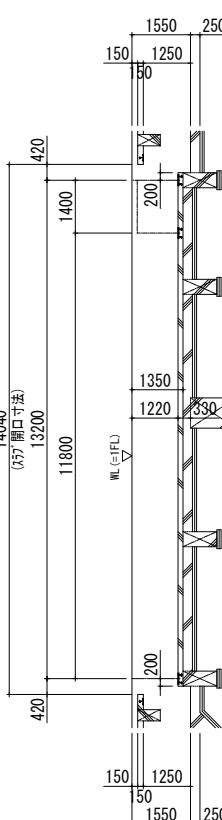

B-B 断面図 S=1:100

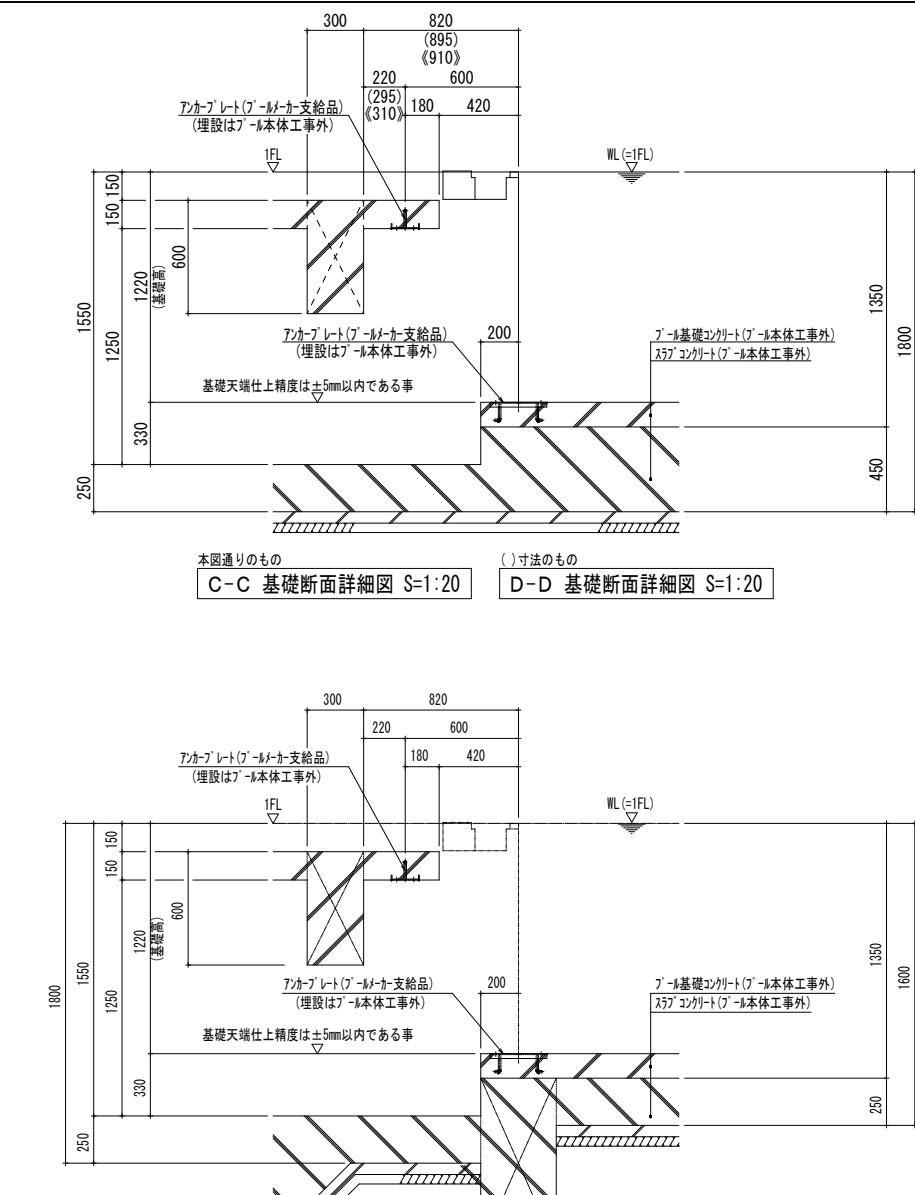

E-E 基礎断面詳細図 S=1:20

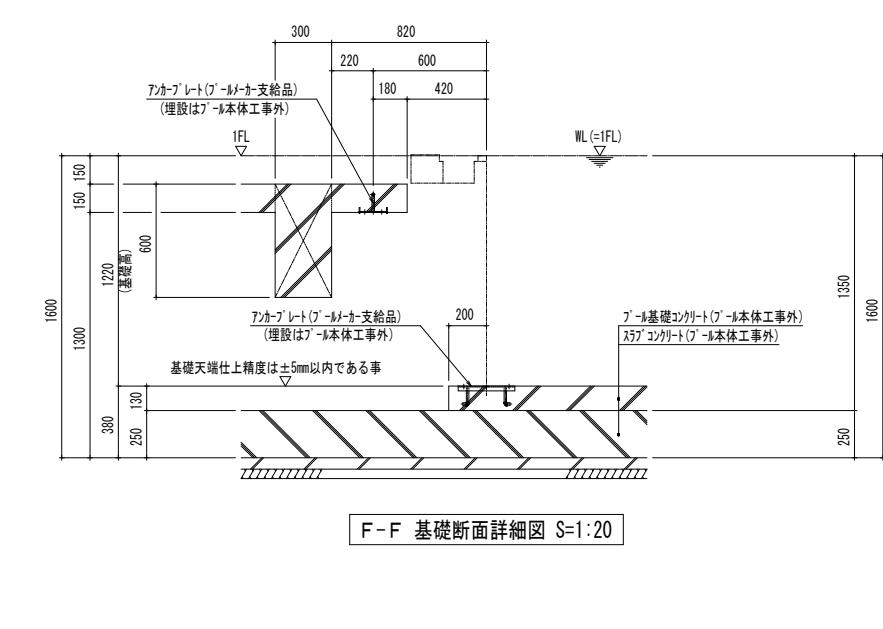


E-E 基礎断面詳細図 S=1:20

注記：特記なき材質は、すべてSUS304とする。  
注記：プール表面の角は面取り(R1以上)とする。


注記:D印は、シーリング材(建築工事)を示す。

注記: △印は、ソーランノ材(建築工事)を示す。


C-C 基礎断面詳細図 C-1-20				注記：印は、ノーウィン材（建築工事）を示す。		
		縮 尺	工 事 名 称	図 名	図面番号	
	春日部市 学校教育部 教育施設課	A1 1 : 10/20/100 A3 1 : 20/40/200	春日部市学校温水プール建設工事	プール基礎伏図・基礎詳細図	A-1414	

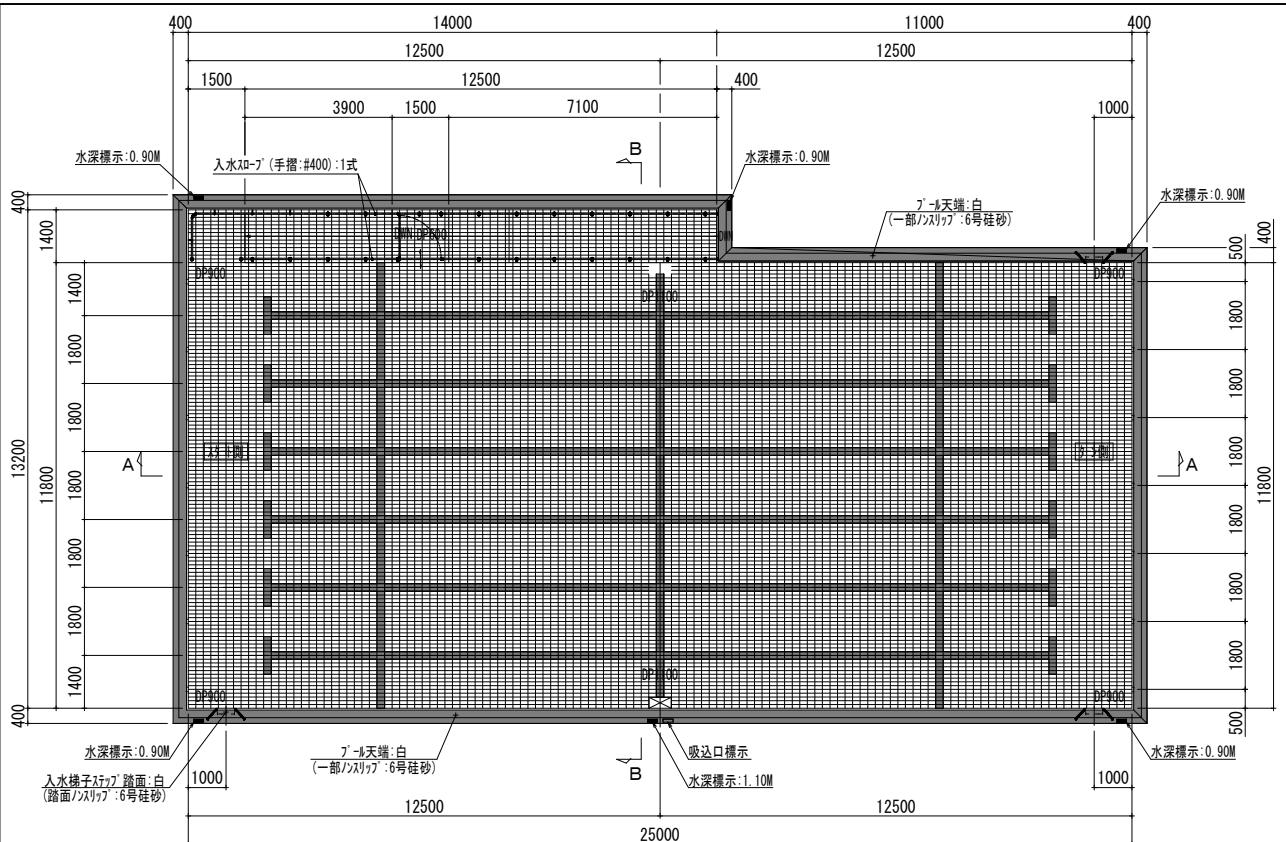


プール 塗装図 S=1:100

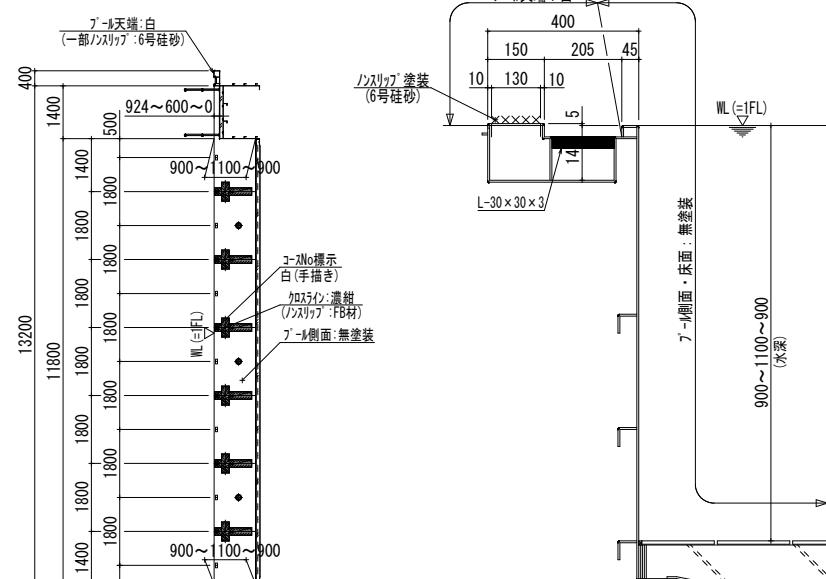


B-B 断面図 S=1:100

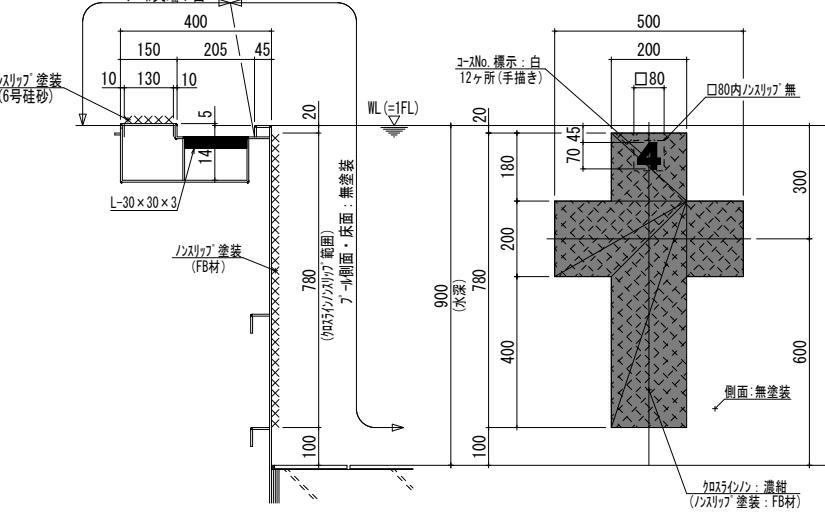


プール短辺側・クロスライン塗装詳細図 S=1:10

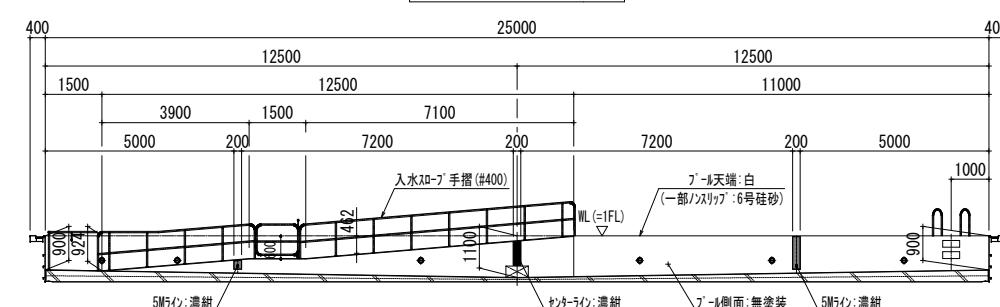

A-A 断面図 S=1:

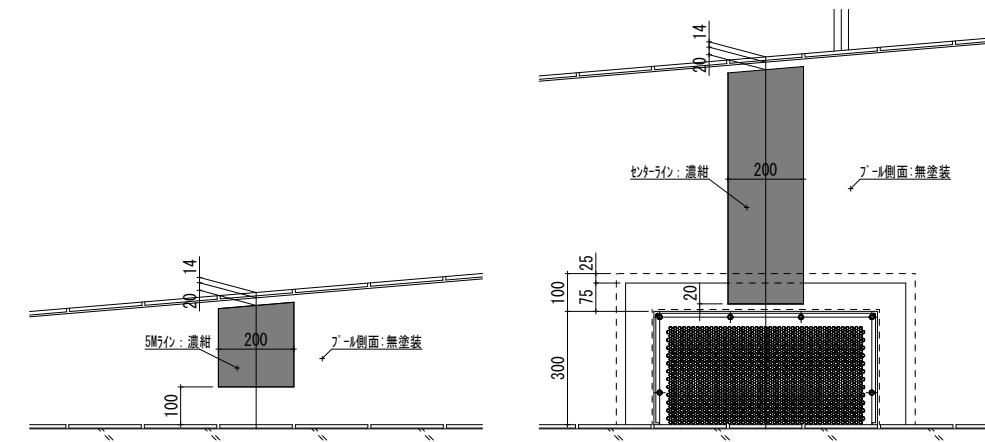


## 5Mライン塗装詳細図 S=1:10 (スロー<sup>2</sup>/側)

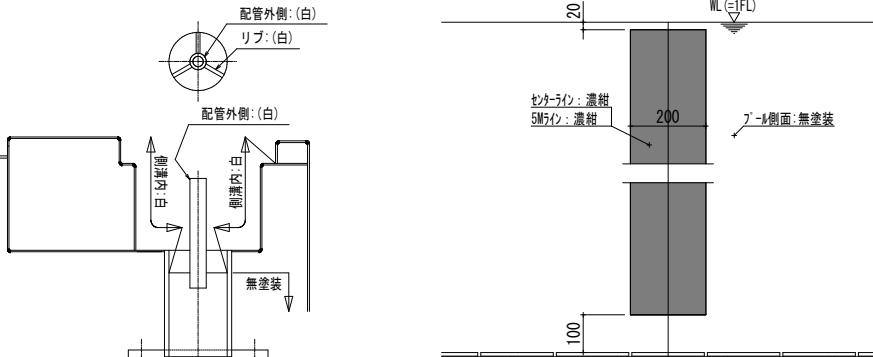

## オーバーフローノズル部 塗装詳細図

センター・ライン・5M・ライン塗装詳細図 S=1:10

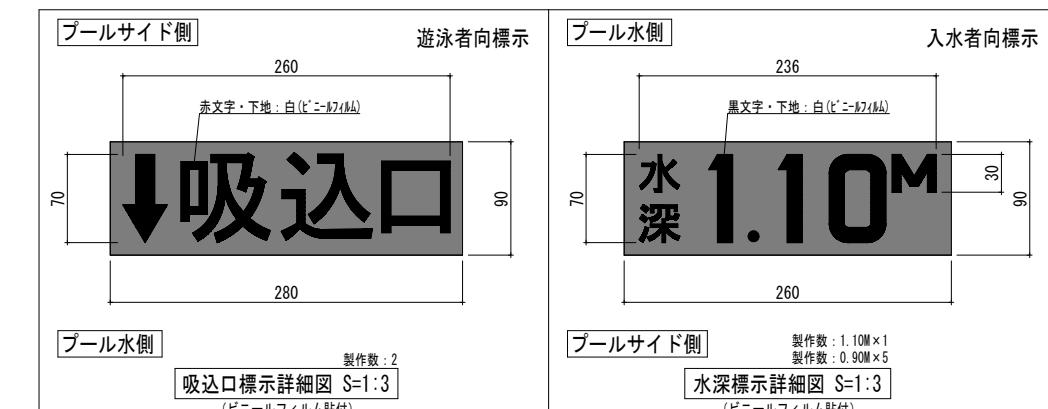

水側 製作数  
吸込口標示詳細図 S=1:





プール塗装工事特記仕様書					
塗装仕様	プール表面塗装部	プール天端、ライン及び標示、その他			
	素地調整・脱脂	清掃、脱脂、ケレン処理			
	下塗り	エポキシプライマー			
	防錆塗装	鋼板用プライマー(底板塗装範囲 溶接部のみ)			
	中塗り	エポキシ樹脂塗料			
	上塗り 1回目	フッ素樹脂塗料 指定色			
	ノンスリップ処理	珪砂6号、FB材			
	上塗り 2回目	フッ素樹脂塗料 指定色			
	各種ライン	フッ素樹脂塗料 指定色			
	各種標示	フッ素樹脂塗料 指定色			
塗装色	プール裏面塗装部	防錆塗装	変性エポキシ樹脂系塗料(溶接部のみ)		
	白	※N-95	プール天端、入水梯子ステップ内踏面、コースNo. 標示：手描き オーバーフロー内アングルL-30全面		
	濃紺	※75-20L	センターライン(側面のみ)、5Mライン(側面のみ)、クロスライン(側面のみ) ※発行年度記号は最新版を使用すること		
	黒文字	ビニールフィルム	水深標示		
	赤文字	ビニールフィルム	吸込口標示		
	マーキング	センターライン(側面のみ)、5Mライン(側面のみ)、クロスライン(側面のみ) コースNo. 標示(12ヶ所)、水深標示(6ヶ所)、吸込口標示(2ヶ所)			
ノルカバ 塗装(珪砂6号)	プール天端(一部)、入水梯子ステップ内踏面				
ノルカバ 油性(珪砂6号)	センターライン(側面のみ)				

クロスライン(側面のみ)  
注記 1: 入水梯子手摺、入水スローブ手摺、吐出ノズル目皿、コースロープフック丸棒は、ミガキ(#400)仕上とする。  
注記 2: 接地ビット叢(バンギングプレート)は28仕上とする。

注記 1: 入水梯子手摺、入水スロープ手摺、吐出ノズル目皿、コーススロープフック丸棒  
注記 2: 排水ピット蓋(パンチングプレート)は28尺寸とする



ライティングシステム天井プール仕様（吊り天井タイプ）				水平部天井納まり詳細図（アルミ角パイプ並行方向） A1 1 : 2.5/A3 1:5	水平部天井納まり詳細図（アルミ角パイ直行方向） A1 1 : 2.5/A3 1:5
吊りボルト及びナット ・3/8" ・軟鋼線材ダクロタイズド処理品	ハンガー（ビス付ハンガー） ・水平天井用 ・厚み t 2.0	アルミ角パイプ ・アルミ製 38×12×t 1.0 L=3,000~5,000 ・溶融亜鉛めっき鋼板ダクロタイズド処理品	落下防止クリップ ・厚み t 1.5 ・溶融亜鉛めっき鋼板ダクロタイズド処理品		
アルミメインTバー ・アルミ製 L=3,000 ・アルマイド処理品	アルミクロスTバー ・アルミ製 L=884 ・アルマイド処理品	アルミ角パイプジョイント ・高耐食性めっき鋼板	アルミTメインバージョイント ・アルミ製		
アルミクロスTバージョイント金物 ・アルミ製	セルフドリーリングビス ・SUS MBテクス なべ サガード SG処理品 (PAN: 4x13~32mm)	断熱イソシアヌレートボード ・サイズ: W910×L3,000 厚み t 20	見切縫 ・アルミ製 L=3,000 ・塩ビ製 ・アルマイド処理品		
天井（軽量システム天井）一般部基本納まり（見上げ図） A1 1 : 20 A3 1 : 40					

仕様	
ライニング	ゲルコート人工大理石
シンク	ゲルコート人工大理石 ECL 2104515 ECL 1204515
点検口	SUS HL 架台:SUSアングル 30x30x3

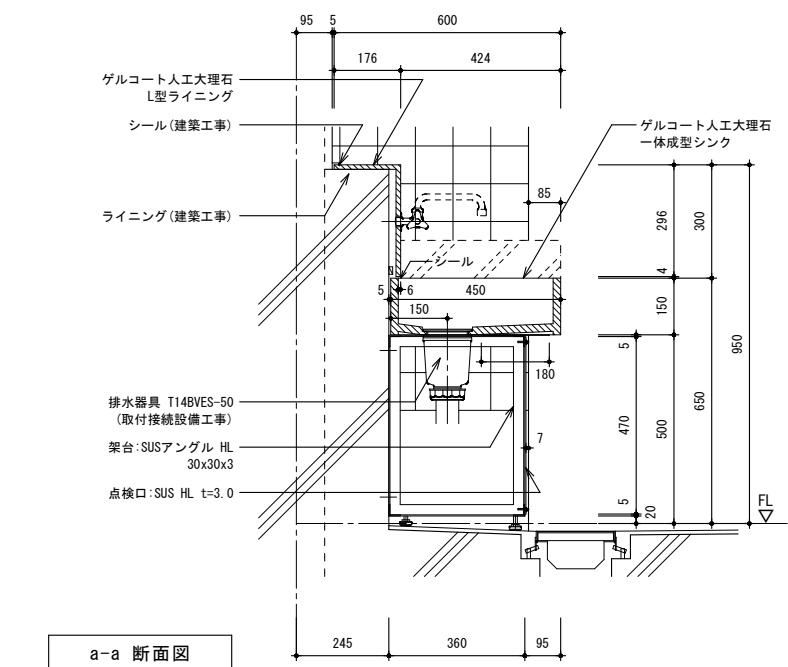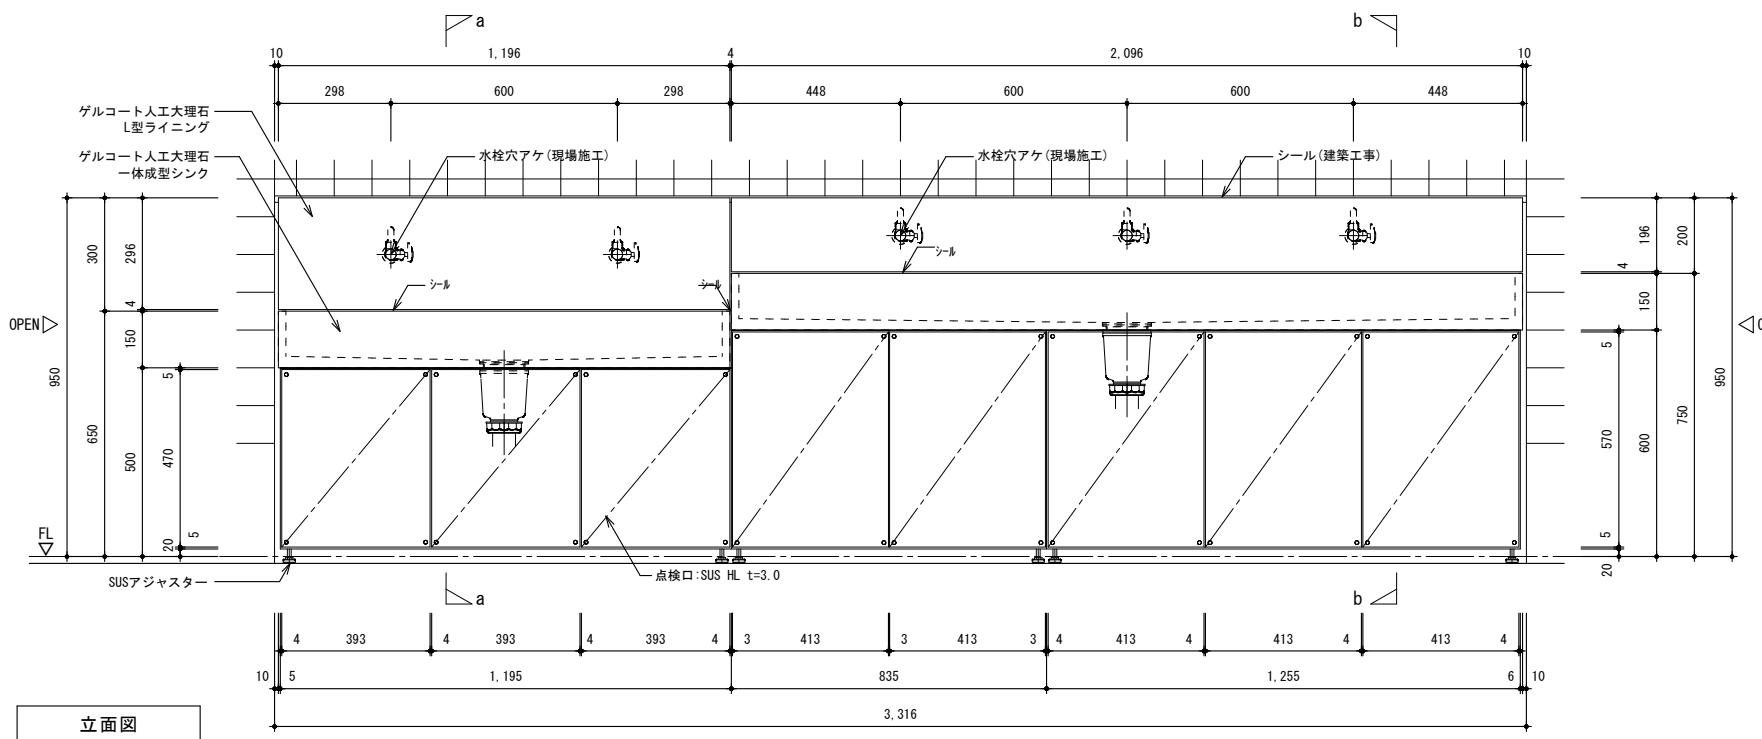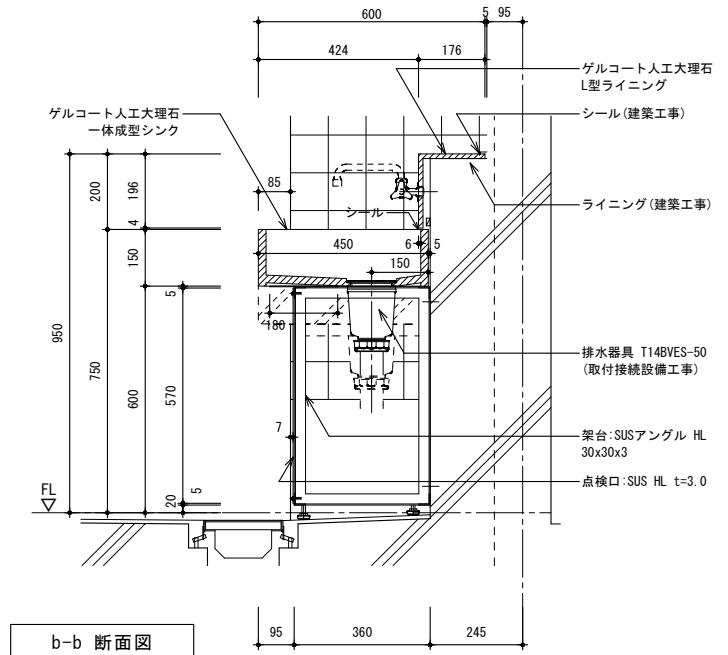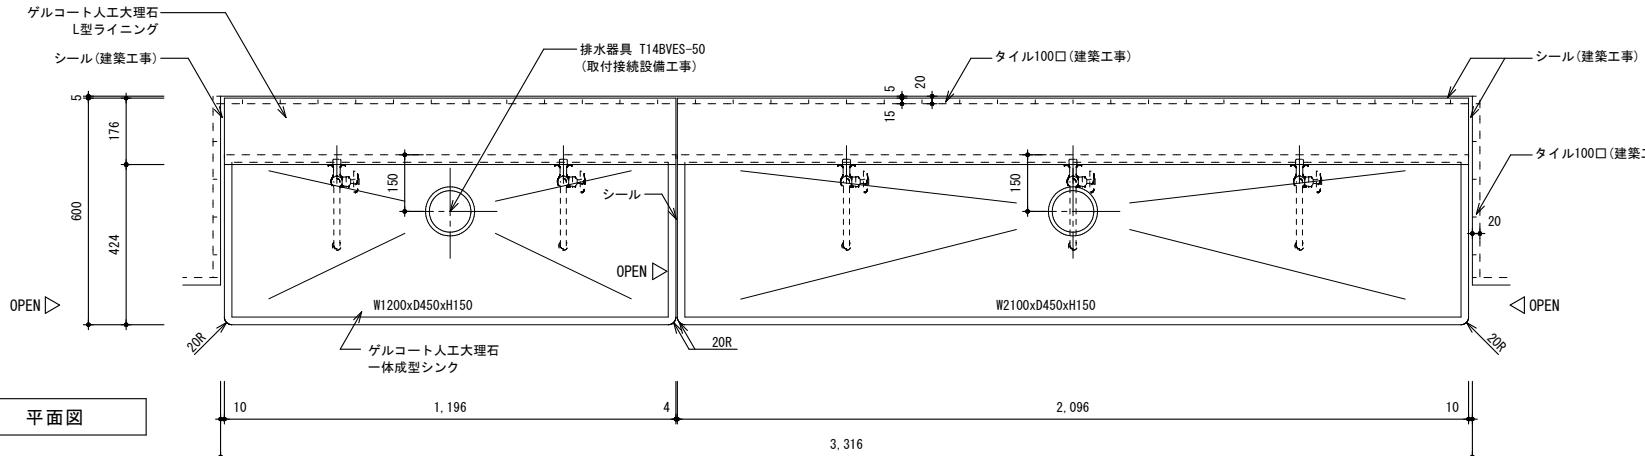







			縮尺	工事名称	図名	図面番号
		春日部市 学校教育部 教育施設課	A1 1:10 A3 1:20	春日部市学校温水プール建設工事	プールサイド流し台詳細図	A-1417

外観図

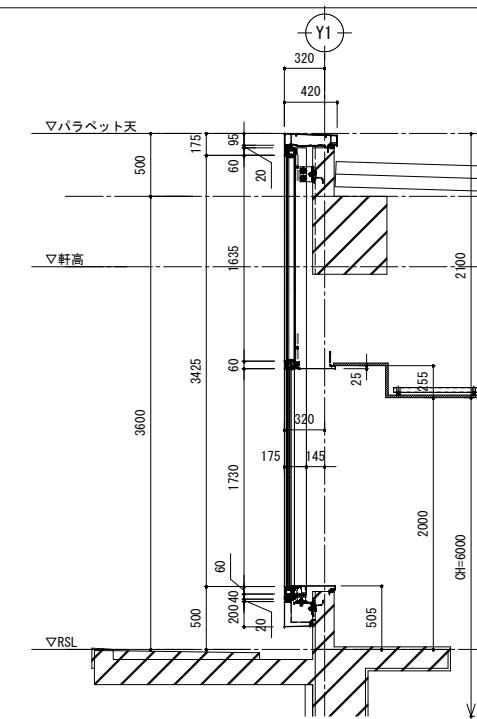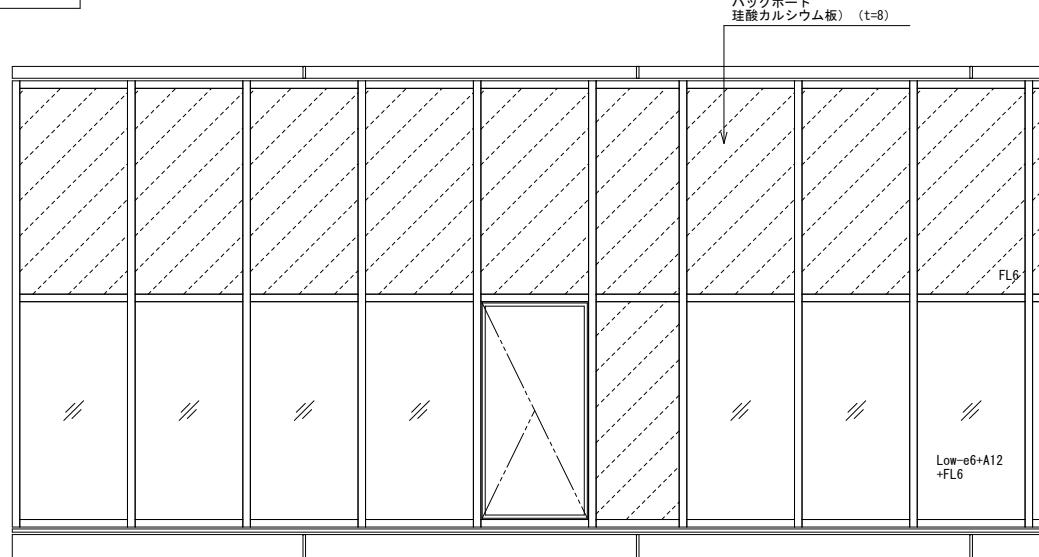


- ・性能値
  - ・耐風圧 S-5 (2400 Pa)
  - ・気密 A-4 (2等級)
  - ・水密 1000 Pa

YKKAP EXIMA91c同等品

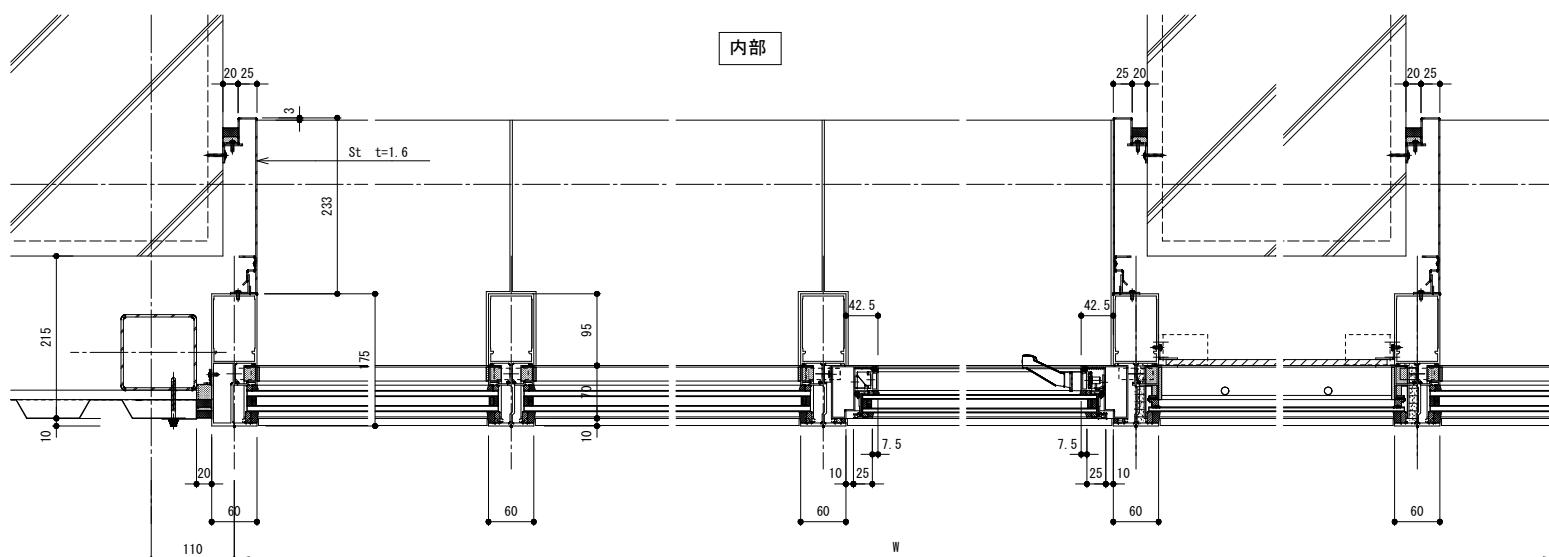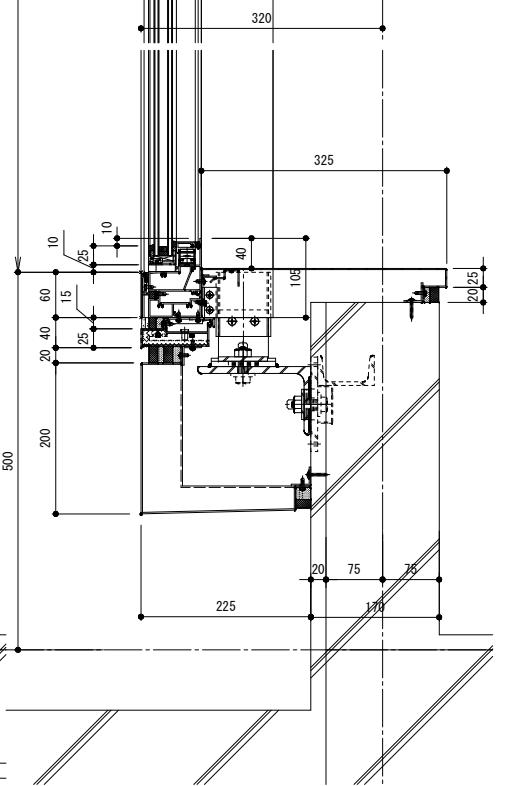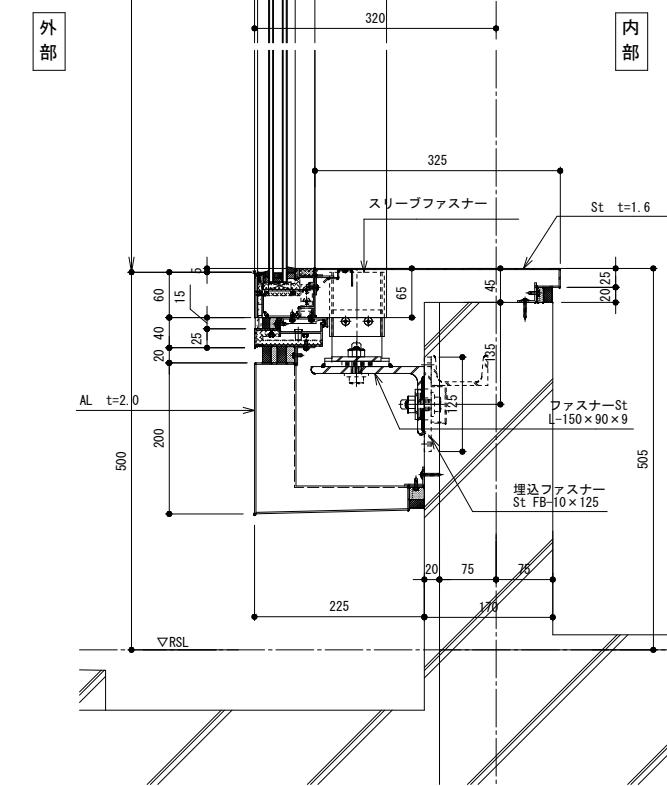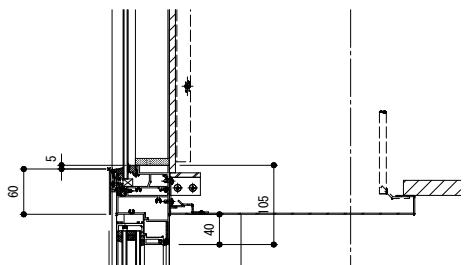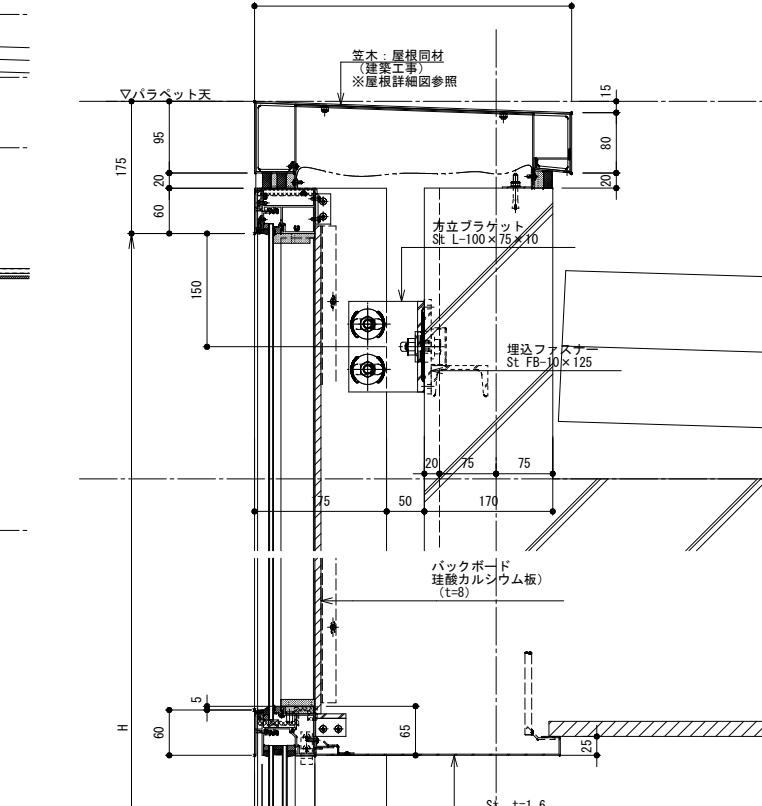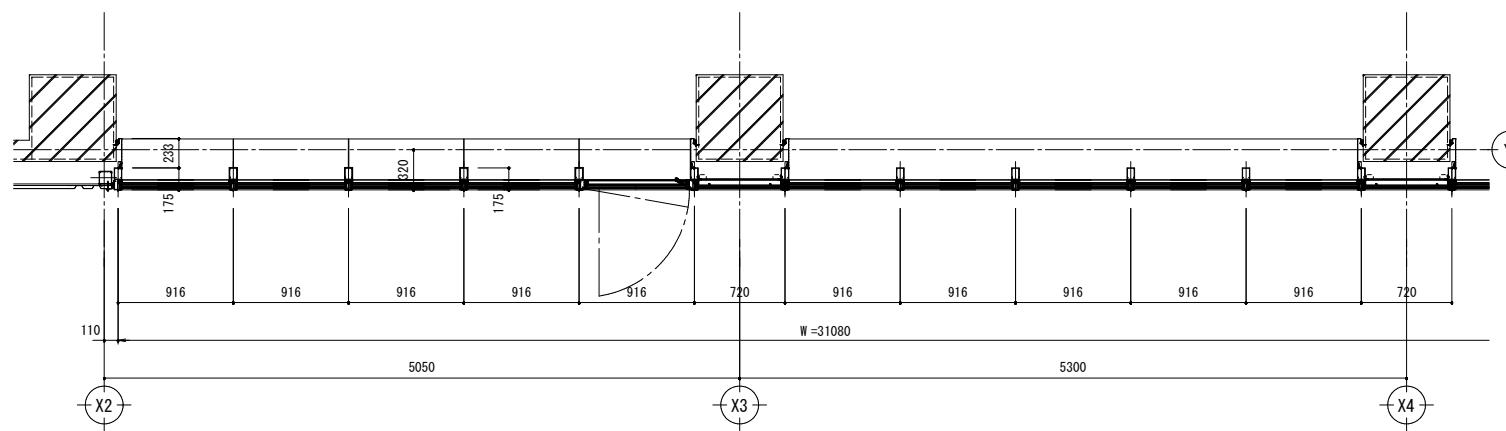


外部

工事名称	図名	図面番号
縮尺	春日部市学校温水プール建設工事	アルミ建具詳細図(1)
A1 1:5/30 A3 1:10/60	春日部市学校温水プール建設工事	アルミ建具詳細図(1)
春日部市 学校教育部 教育施設課		A-1418

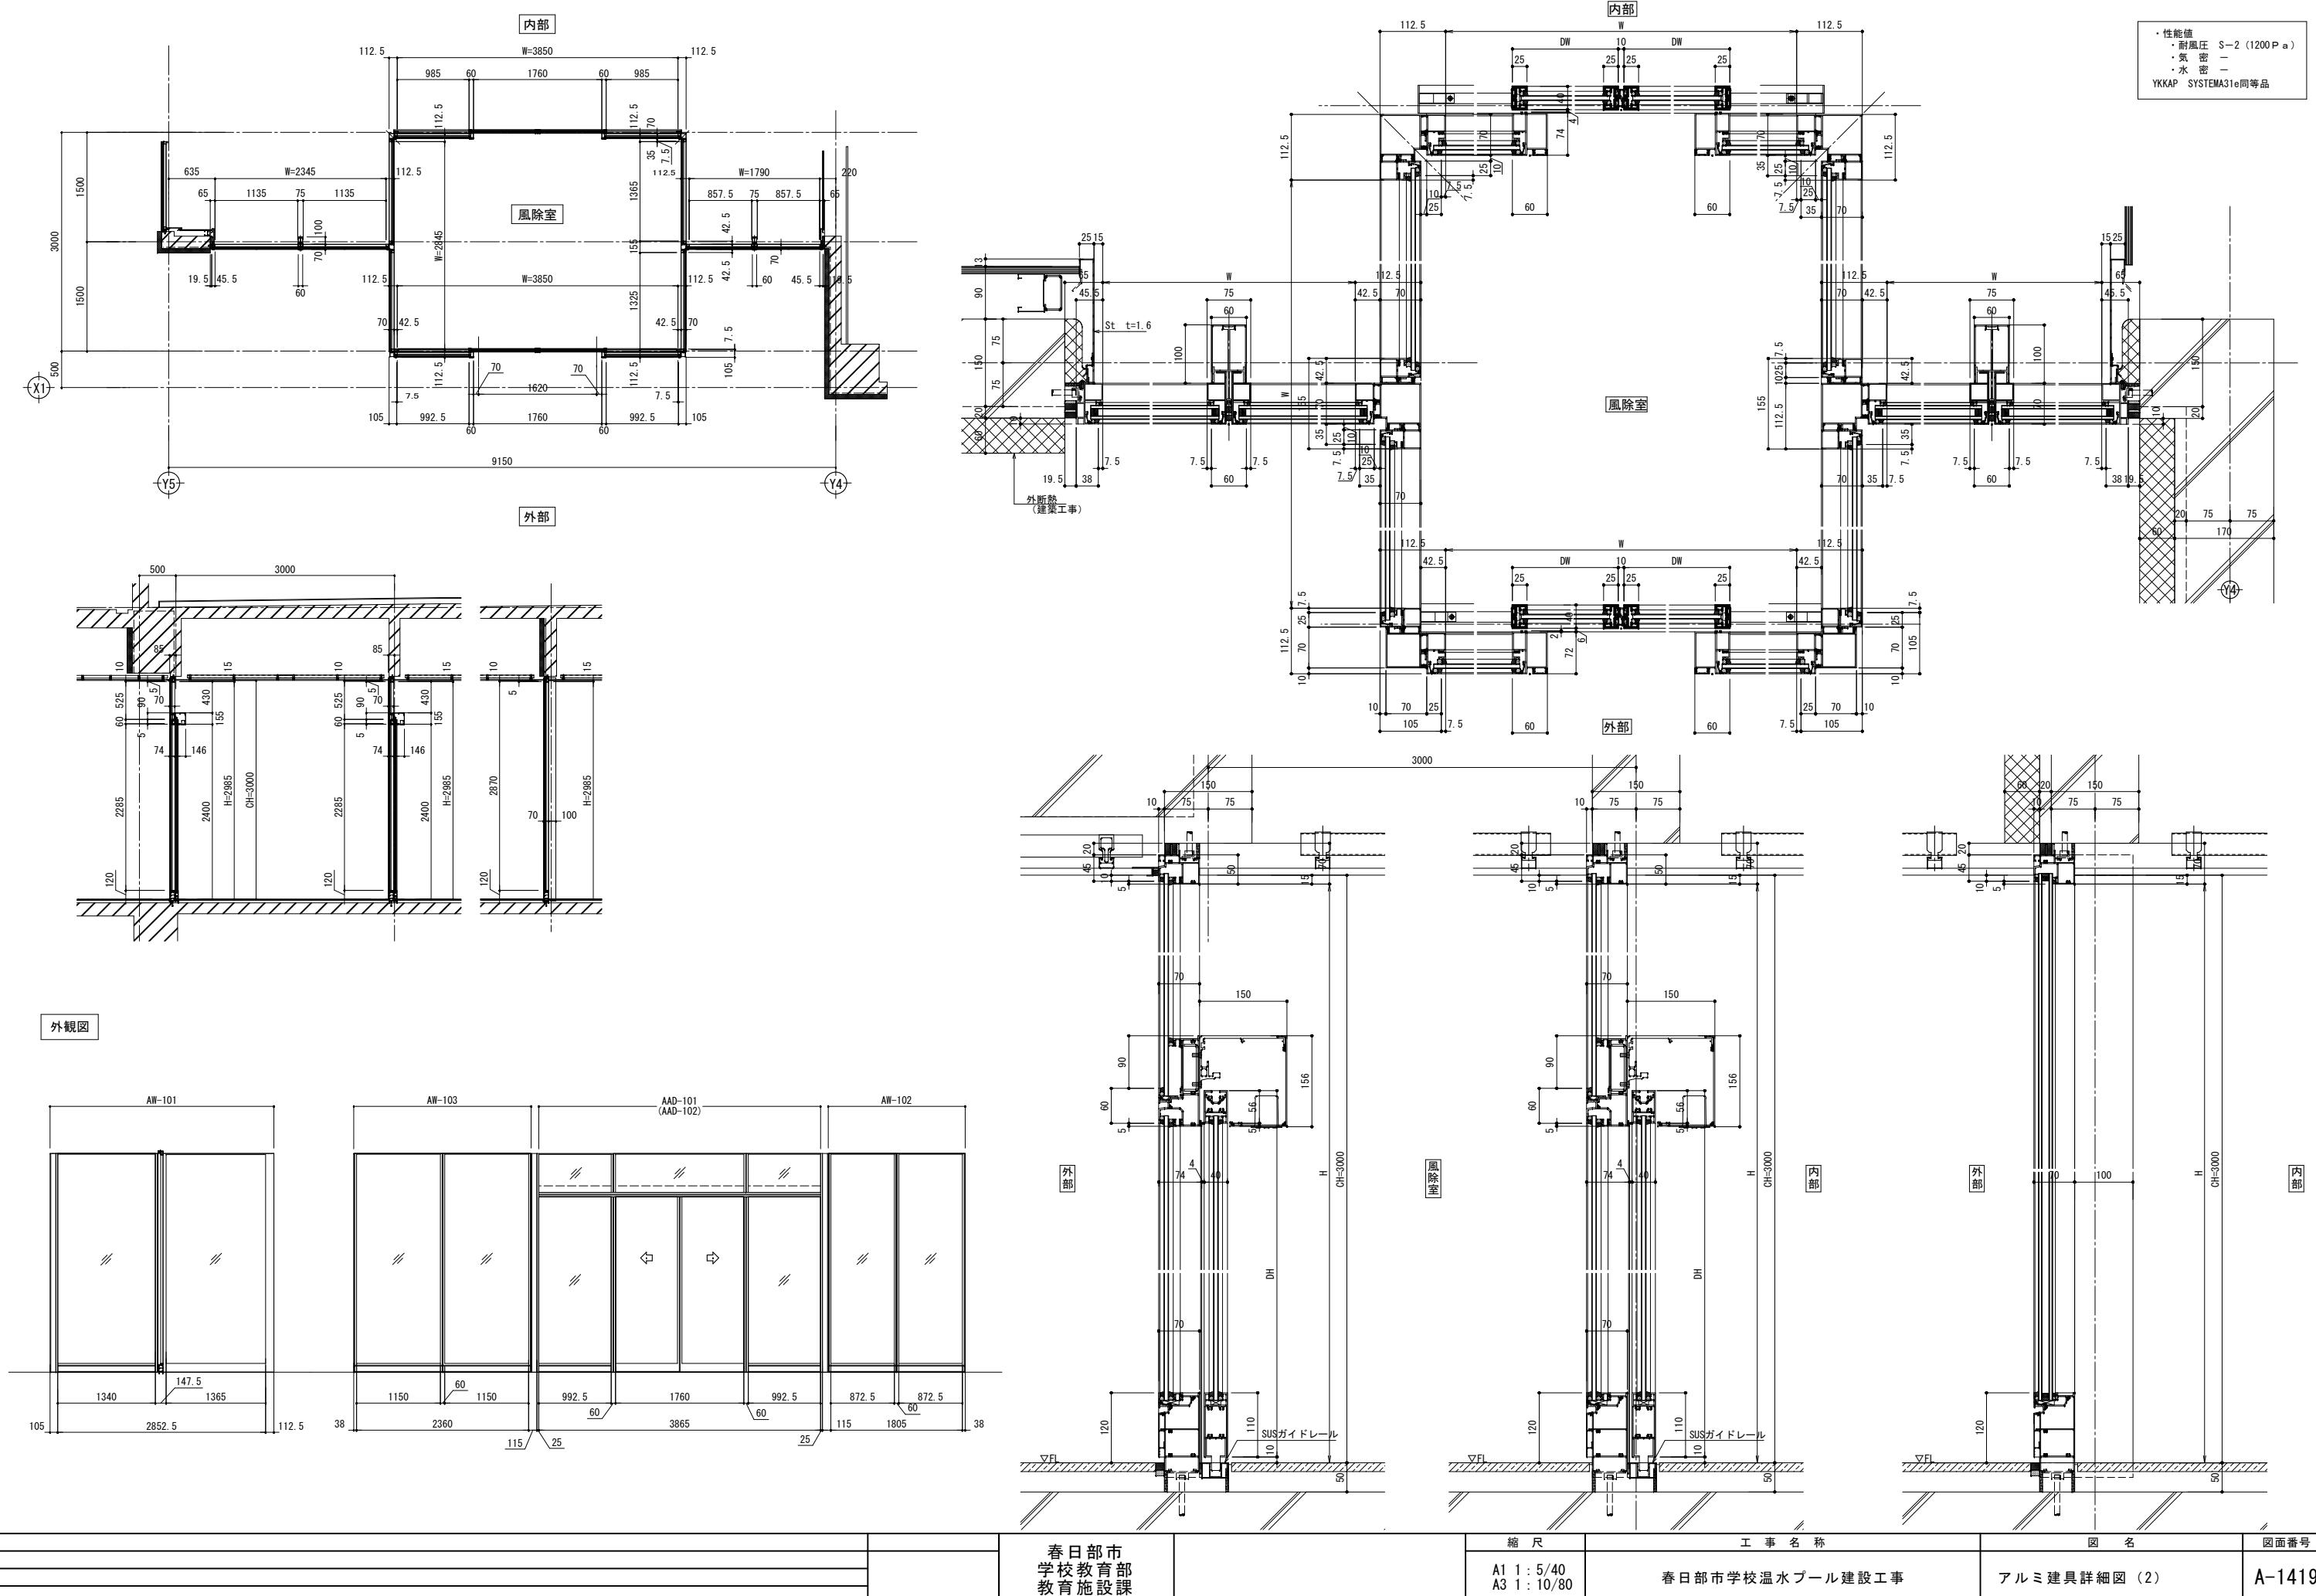


AW-105 縦辺り出し窓・FIX（防火設備）

## 外観図

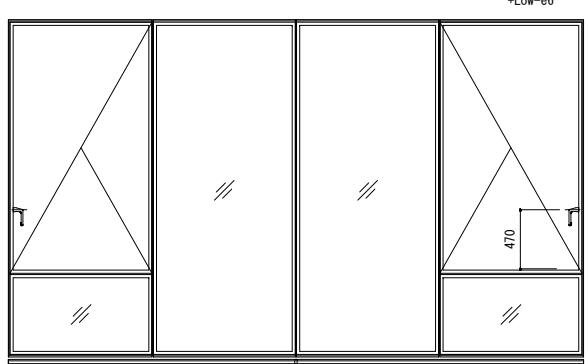

ガラス：網入6.8+A12  
+Low-e6

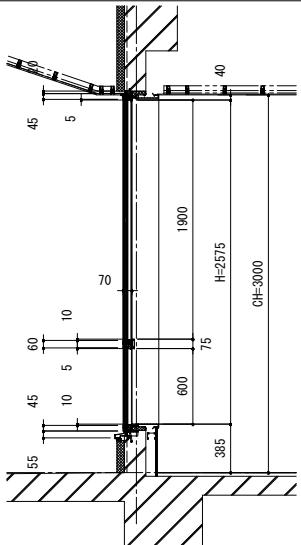


- ・性能値
  - ・耐風圧 S-5 (2400Pa)
  - ・気密 A-4 (2等級)
  - ・水密 500Pa











YKKAP BGS31同等品

30 AW-107 縦辺り出し窓・ガラリ  
: 60


内観図

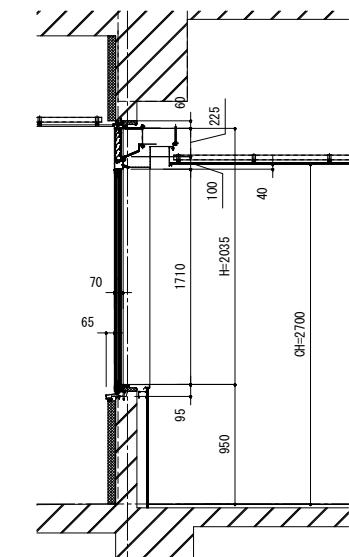

能値  
 ・耐風圧 S-5 (2400Pa)  
 ・気密 A-4 (2等級)  
 ・水密 500Pa  
 CAP EXIMA31同等品

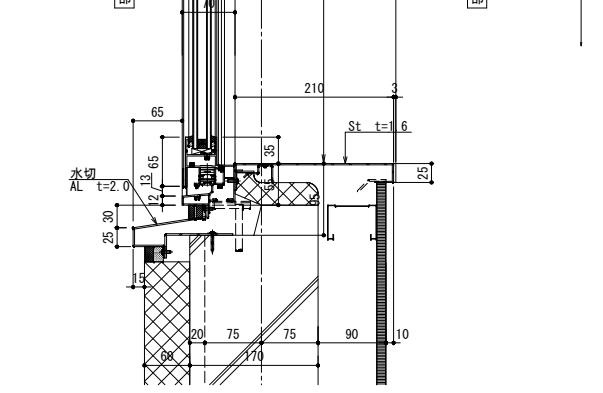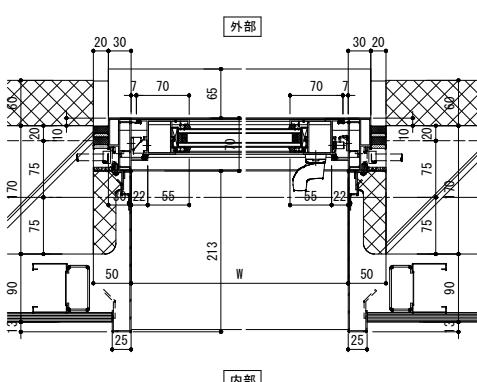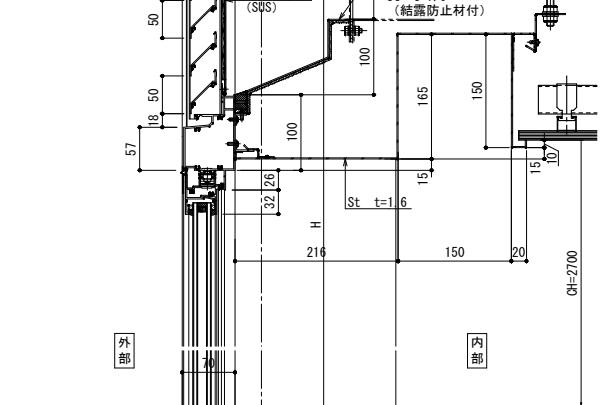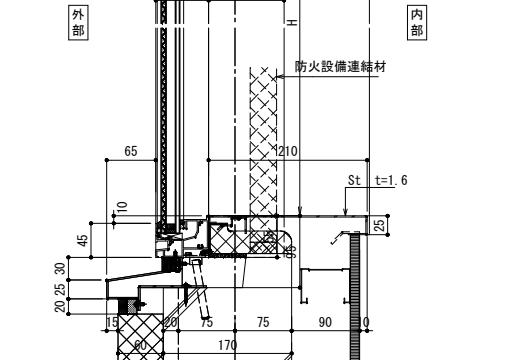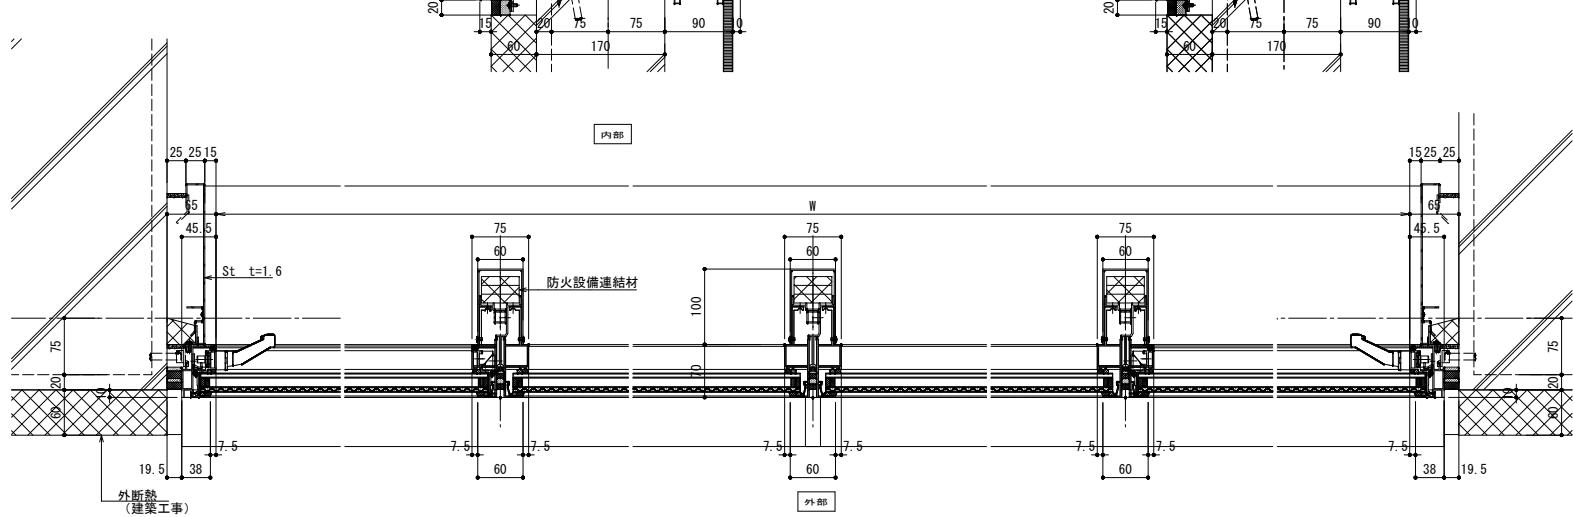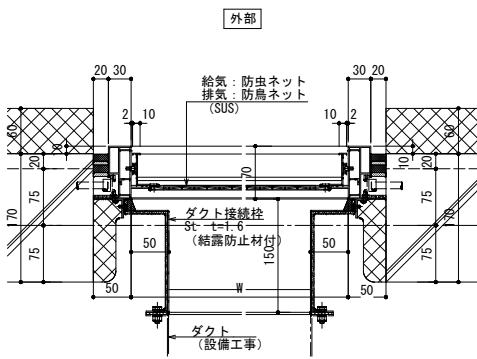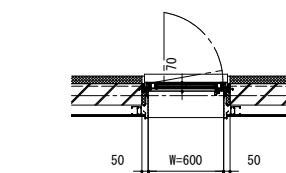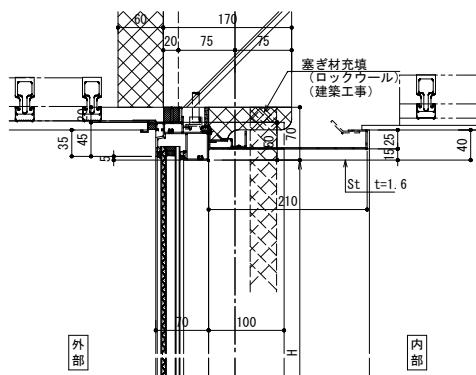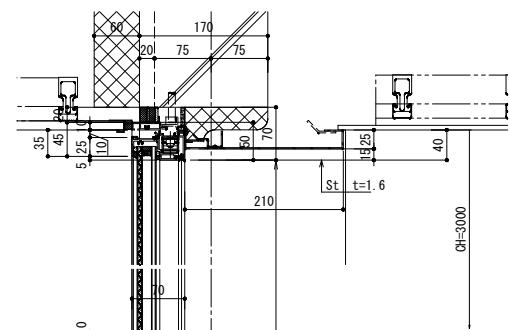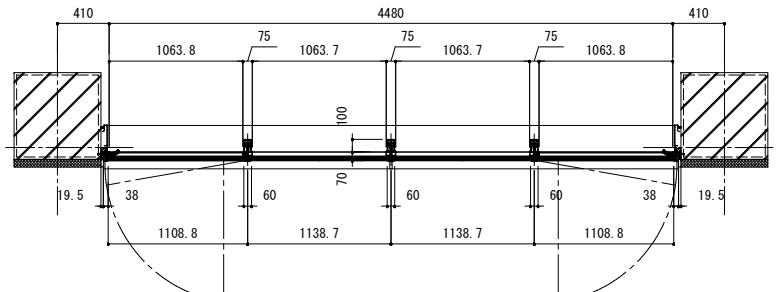

外観図

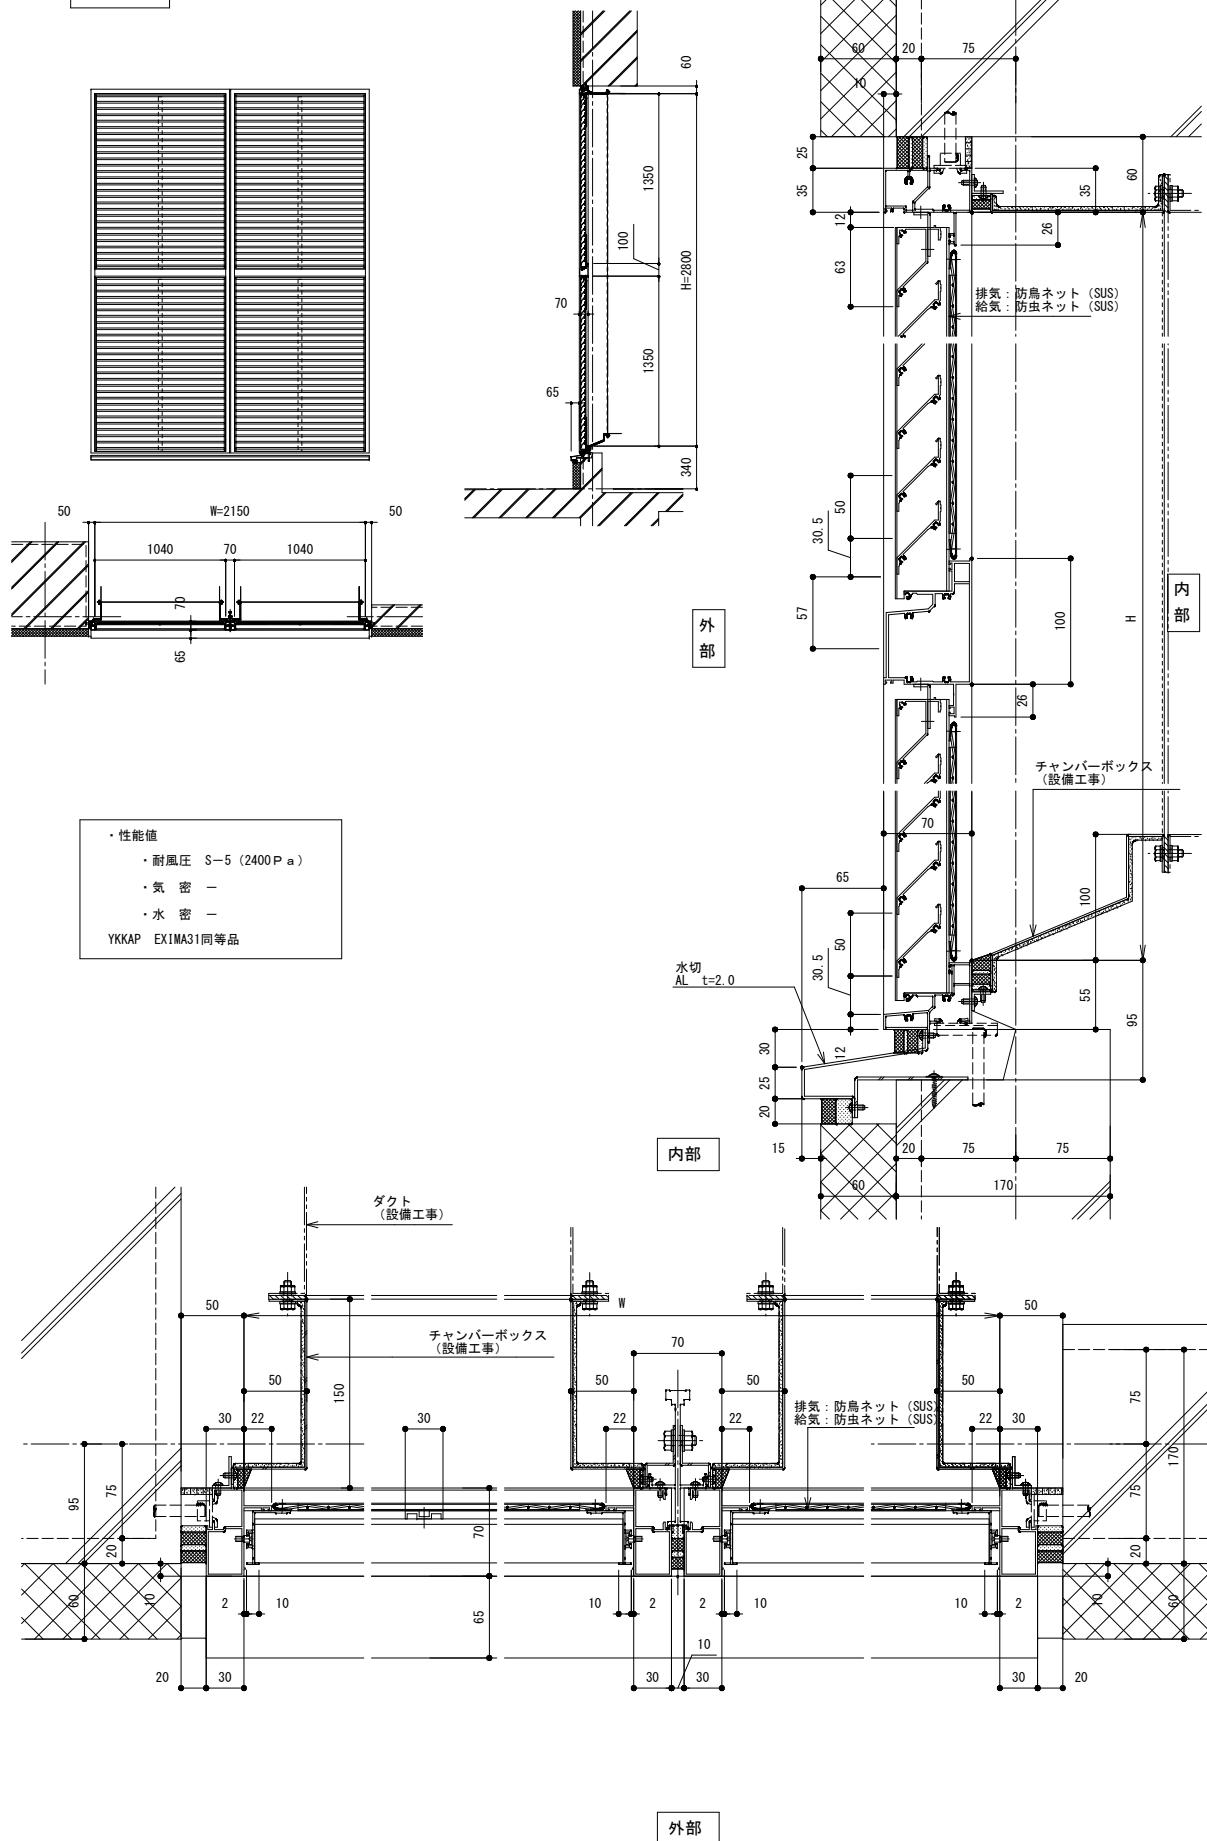

採暖室側カラノ観図

